

Universidad de San Carlos de Guatemala
Ejercicio Profesional Supervisado de Arquitectura -**EPSDA**
Escuela Nacional Central de Agricultura -**ENCA**
Sección de Planificación Institucional

**Informe de avance mensual de trabajo del Ejercicio Profesional Supervisado
-EPS, correspondiente al mes de diciembre del 2019.**

Jose Emmanuelle Chavez Olivares
Convenio No. 06-2019
4 de diciembre del 2019



Universidad de San Carlos de Guatemala
Ejercicio Profesional Supervisado de Arquitectura -**EPSDA**
Escuela Nacional Central de Agricultura -**ENCA**
Sección de Planificación Institucional

Escuela Nacional Central de Agricultura -**ENCA**

Cumpliendo con los preceptos que establece el convenio No. 06-2019, de subvención, suscrito entre la Escuela Nacional Central de Agricultura -ENCA y mi persona, Jose Emmanuelle Chavez Olivares, estudiante del ejercicio profesional supervisado de Arquitectura -EPSDA, presento mi informe de avances mensuales, el cual representa al período del mes de diciembre del 2019.



Ingeniero Danilo Morales
Jefe Sección de Planificación
Institucional



Bc. Jose Emmanuelle Chavez Olivares
Epesista Facultad de Arquitectura
-USAC



Universidad de San Carlos de Guatemala
Ejercicio Profesional Supervisado de Arquitectura -EPSDA
Escuela Nacional Central de Agricultura -ENCA
Sección de Planificación Institucional

Informe de avances mensuales de trabajo de Ejercicio Profesional Supervisado

Período	Mes de diciembre 2019
Responsable	José Emmanuelle Chavez Olivares
Universidad	Universidad de San Carlos de Guatemala -USAC
Facultad	Facultad de Arquitectura -FARUSAC
Tipo de Actividad	Ejercicio Profesional Supervisado -EPS

Descripción de Productos

Planos arquitectónicos de diversos proyectos
Renglones de trabajo elaborados
Especificaciones técnicas
Elaboración de imágenes 3D

Descripción de Actividades

Nueva plaza cívica ubicada en el parqueo administrativo de la -ENCA

Se realizó el proyecto de la Plaza Cívica ubicada en el parqueo administrativo de la Escuela Nacional Central de Agricultura -ENCA por lo que se realizó un recorrido por las áreas en las cuales el proyecto estará ubicado para tener referencia de la ubicación de elementos existentes para la toma de decisiones del Proyecto; el proyecto cuenta con una superficie de más de 1,000m² para el área de plaza cívica, con escenario, diseño de iluminación y área para 18 placas de reconocimientos, rampas de acceso, dos pérgolas ubicadas alrededor de la estatua de la Diosa de la agricultura y puente peatonal.

Se hizo entrega del proyecto con 12 planos constructivos (Ver anexo 1) los cuales contienen plantas de localización, Ubicación, Arquitectura, Cotas, Acabados, Secciones y Elevaciones, Instalaciones eléctricas, Plano de cimentación, Detalles de rampas, Detalles de placas de reconocimientos, Detalles de las dos nuevas pérgolas, Detalle de puente, Renders, Recorrido virtual, Presupuesto, Cronograma de ejecución y Cronograma de Inversión.



Universidad de San Carlos de Guatemala
Ejercicio Profesional Supervisado de Arquitectura -**EPSDA**
Escuela Nacional Central de Agricultura -**ENCA**
Sección de Planificación Institucional

Remodelación de los Servicios Sanitarios de hombres ubicados en el área administrativa de la -ENCA

Se realizó el proyecto de la Remodelación de los servicios sanitarios -S.S. de hombres ubicados en el área administrativa de la Escuela Nacional Central de Agricultura -ENCA por lo que se realizó un recorrido por el área a intervenir en el cual se realizó el levantamiento de datos de esta, tomando medidas relevantes para la ejecución del proyecto.

Se hizo entrega del proyecto con 12 planos constructivos (Ver anexo 2) los cuales contienen plantas de Arquitectura, Plano de Áreas y Cotas, Plano de Acabados, Detalle de puertas, Detalle de ventana y separado de urinarios, Secciones, Instalaciones eléctricas, Instalación hidráulica, Instalación sanitaria, detalles de instalaciones sanitarias/hidráulicas, instalación de cielo falso, Detalles, Renders, Recorrido virtual, Presupuesto, Cronograma de ejecución y Cronograma de Inversión.

Remodelación de las instalaciones del edificio central de Centro de Estudios Nacionales Agrícolas y Forestales -CENAF

Se realizó el proyecto de la Remodelación de las instalaciones del edificio central de Centro de Estudios Nacionales Agrícolas y Forestales -CENAF ubicado en las ninfas, Amatitlán, por lo que se realizaron dos visitas en días no consecutivos, la primera con finalidad de ver los requerimientos que solicitaba el personal administrativo y para ubicar necesidades de los mismos, la segunda visita se hizo con finalidad de recabar los datos relevantes para la ejecución del proyecto, realizando el levantamiento de medidas del edificio para la ejecución del proyecto.

Se hizo entrega del proyecto con 11 planos constructivos (Ver anexo 3) los cuales contienen Plano de localización, Plano de Ubicación, plantas de Arquitectura actual y modificada, Plano de Cotas, Plano de Acabados, Planilla de puertas, Planilla de ventanas, Colocación de Cenefas, Plano de servicio sanitario -S.S. oficinas, Detalles de gradas y muros, Plano de Fosa séptica + Pozo de absorción, Presupuesto, Cronograma de ejecución y Cronograma de Inversión.



Universidad de San Carlos de Guatemala
Ejercicio Profesional Supervisado de Arquitectura -**EPSDA**
Escuela Nacional Central de Agricultura -**ENCA**
Sección de Planificación Institucional

Remodelación del Salón del consejo directivo ubicado en el área administrativa de la - ENCA

Se realizó el proyecto de la Remodelación del Salón del consejo directivo ubicado en el área administrativa de la Escuela Nacional Central de Agricultura -ENCA por lo que se realizó un recorrido por el área a intervenir en el cual se realizó el levantamiento de datos de esta, tomando medidas relevantes para la ejecución del proyecto; el proyecto cuenta con una superficie de 126.46m² contando con los siguientes ambientes: Salón de consejo, Recepción, Servicio sanitario mixto, Servicio Sanitario de Hombres, Servicio Sanitario de Mujeres, Cocineta y Bodega.

Se hizo entrega del proyecto con 15 planos constructivos (Ver anexo 4) los cuales contienen plantas de Ubicación, Arquitectura, Secciones, Cotas, Acabados, Planilla de puertas y ventanas, Plano de cielo falso, Instalaciones eléctricas luz, Instalaciones eléctricas Fuerza, Instalaciones hidráulicas, Instalaciones Sanitarias, Instalaciones especiales y Detalles constructivos.

Modelado del edificio de las nuevas Residencias Estudiantiles de hombres y mujeres.

Se realizó el proyecto de Modelado del edificio de las nuevas residencias estudiantiles de hombres y mujeres ubicadas en la Escuela Nacional Central de Agricultura -ENCA.

Se hizo entrega del proyecto con 4 planos constructivos (Ver anexo 5) los cuales contienen secciones, elevaciones, detalles de rampa y escaleras y tablas de cuantificación de puertas y ventanas



Universidad de San Carlos de Guatemala
Ejercicio Profesional Supervisado de Arquitectura -**EPSDA**
Escuela Nacional Central de Agricultura -**ENCA**
Sección de Planificación Institucional

Remodelación de las casetas de comida reubicándolas en el área de gimnasio de la -ENCA.

Se realizó el proyecto de la Remodelación de las casetas de comida reubicándolas en el área de gimnasio de la -ENCA por lo que se realizó un recorrido por el área a intervenir en el cual se realizó el levantamiento de datos de esta, tomando medidas relevantes para la ejecución del proyecto; el proyecto cuenta con una superficie de 409.69m² contando con los siguientes ambientes: 3 Tiendas, Servicios Sanitarios de hombres y mujeres para uso de los alumnos, Área de lavamanos, Servicios Sanitarios para uso del personal de las tiendas, Área de pila, Caminamientos y Áreas exteriores.

Se hizo entrega del proyecto con 23 planos constructivos (Ver anexo 6) los cuales contienen plantas de Arquitectura, Amoblada, Secciones y Elevaciones, Plano de demolición, Plano de remodelación, Planta acotada, Plano de acabados, Plano de puertas y ventanas, Planilla de puertas y ventanas, Instalaciones Hidráulicas, Instalaciones Sanitarias, Instalaciones eléctricas – Fuerza, Instalaciones eléctricas-Luz interiores y exteriores, Emplantillado, detalles constructivos, Detalles de mesas, Jardinización y ubicación de tala de árboles.

Remodelación de los Servicios Sanitarios de hombres ubicados en el área administrativa de la -ENCA.

Se realizó el proyecto de la Remodelación de los servicios sanitarios -S.S. de hombres y mujeres ubicados en el área administrativa de la Escuela Nacional Central de Agricultura -ENCA.

Se hizo entrega de la fase de arquitectura del proyecto 14 planos constructivos (Ver anexo 7) los cuales contienen plantas de arquitectura, amoblados, acotados, secciones y elevaciones, plano de demolición, plano de remodelación, plano de acabados, plano de puertas y ventanas, planilla de puertas y ventanas, plano de instalaciones eléctricas luz, plano de instalaciones eléctricas fuerza, plano de cielos falsos y vistas 3D



Universidad de San Carlos de Guatemala
Ejercicio Profesional Supervisado de Arquitectura -**EPSDA**
Escuela Nacional Central de Agricultura -**ENCA**
Sección de Planificación Institucional

Pasarela, -ENCA

Se realizaron detalles constructivos de las uniones de las vigas de acero tipo W20x60 para el apoyo al proyecto de "Pasarela".

Se entregaron 4 planos (ver anexo 8) en los cuales contienen los detalles constructivos de las uniones de vigas, detalle de remaches en vigas, distribución de uniones y cuñas para la colocación de pendientes en la rampa.

Edificio de la administración educativa de la -ENCA.

Se realizó el proyecto del edificio de la administración educativa; el proyecto cuenta con una superficie de 1,738m² contando con los siguientes ambientes: Área de trabajo, 3 oficinas, 3 salas de espera, 3 archivos, 16 cubículos y dos baterías de baños con bodega, módulo de gradas y ducto de elevadores.

En el segundo nivel se ubican 28 cubículos, áreas de estas, dos baterías de baño con bodega de servicio gradas de emergencia, módulo de gradas y ducto de elevadores.

En el tercer nivel se ubican 20 cubículos, áreas de estas, dos baterías de baño con bodega de servicio, gradas de emergencia, módulo de gradas y ducto de elevadores.

A nivel de conjunto cuenta con un auditorio para 64 personas más expositores, áreas verdes, plaza principal, 34 plazas de parqueo, 9 plazas de parqueo para motos y garita de control.

Se realizaron las fases de Arquitectura, Urbanismo, estructuras, instalaciones hidráulicas, sanitarias, eléctricas luz y eléctricas fuerza con un total de 54 planos (ver anexo 9).



Universidad de San Carlos de Guatemala
Ejercicio Profesional Supervisado de Arquitectura -**EPSDA**
Escuela Nacional Central de Agricultura -**ENCA**
Sección de Planificación Institucional

Remodelación de la biblioteca central ubicada en la -ENCA.

Se realizó la remodelación de la biblioteca central ubicada en la ENCA en la cual se propuso una reubicación de las oficinas y el control de ingreso y egreso de los libros, se propuso un cerramiento de tabique mas vidrio laminado para llegar a una altura de 1.5 0m tabique más 0.50m de vidrio laminado, se agrego un área de lectura silenciosa la cual esta compuesta por 14 escritorios individuales y se encuentra completamente cerrada separada de las demás áreas por tabicaciones y ventanería.

Se hizo entrega de toda la planificación, entregando 18 planos (ver anexo 10) de los cuales entre estos se encuentran planta de arquitectura actual, plano de demolición, planta de arquitectura, planta amueblada, planta acotada, secciones, planta de tabiques y particiones, detalles de tabiques y particiones, planta de acabados, planta de zócalos, planta de cielos falsos, detalles de cielo falso, planta de ventanería y puertas, planilla de ventanas y puertas, planta de instalaciones eléctricas luz, planta de instalaciones sanitarias, planta de instalaciones hidráulicas y detalles de instalaciones sanitarias/hidráulicas.



Universidad de San Carlos de Guatemala
Ejercicio Profesional Supervisado de Arquitectura -**EPSDA**
Escuela Nacional Central de Agricultura -**ENCA**
Sección de Planificación Institucional

Diseño monumento a los Agrónomos de ayer, de hoy y de siempre, -ENCA-

Se realizó el diseño para el monumento a los Agrónomos de ayer, de hoy y de siempre para la asociación de peritos agrónomos forestales. Se realizó un diseño de un monumento el cual fuese una colina con estructura de concreto recubierta por un geotextil el cual permitiese la colocación de vegetación extensiva como las gramíneas, en la parte superior sale una pirámide de tres escalones representando a las pirámides mayas y en la parte superior tiene una abertura que permite el ingreso de luz a una mazorca de maíz de jade, en cada lado se encuentra una puerta que permite el ingreso de luz dependiendo de la estación al interior de la pirámide, marcando las épocas del cultivo del maíz.

El monumento se encuentra sobre una plaza de 2,400m² la cual contiene patrones simbólicos de la forma del maíz y en donde se encuentran áreas de estar como pérgolas y bancas.

Se hizo entrega del anteproyecto (ver anexo 11) con planos de planta conjunto, planta de arquitectura, planta acotada, planta de referencias, planta de acabados, secciones y elevaciones y detalles de pérgola.



Vo.Bo. Ing Daniel Morales
Jefe de Sección de Planificación
Institucional



Jose Emmanuelle Chavez O
Ejercicio Profesional de Arquitectura
2019.1. EPSDA



Universidad de San Carlos de Guatemala
Ejercicio Profesional Supervisado de Arquitectura -**EPSDA**
Escuela Nacional Central de Agricultura -**ENCA**
Sección de Planificación Institucional

ANEXO 1

**Nueva plaza cívica ubicada en el
parqueo administrativo de la -ENCA**





Proyecto:
Nombre de proyecto

Dirección:
Escuela Nacional
Central de Agricultura
-ENCA- Finca Barcaran,
Villa Nueva, Guatemala.

Contiene:
Localización

Episodio:
Jose Emmanuelle
Chavez Olivares


02/13/19

Diseño:

Dibujó:

Revisó:

TIMBRE
1 12

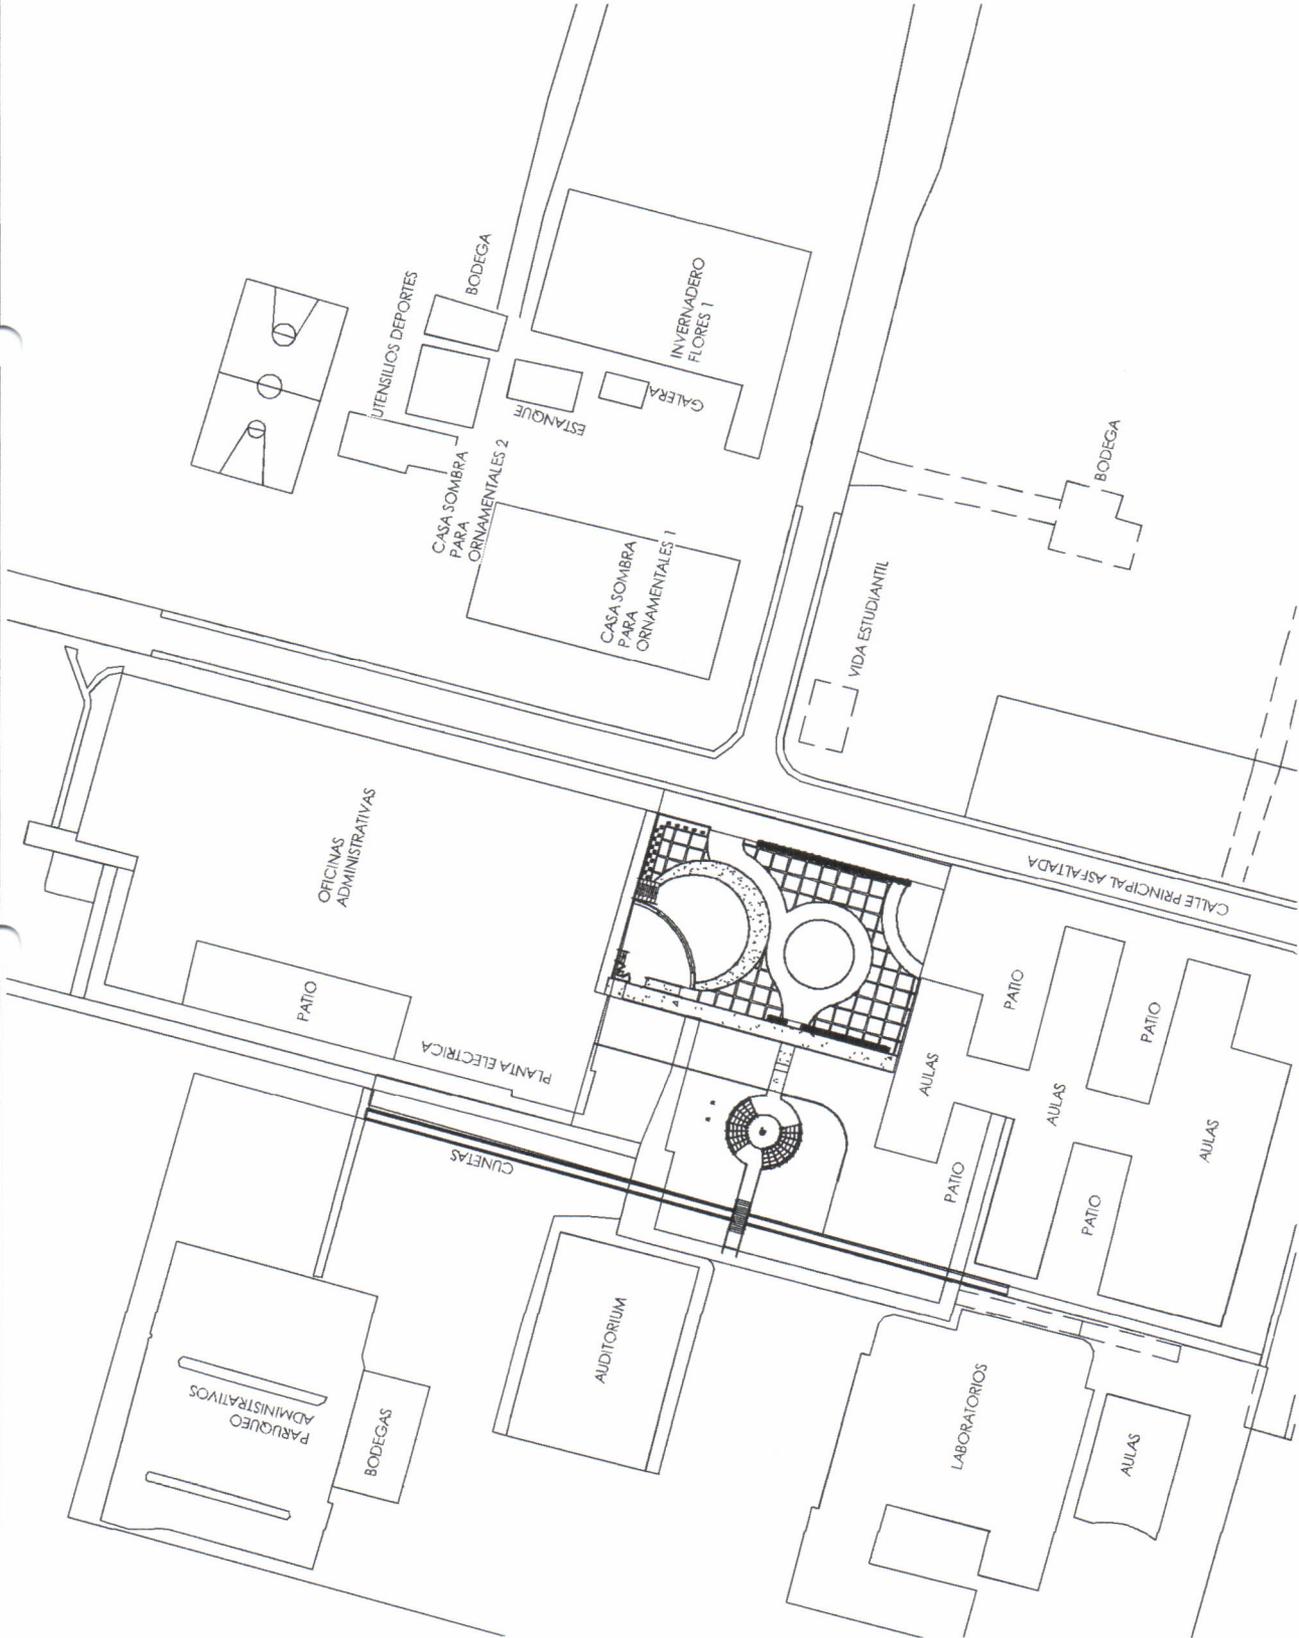

Plano de Localización

1 : 750



Proyecto:
Nombre de proyecto


Dirección:
Escuela Nacional
Central de Agricultura
-ENCA- Finca Barcaran,
Villa Nueva, Guatemala.

Contiene:
Ubicación

Episito:
Jose Emmanuelle
Chavez Olivares
02/18/19

Diseño:
Dibujo:
Revisa:

TMBR
2 12

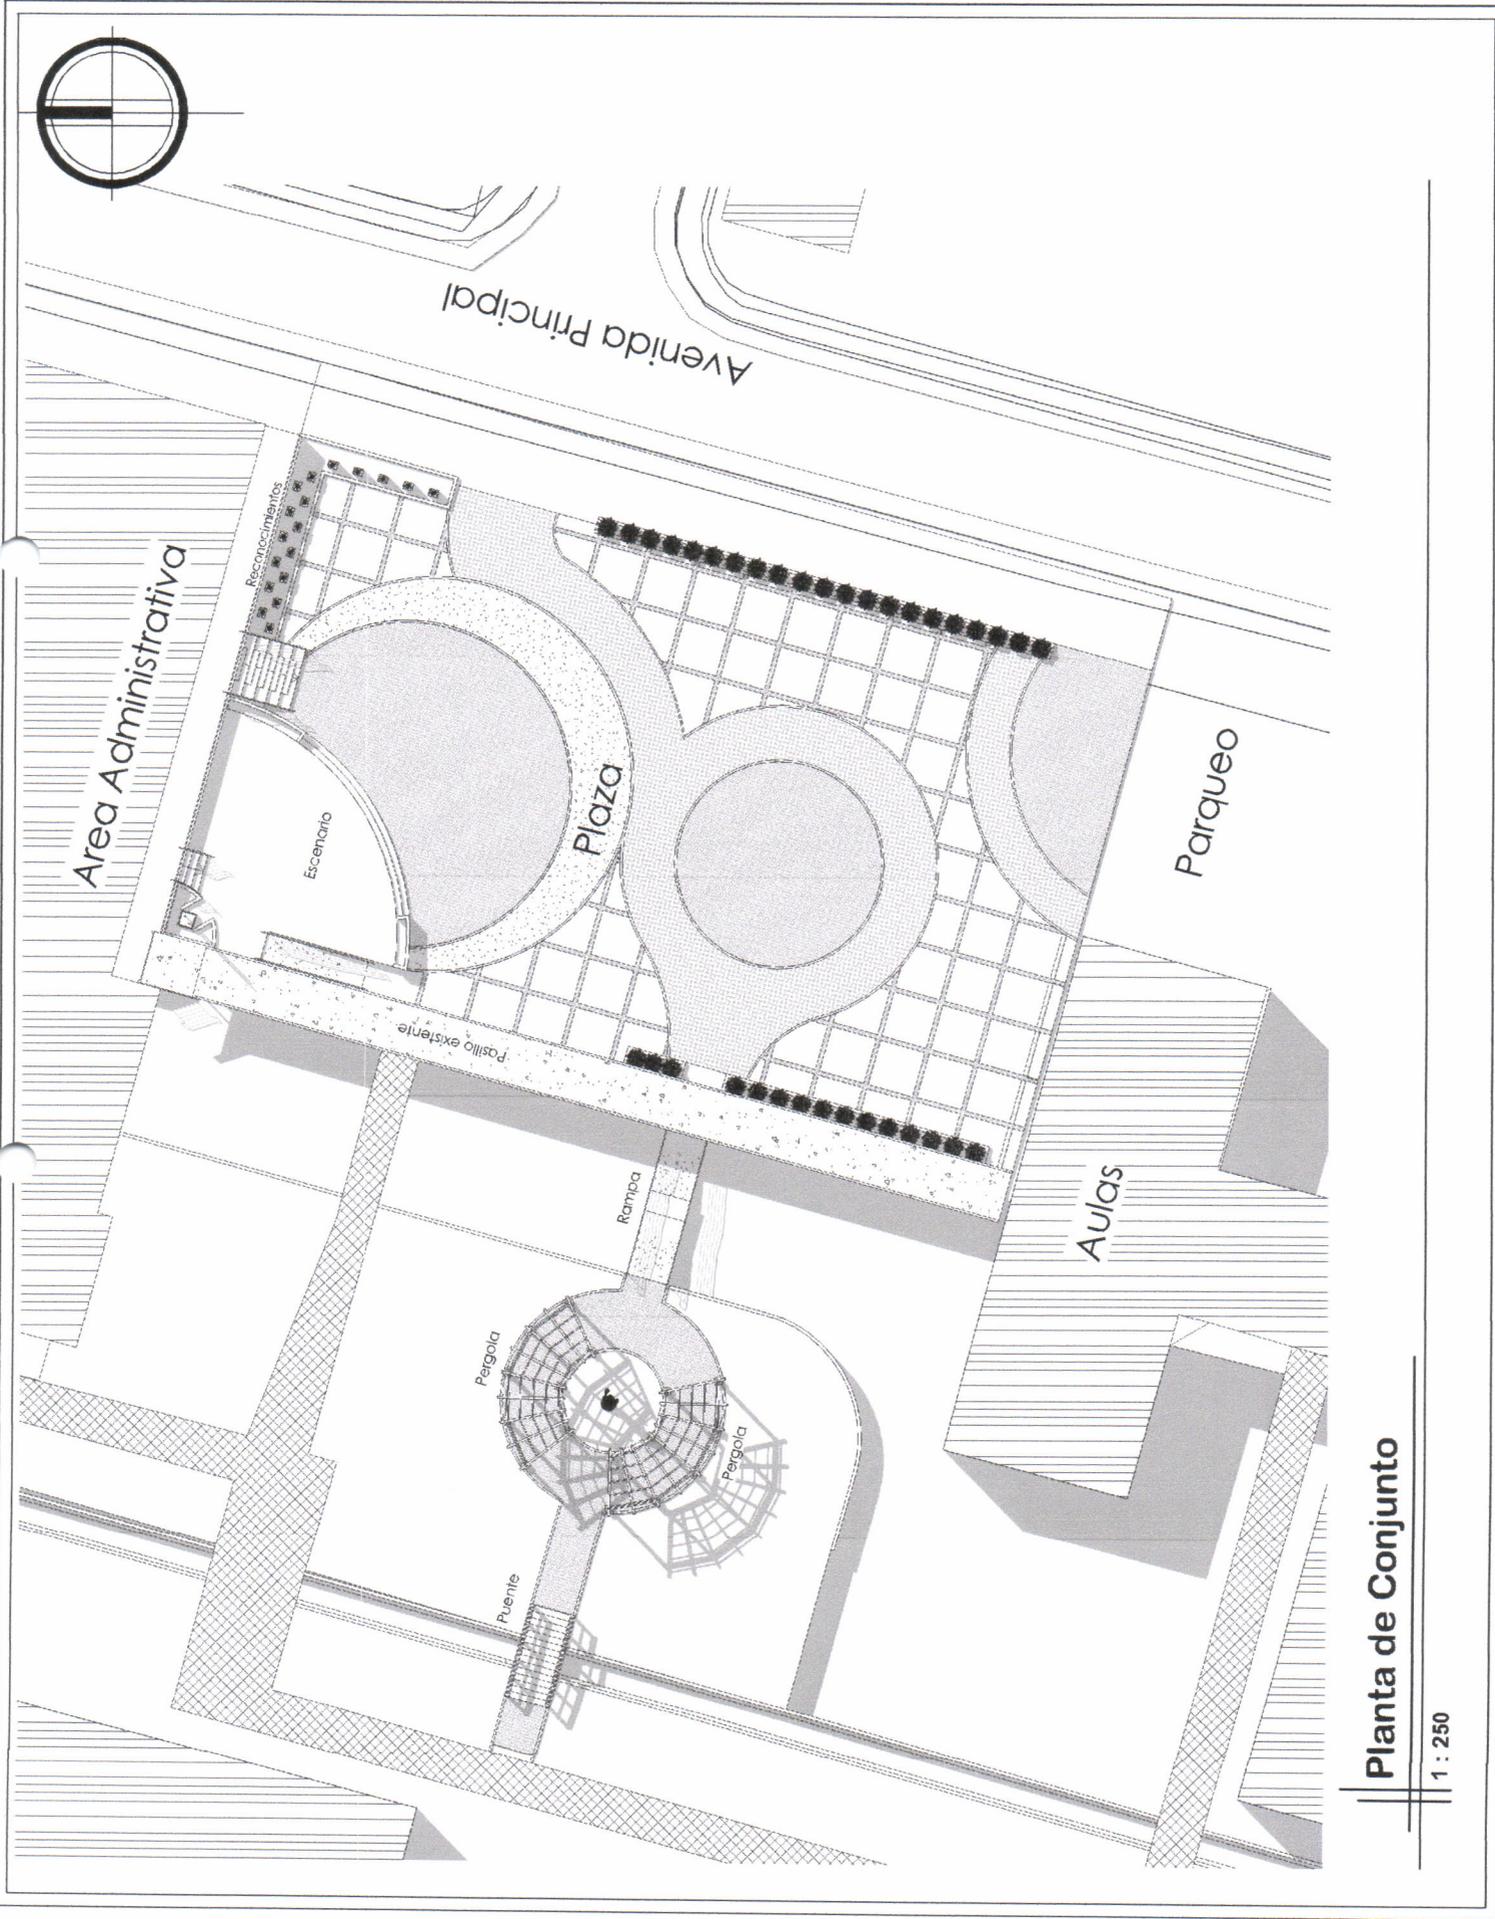

Planta de Conjunto

1 : 250



Proyecto:
Nombre de proyecto

Dirección:
Escuela Nacional
Central de Agricultura
-ENCA- Finca Barcaradas,
Villa Nueva, Guatemala.

Contiene:
Arquitectura

Episodio:
Luis Emmanuelle
Chavez Olivares

02/15/19

Diseño:

Dibujo:

Revisó:



TMBRE
3

12



METRAJE CUADRADO

Area	Medida
Area de plaza	875 m ²
Area escenario	100 m ²
Area Gradas y Rampa	17 m ²
Area jardinerias	40 m ²
Grand total: 4	1052 m ²

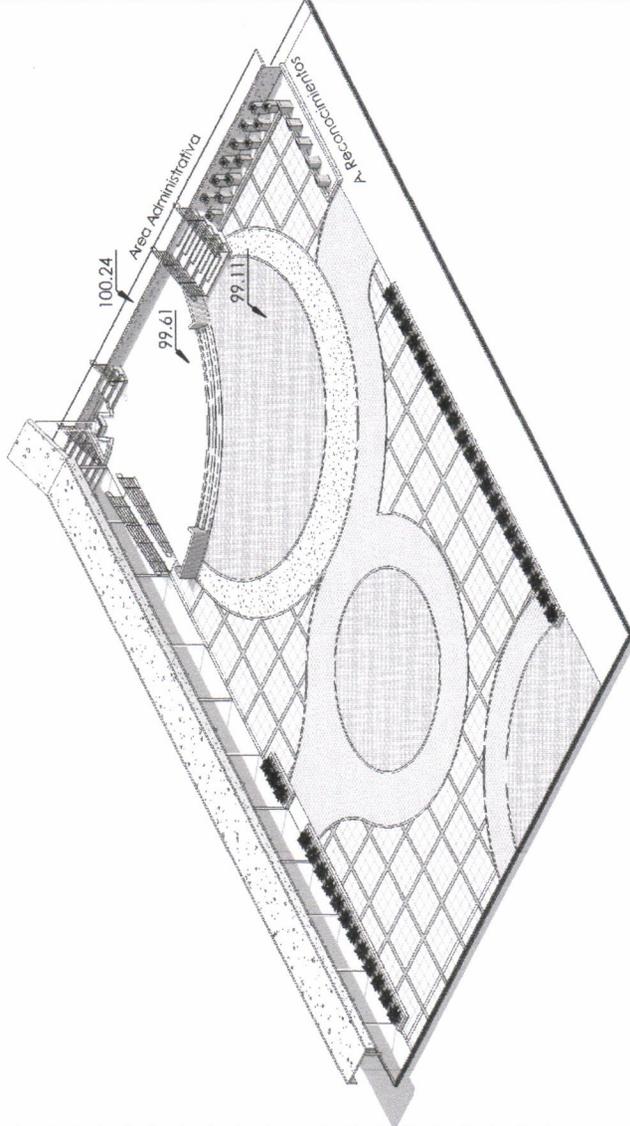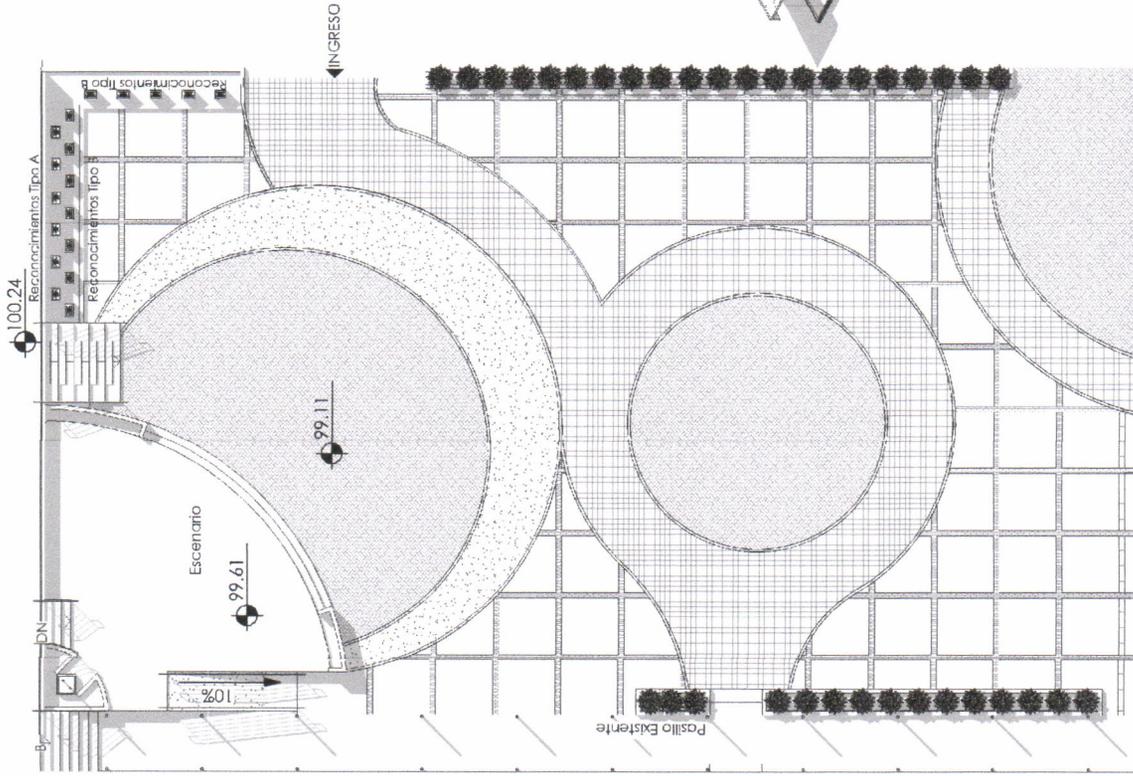

Plaza Civica 3D

Plaza Civica

1 : 200



Proyecto:
Nombre de proyecto

Dirección:
Escuela Nacional
Central de Agricultura
ENCA- Finca Barcanas,
Vila Nueva, Guantánamo.

Contiene:
Acabados

Episito:
Lose Emmonuelle
Chavez Olivares

Diseño:
Dibujos:
Reviso:


5
TMBRE

12




M2 POR ACABADO		
Simbología	Tipo de acabado	Area
AD	Adoquín 0.20x0.10x0.10	1376 m ²
AI	Adoquín 0.20x0.10x0.10 + 0.20x0.20x0.10	533 m ²
BD	Bordillo Prefabricado de 0.30x0.30x0.12	53 m ²
GC	Gradas de concreto pulido para escenario 6 m ²	26 m ²
LS	Losetas de Concreto pulido de 2.19x2.19x0.10	272 m ²
PN	Tablones de pino tratado	11 m ²
CS	Top de concreto para escenario	174 m ²
CP	Torta de concreto para Plaza cívica	73 m ²
Grand total: 21		2526 m ²

ACABADO DE MURO	
P:	ACABADO DE PISO
AD	Adoquín Rectangular 0.10x0.20 varios colores mancha
AI	Adoquín Cuadrado 0.20x0.20 y 0.10x0.20 mancha
BD	Bordillo prefabricado color gris de 0.30x0.12x0.10
GC	Gradas de concreto pulido
LS	Loseta de concreto de 2.19x2.19
PN	Tablones de pino tratado
CS	Top de concreto para escenario
CP	Torta de concreto para plaza cívica
R+F	Repello+Fachola tipo Rustica
R+PT	Repello+Pintura color verde

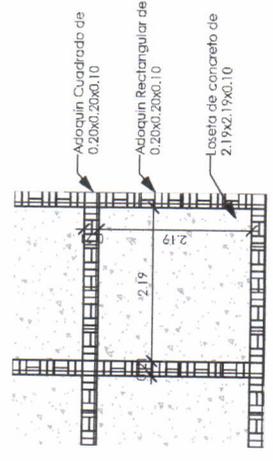

Detalle losetas

1 : 75

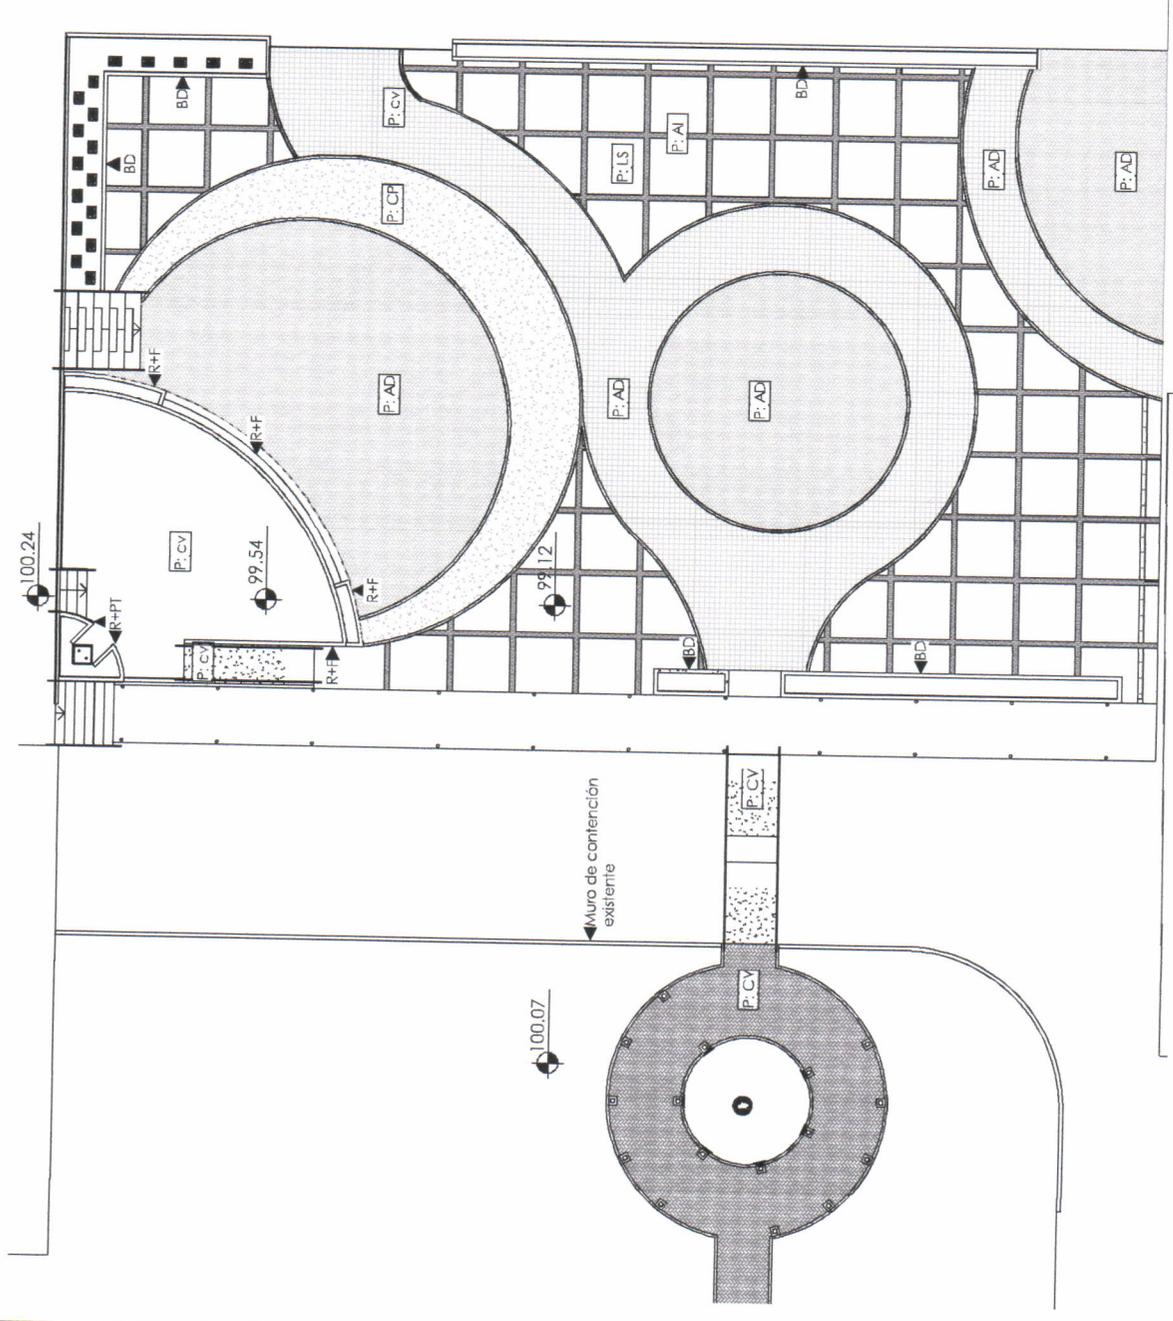

Planta de acabados

1 : 200



Proyecto:
Nombre de proyecto

Dirección:

Escuela Nacional
Central de Agricultura
ENCA- Finca Barcarrán,
Vila Nueva, Guatemala.

Contiene:
Secciones +
Elevaciones

Episodio:
Jose Emmanuelle
Chavez Olivares

02/17/19

Diseño:


Dibujo:

Revisó:

TIMBRE


6

12

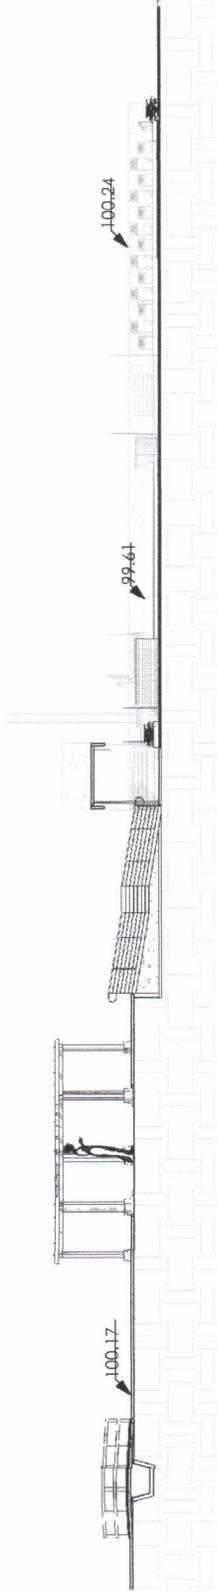


Seccion Longitudinal

1 : 200

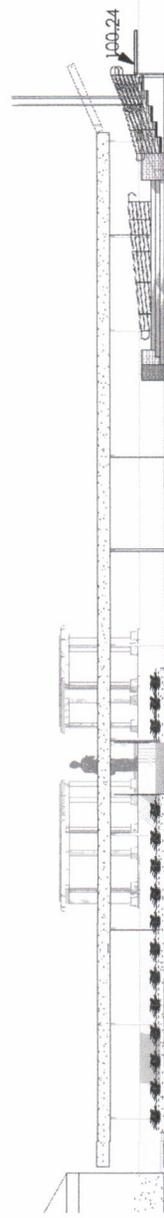

Seccion Transversal

1 : 200

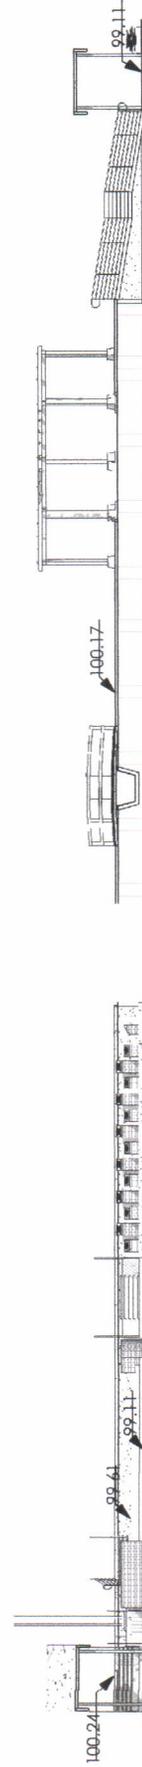

Elevacion Escenario

1 : 200

Seccion rampa+pergola+punte


1 : 200

Universidad de San Carlos de Guatemala
Ejercicio Profesional Supervisado de Arquitectura -**EPSDA**
Escuela Nacional Central de Agricultura -**ENCA**
Sección de Planificación Institucional

ANEXO 2

Remodelación de los Servicios Sanitarios de hombres ubicados en el área administrativa de la -ENCA



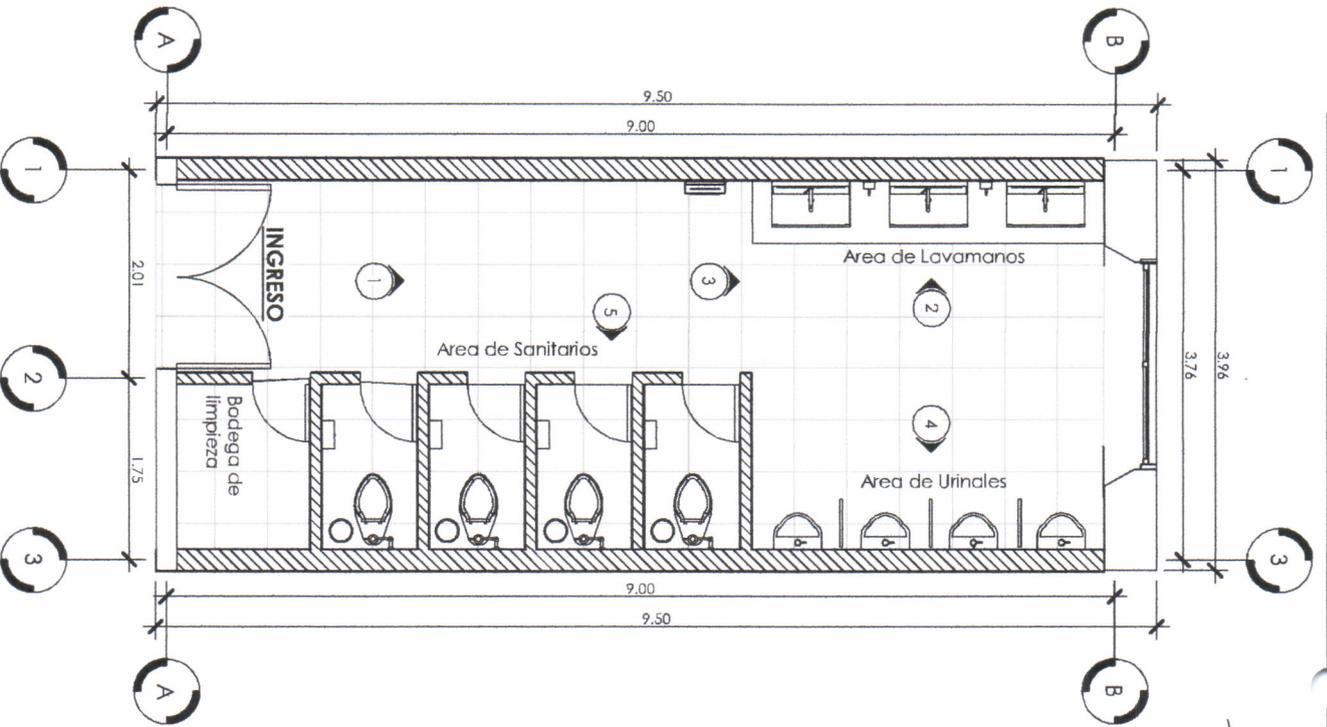

- SIMBOLOGIA**
- Indica numero de vista
 - Indica numero de plano
 - Indica eje
 - Indica numero de vista 3D



Vista 1, desde ingreso de Servicios Sanitarios de hombres.




Vista 2, Área de Lavamanos y Espejos



Vista 3, Área de Lavamanos y Espejos



Vista 4, Área de Urinales

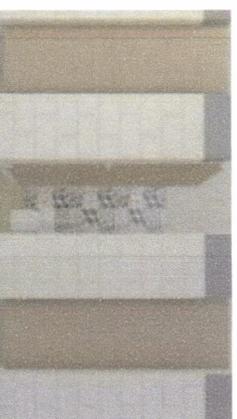

Vista 5, Área de Inodoros



PROYECTO:
Remodelación de los Servicios Sanitarios de Hombres en el Área Administrativa del ENCA

Dirección:
Escuela Nacional Central de Agricultura -ENCA-, Finca Barcena, Villa Nueva, Cundinamarca


Contiene:
Arquitectura

Escuela: Al Indicada
Especialidad: Insa Emmanuelle Chavez Olivares

03/22/19
Diseño: J.CH.
Dibujo: J.CH.
Revisión:

TIMBRE

1 / 12

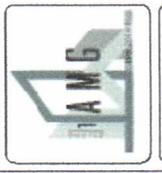

Proyecto: Remodelación de los Sanitarios de Homocidos en el Área Administrativa del ENCA

Dirección: Escuela Nacional Central de Agricultura -ENCA- Finca Batucana, Villa Nueva, Guatemala

Contiene: Plano de Areas / Plano de cotas


Escala: 1 : 30

Episita: Jose Emmanuel Chavez Olivares

Diseño: J. CH.

Dibujo: J. CH.

Revisó:

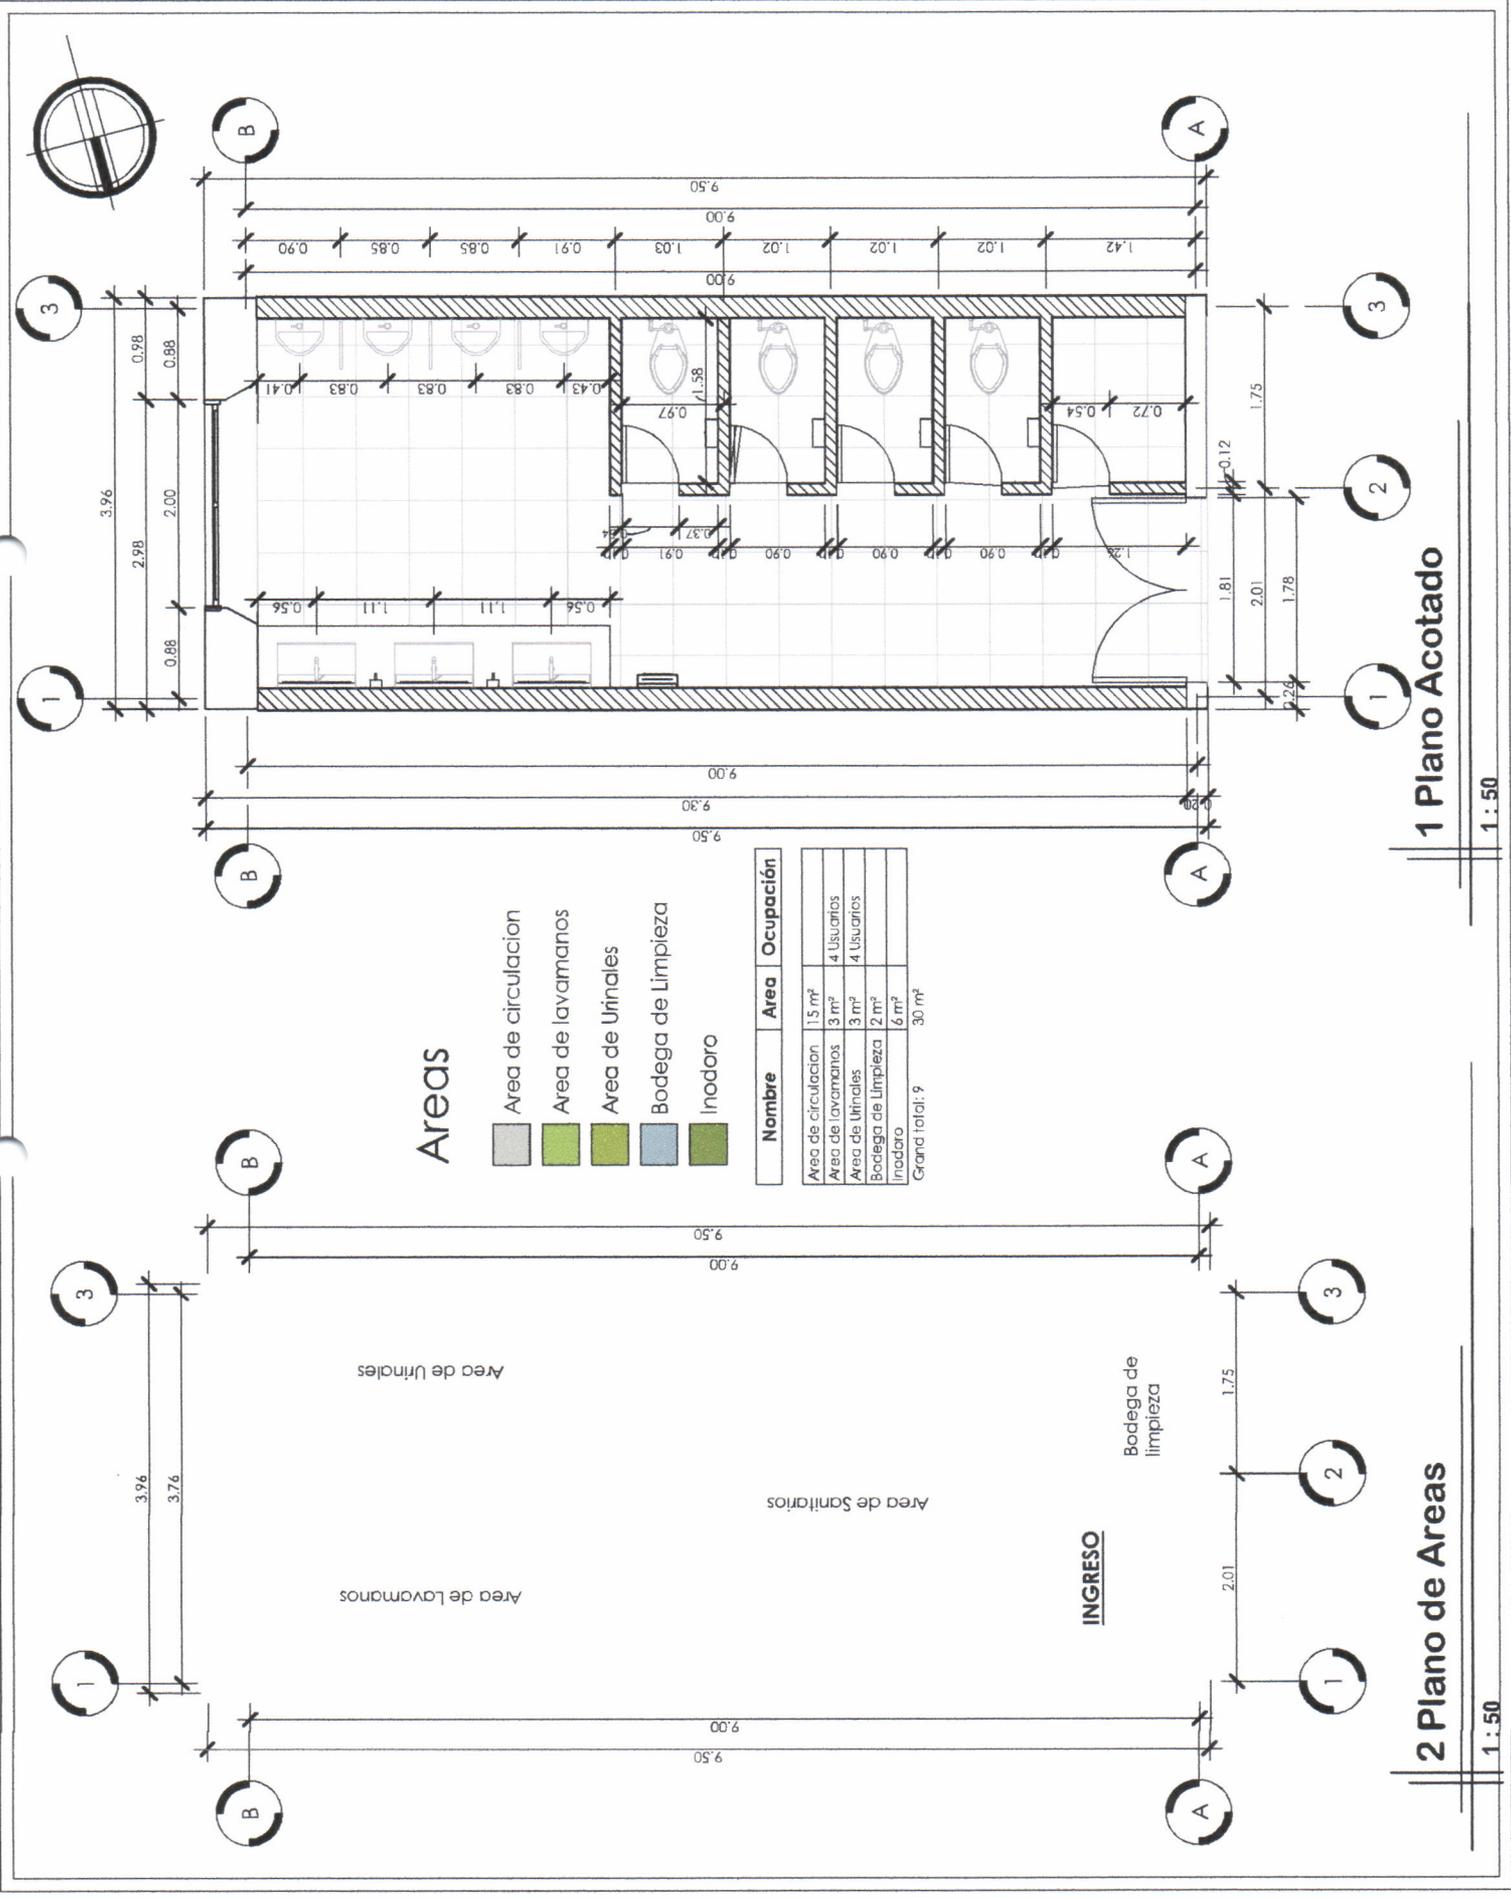

Areas

- Area de circulación
- Area de lavamanos
- Area de Urinales
- Bodega de Limpieza
- Inodoro


Nombre	Area	Ocupación
Area de circulación	15 m ²	
Area de Lavamanos	3 m ²	4 Usuarios
Area de Urinales	3 m ²	4 Usuarios
Bodega de Limpieza	2 m ²	
Inodoro	6 m ²	
Granda total:	9	30 m²

1 Plano Acotado

1 : 50

2 Plano de Areas

1 : 50

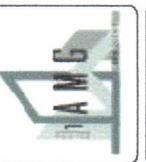

Proyecto:
Remediación de los Servicios Sanitarios de Homónes en el Área Administrativa del ENCA

Dirección:
Escuela Nacional de Arquitectura
ENCA, Finca Escocesa, Villa Nueva, Guatemala

Contiene:
Plano de Acabados

Escala: 1:50

Episodio:
Jose Emmanuel Chavez Olivares

03/22/19

Diseño:
J.Ch.

Dibujar:
J.Ch.

Revisar:

Planilla de acabados

Nombre de Area	Numero	Acabado de muro	Acabado de suelo	Acabado de cielo
Bodega de Limpieza	1	R+A+AG2	PP	CF
Inodoro	2	R+A+AG2	PP	CF
Inodoro	3	R+A+AG2	PP	CF
Inodoro	4	R+A+AG2	PP	CF
Inodoro	5	R+A+AG2	PP	CF
Area de lavamanos	6	R+A+AG1	PP	CF
Area de circulación	7	R+A+AG1	PP	CF
Area de Urinales	8	R+A+AG1	PP	CF
Area de circulación	9	R+A+AG1	PP	CF

Acabados de suelo

Nombre	Descripción de material
PP	Material selecto de 0.10m proporción 1:20 + Capa de concreto de 0.07m proporción 1:2,3 + Porcelanato antideslizante, formato 0.60x0.60, color blanco, acabado brillante, PEI III, VM I, colocado sobre una capa de mortero para porcelanato, Sisa de 2mm color blanco

Acabados de muro

Nombre	Descripción de material
C+A+AG1	Repello con espesor de 5mm a base de 1 de cal hidratada, 3 de arena amarilla cementada y 1/10 de cemento UGC + Azulejo rectangular, formato 0.20x0.30m, color blanco, acabado brillante, PEI III, VM I, No. caras 1, colocado sobre una capa de mortero para cerámico, sisa de 2mm color blanco, hasta una altura de 1.212m sobre el nivel de piso terminado + Azulejo rectangular gris, formato 0.20x0.665m, color gris, acabado mate, PEI III, VM II, No. caras 8, colocado sobre una capa de mortero para cerámico, sisa de 2mm color blanco, colocado a una altura de 1.212 sobre el nivel de piso terminado, se colocara unicamente una hilada de cerámico en muro.
C+A+AG2	Repello con espesor de 5mm a base de 1 de cal hidratada, 3 de arena amarilla cementada y 1/10 de cemento UGC + Azulejo rectangular, formato 0.20x0.30m, color blanco, acabado brillante, PEI III, VM I, No. caras 1, colocado sobre una capa de mortero para cerámico, sisa de 2mm color blanco, hasta una altura de 1.66m sobre el nivel de piso terminado + Azulejo rectangular gris, formato 0.20x0.665m, color gris, acabado mate, PEI III, VM II, No. caras 8, colocado sobre una capa de mortero para cerámico, sisa de 2mm color blanco, colocado a una altura de 1.66 sobre el nivel de piso terminado, se colocara unicamente una hilada de cerámico en muro.

En paredes sin colocación de azulejo se aplicaran dos capas de pintura color blanca impermeabilizante, removiendo previamente a su aplicación cualquier rastro de polvo, grasa o algun material que impida la adherencia adecuada de la misma.

Acabados de cielo

Nombre	Descripción de material
CF	Cielo falso tipo Tabloncillo PVC color blanco de 5.80m x 0.20m x 7mm, estructura de omega 12 + camaleta de carga + cornisas en extremos.


SIMBOLOGÍA

C	IB+PR	Acabado de Cielo
M	FA	Acabado de Muro
S	DM	Acabado de Suelo

Tipo de puerta
Ancho de puerta



Indica eje

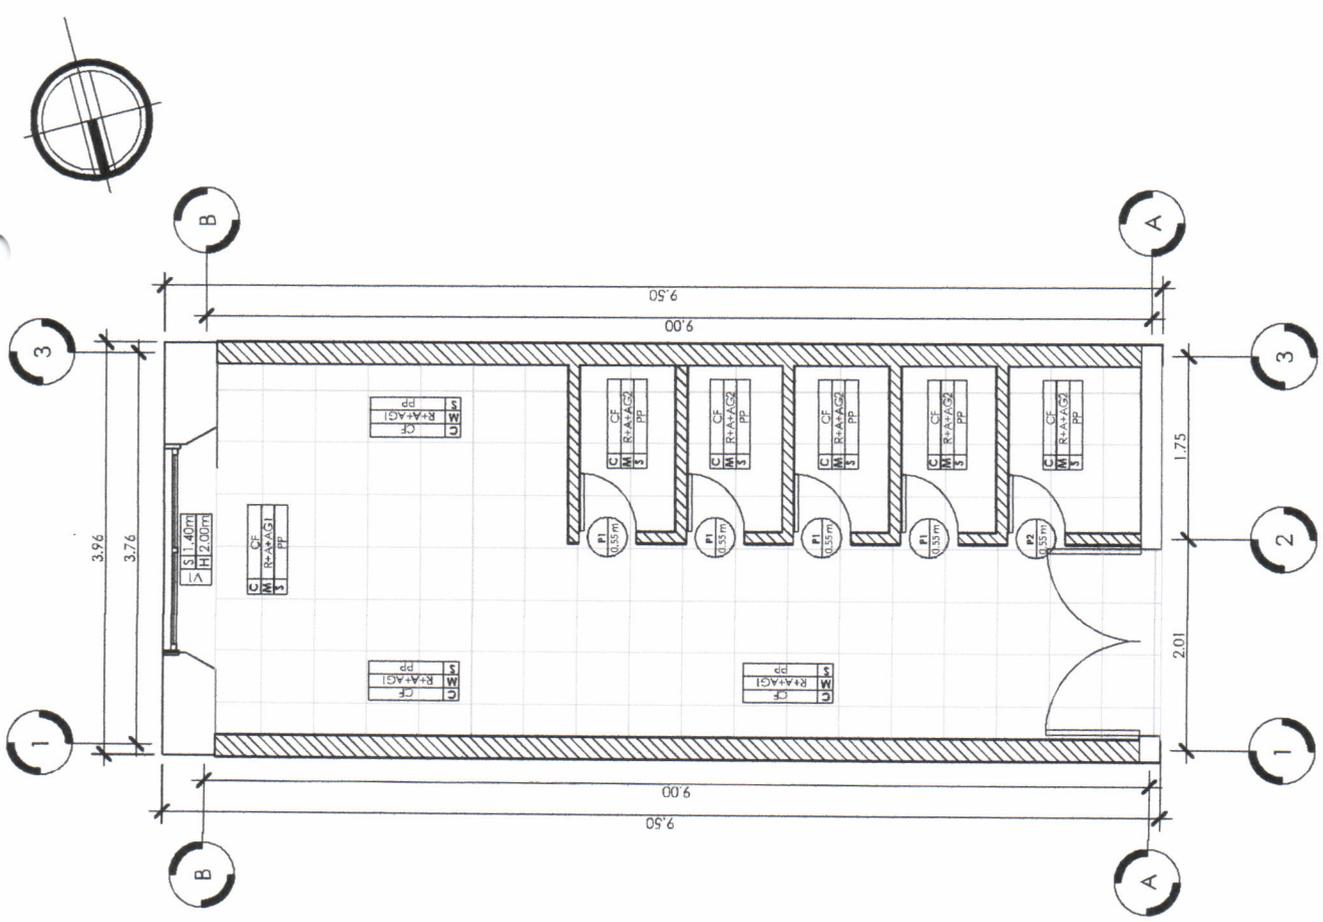

1 Plano de Acabados

1:50



Proyecto:
Remodelación de los
Servicios Sanitarios de
Hombres en el Área
Administrativa del
ENCA

Dirección:
Escuela Nacional
Central de Agricultura
-ENCA- Finca Barceña,
Villa Nueva, Guatemala

Contiene:
Detalle de puertas

Escala: 1:25

Episista:
Jose Emmanuel
Chavez Olivares

Diseño:
J CH.


Dibujo:
J CH.

Revisión:

Planilla de puertas


Tipo	Unidades	Altura	Anchura	Acabado	Descripción
P1	4	1.66	0.55	PVC Imitación madera	Puerta de madera color beige claro, 1 panel, pasador de aluminio ubicado en interior de indoro a una altura de 0.90m sobre el nivel de piso terminado
P2	1	1.86	0.55	PVC Imitación madera	Puerta de madera color beige claro, 1 panel, cerradura de llave a una altura de 0.90m sobre el nivel de piso terminado

Grand total: 5

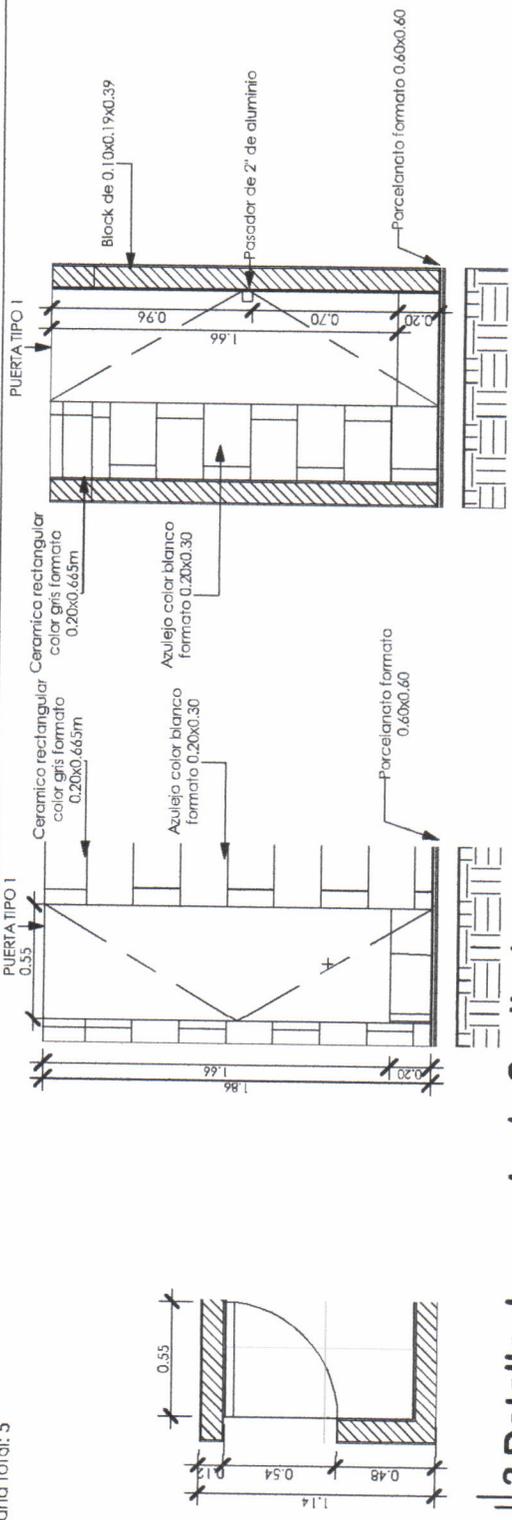

3 Detalle de puerta de Sanitarios

1:25


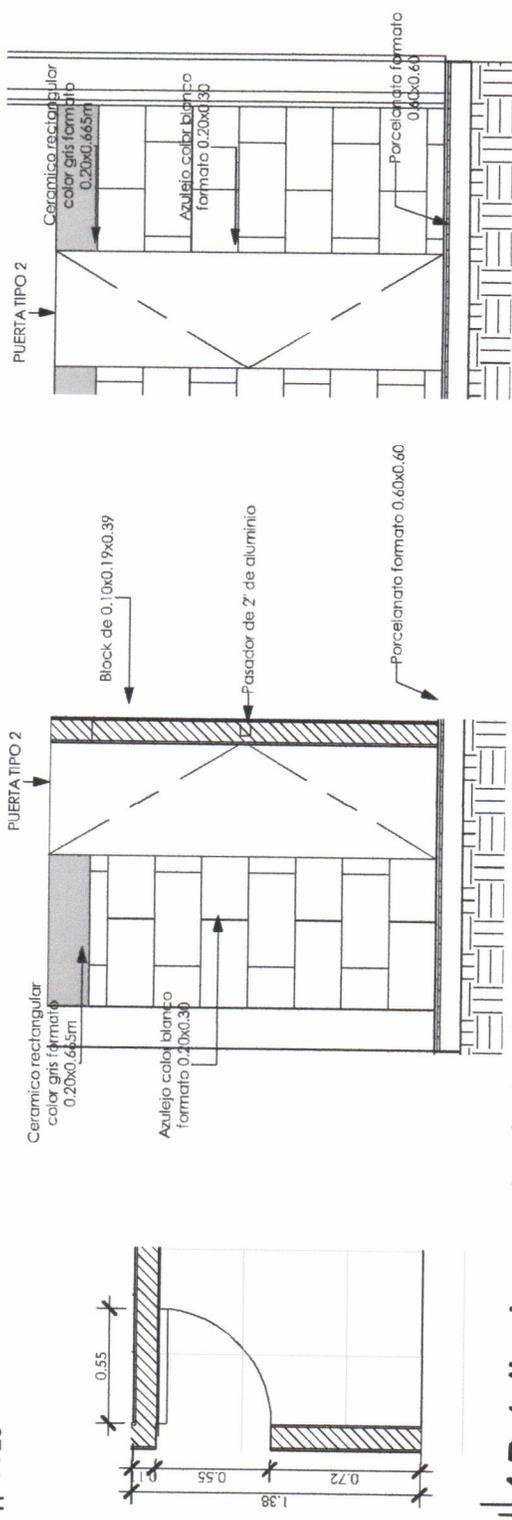


4 Detalle de puerta de bodega

1:25


Planilla de ventanas

Tipo de ventana	Cantidad	Ancho	Alto	Sillar	Descripción	Comentarios
V1	1	1.94	2.00	1.40	PVC Imitación madera	Ventana con 3 paneles de vidrio, 1 superior y 2 inferiores, deslizantes en ambos sentidos, vidrio de 3mm, marco de PVC imitación madera, misma tonalidad oficinas ENCA.

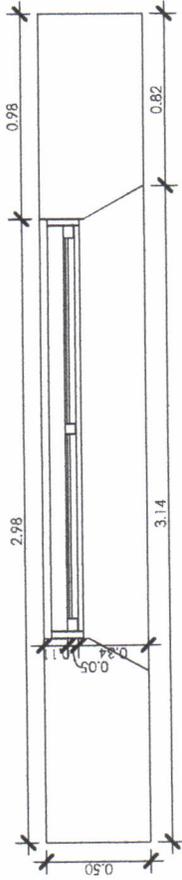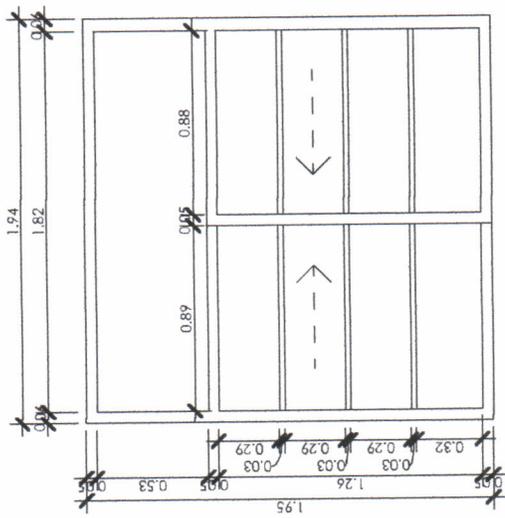


Detalle de Ventana V1

1 : 25

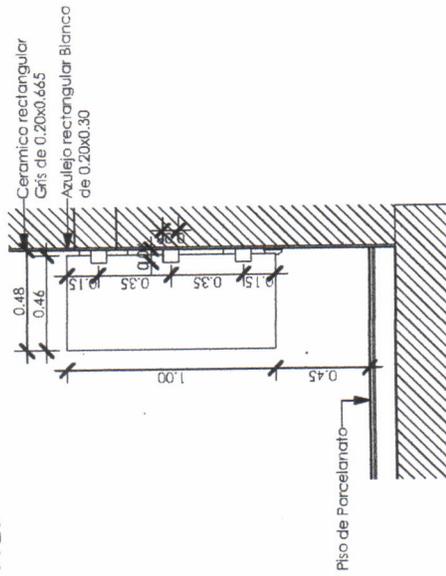


1 Detalle separador uriniales

1 : 25

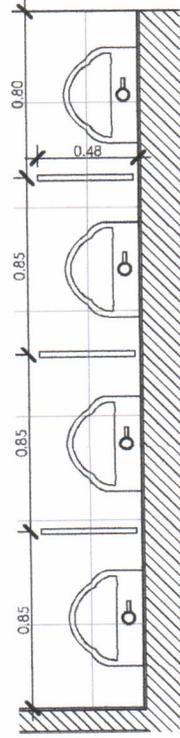

Separador de urinial de 0.46x1.00mts, PVC imitación madera, acabado mate, color madera claro, mismo color que el de las puertas de los inodoros, sostenido con 3 brackets con acabado cromado y atornillado con tornillos VERIFICAS ESTA AREA

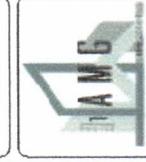

Proyecto:
Remodelación de los
Servicios Sanitarios de
Hombres en el Area
Administrativa del
ENCA

Dirección:
Escuela Nacional
Central de Agricultura
-ENCA- Finca Barcena,
Villa Nueva, Guatemala

Contiene:
Detalle de ventana /
separador de uriniales

Escala: 1 : 25

Episista:
Jose Emmanuel
Chavez Chirres

03/23/19

Diseño:
JCH,
Dibajo:
JCH,
Revisar:
Checker

Universidad de San Carlos de Guatemala
Ejercicio Profesional Supervisado de Arquitectura -**EPSDA**
Escuela Nacional Central de Agricultura -**ENCA**
Sección de Planificación Institucional

ANEXO 3

Remodelación de las instalaciones del edificio central de Centro de Estudios Nacionales Agrícolas y Forestales - CENAF





Proyecto:
 Centro de Capacitación
 para las niñas y adolescentes
 de la zona de Amatlilán-Villa
 Michatoya.

Dirección:
 Centro de Capacitación
 para las niñas y adolescentes
 de la zona de Amatlilán-Villa
 Michatoya.

Contiene:
 Plano de ubicación.

Plantel de Ubicación:

Escala: 1 : 2000

Fecha:
 10 de Septiembre del 2000


Quilómetros:

Diseño:

Dibujo: J.Ch.

Revisó: J.Ch.

Observaciones:

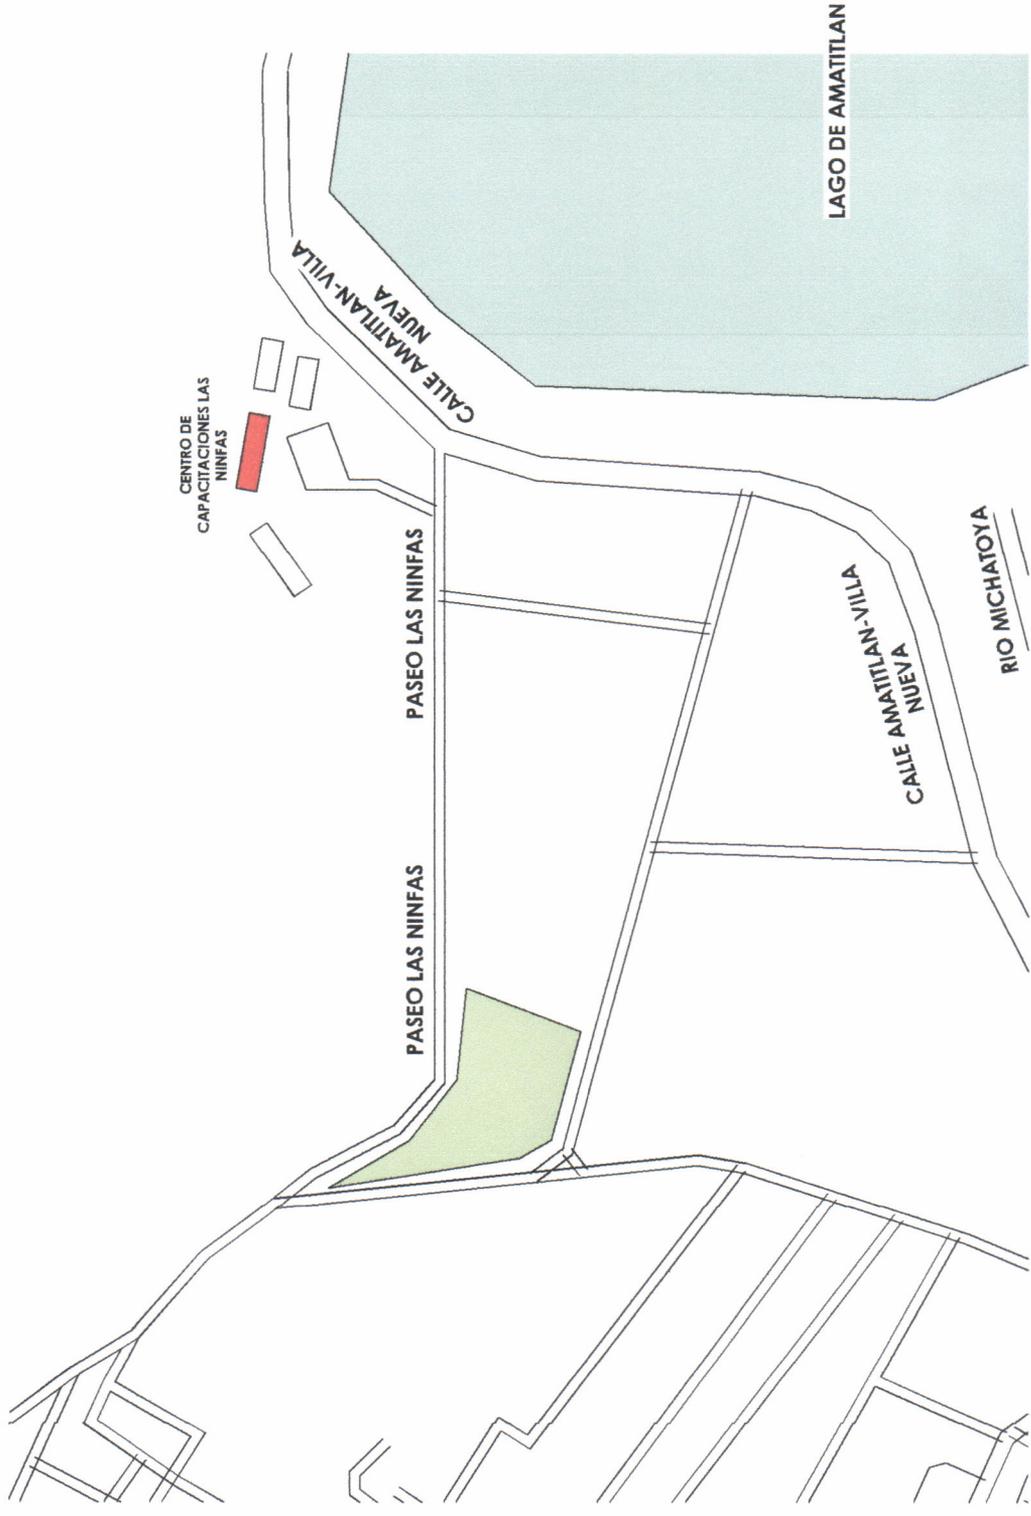

1 Plano de ubicación edificio central del centro de capacitaciones las ninfas
 1 : 2000



Proyecto:
 Edificio de 17
 plantas de oficinas
 en el lote 12 del sector
 101, etapa 1.


Dirección:
 Contr. de Construcción
 del Ministerio de
 Obras Públicas.

Contratista:
 A. GARCÍA GONZÁLEZ,
 ARQUITECTA,
 RUC-13-01234

Boletín: A-115-17813
Resolución:
 2109 Removiendo Orden
 de Ejecución

Fecha: 03/07/19
Diseño:
Dibujo: J. CH.
Revisión: J. CH.

Observaciones:

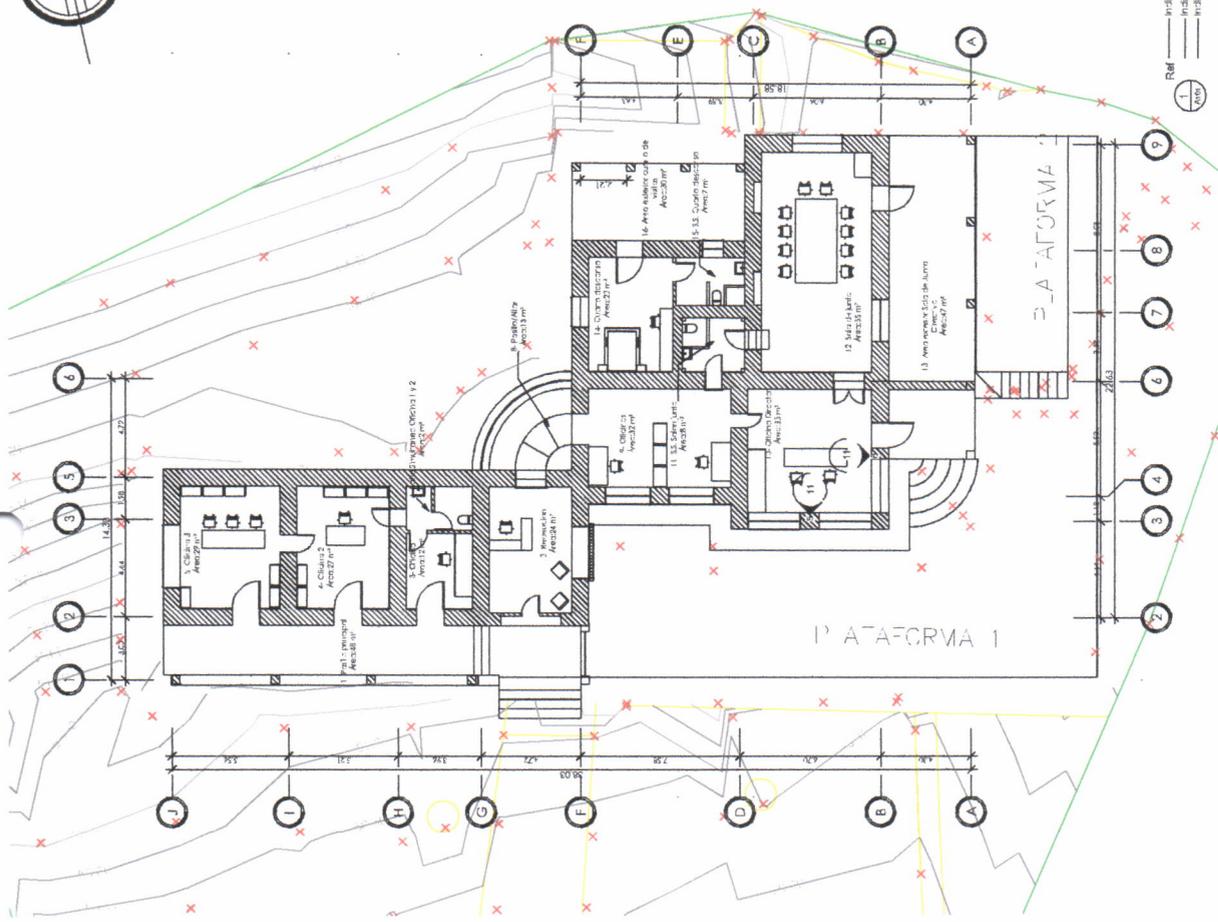

Ref:
 1. Plano
 2. Plano
 3. Plano


Indica detalle de vista
 Indica número de vista
 Indica número de plano

ZZ
 Indica eje

00
 Indica número de plano
 00 Indica número de vista



2 Planta Arquitectonica Remodelación
 1:125

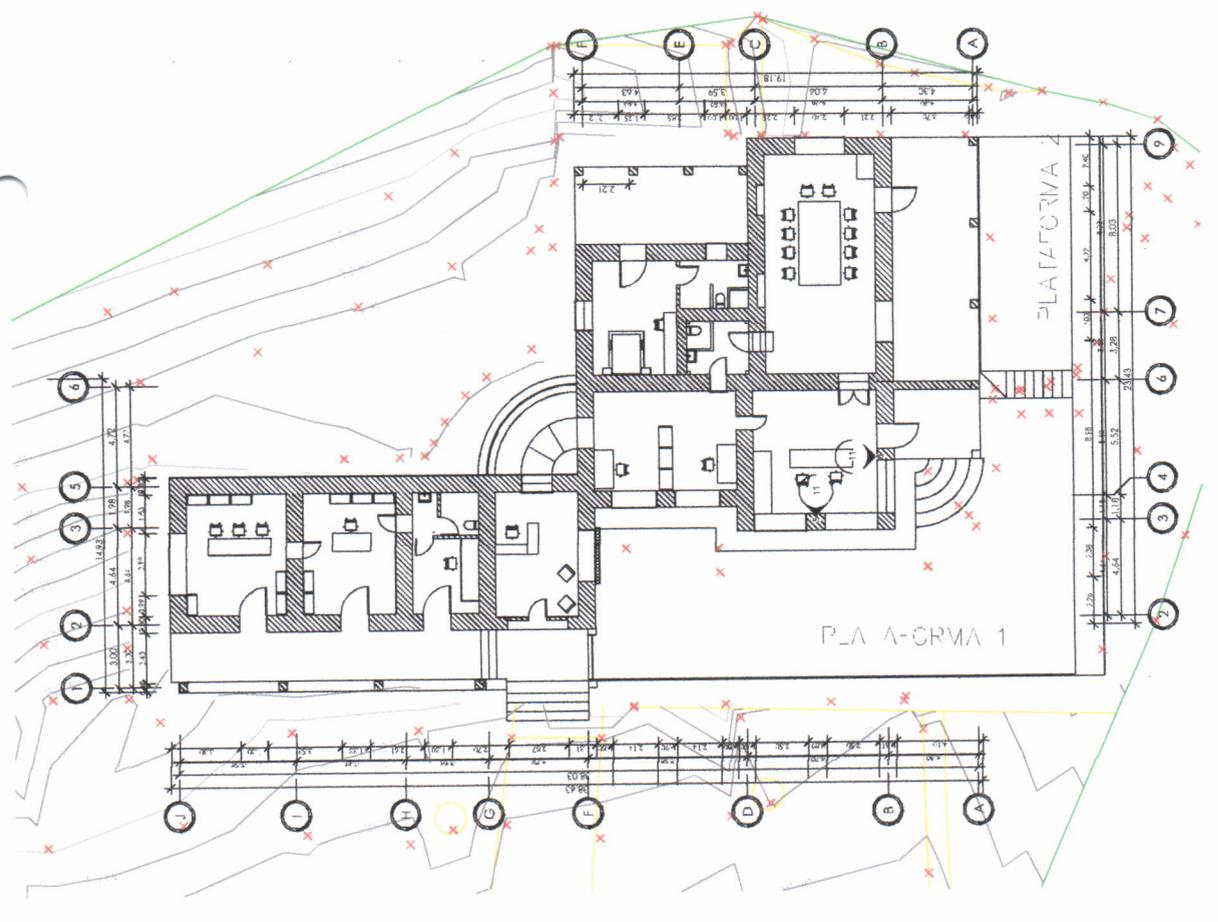

1 Planta Arquitectonica actual
 1:125



PROYECTO:
 Proyecto de integración de
 un edificio de oficinas en un
 edificio existente en la zona de
 la Plaza de la Universidad en
 Bogotá.

DIRECCIÓN:
 Centro de Investigación
 en Nueva Arquitectura,
 Universidad de Bogotá.

CONTIENE:
 PLANTA ACOTADA.


BOLETÍN: Al instante.

ESCALA: Dimensiones: Original
 1:100.


QUOTIENTE:
 0.007/19.

DISEÑO:
 Diseñador:
 Director: J. Ch.
 Revisor: J. Ch.


OTRAS NOTAS:

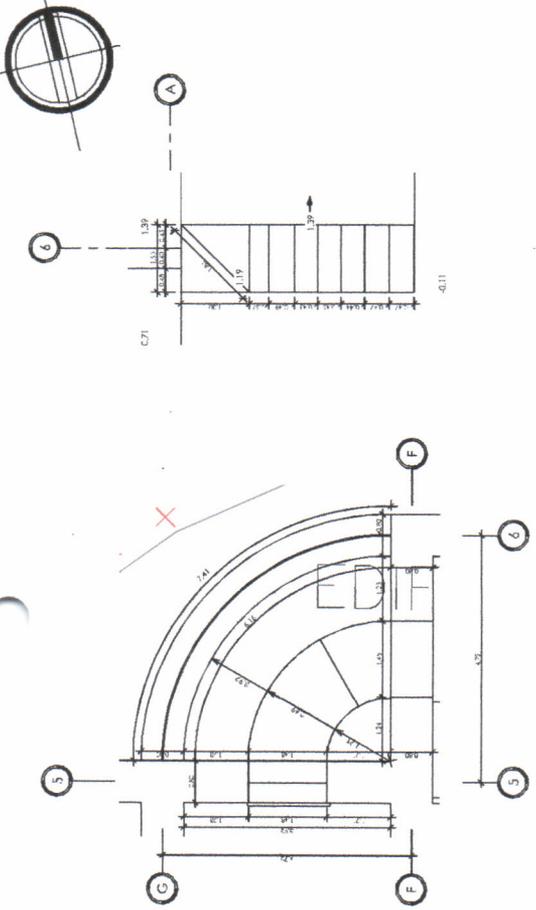

2 Planta Acotada Edificio Central - Callout 1
 1: 50

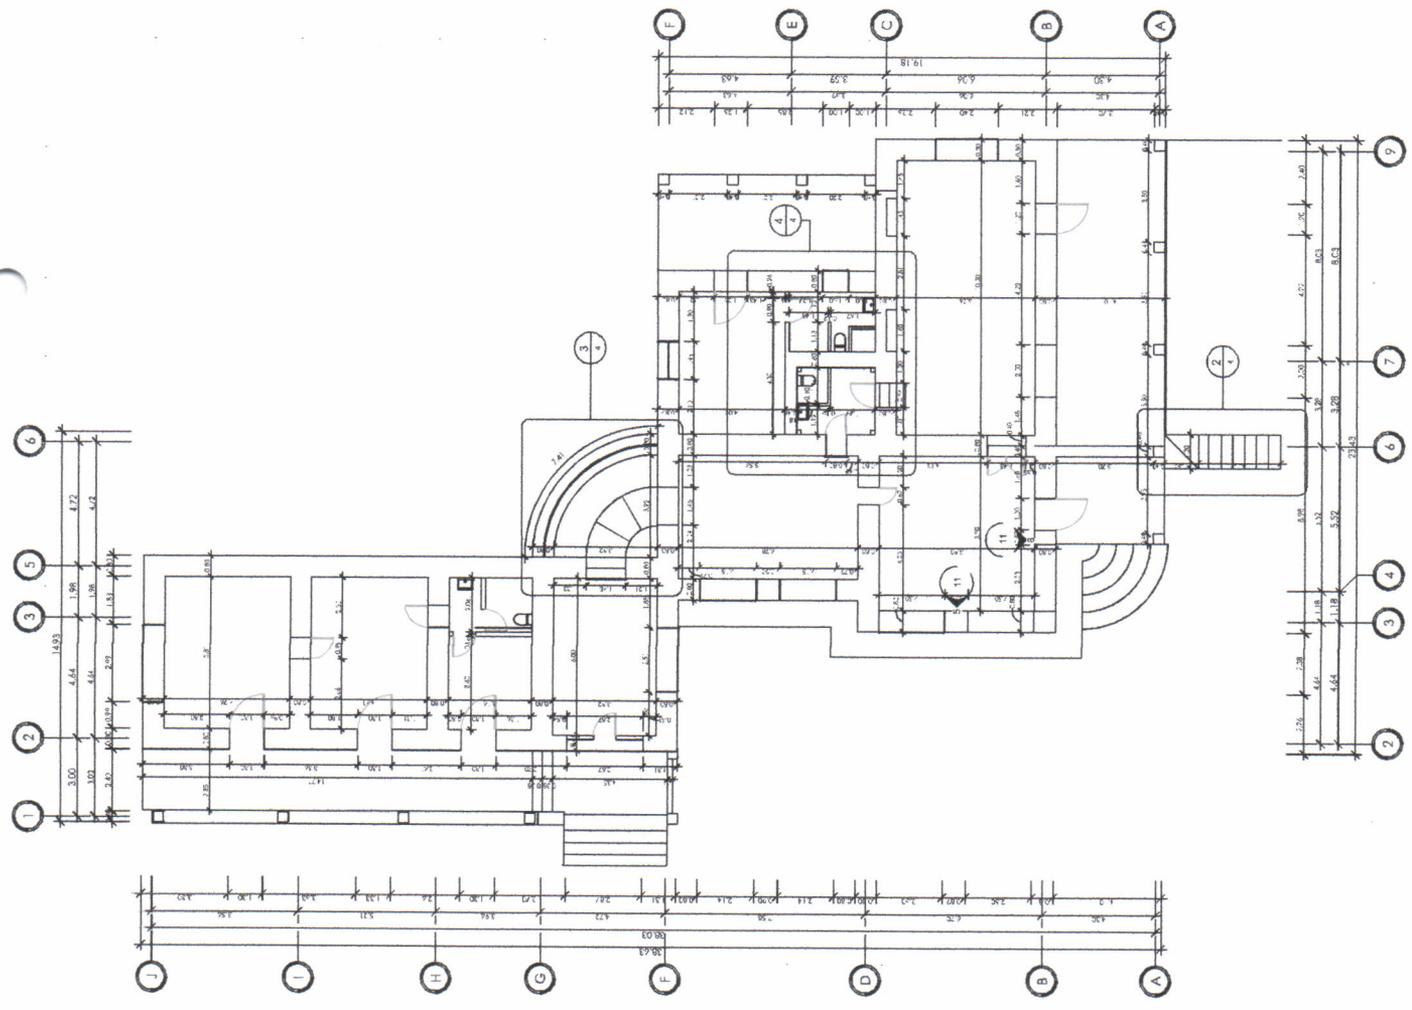

3 Planta Acotada, detalle pasillo oficinas
 1: 50

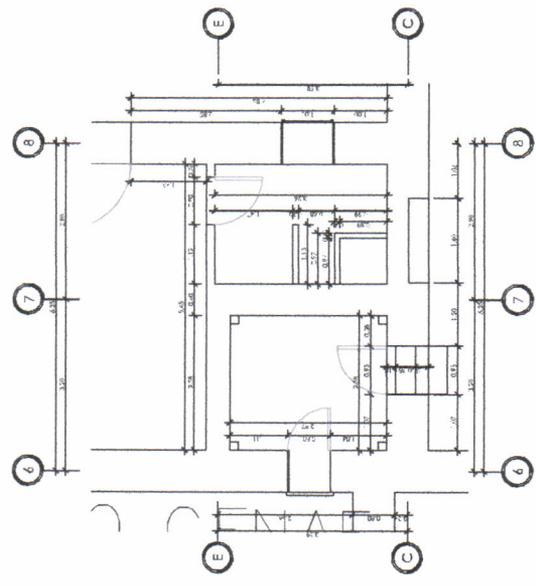

4 Planta Acotada, detalle S.S.
 1: 50

- Ref: — indica detalle de vista
 1/100 — indica número de vista
 1/100 — indica número de plano
- 1/100 — indica número de vista
 1/100 — indica número de plano
- ZZ — indica eje
- 01 — indica número de plano
 01 — indica número de vista

1 Planta Acotada Edificio Central
 1: 100





PROYECTO:
 Unidad Ejecutiva y
 Oficina de la Empresa
 de Estudios y
 Proyectos

DIRECCIÓN:
 Compañía de Estudios
 y Proyectos
 S.A.S.

CONTIENE:
 PLAN DE ACABADOS

FECHA: 08/05/2013

ESPECIES:
 DISEÑO Y EJECUCIÓN
 DE ACABADOS

FECHA:
 03/07/19

DESIGNER:
 J. CH.

REVISOR:
 J. CH.

COMENTARIOS:

Planchilla de Acabados

Número	Nombre de Habitación	Perímetro	Área	Altura a cielo/falso	Área de muros	Acabado de muro	Acabado de cielo
1	Pasillo principal	44.63	48 m ²	0	0	SM	CF
2	Recepcion	19.86	62.550	3.15	120.00	TC-PCD	R-A-APT
3	Oficina 1	15.11	48.088	3.18	148.00	TC-PCD	R-A-APT
4	Oficina 2	22.04	70.097	3.18	220.00	TC-PCD	R-A-APT
5	Oficina 3	22.74	72.319	3.18	228.00	TC-PCD	R-A-APT
6	Baño Simulacro Oficina 1 y 2	6.51	20.316	2.10	42.00	R-AM	CF
7	S.S. Oficina 1 y 2	7.71	24.368	2.10	48.00	TC-PCD	R-AM
8	Pasillo Auxiliar	16.28	43.81328	3.18	135.00	TC-PCD	R-A-APT
9	Oficinas	23.00	67.00	3.18	208.00	TC-PCD	R-A-APT
10	Oficina Director	32.00	81.2926	3.47	280.00	TC-PCD	R-A-APT
11	S.S. Salon Junta	11.08	32.844	2.10	22.00	R-AM	CF
12	Sala de Junta	31.50	92.698	2.10	190.00	TC-PCD	R-A-APT
13	Área exterior Sala de Junta Directiva	33.20	54.432	2.88	154.00	TC-PCD	R-A-APT
14	Cuarto de descanso	16.80	47.88	2.88	136.00	TC-PCD	R-AM
15	S.S. Cuarto de descanso	11.05	30.00	2.10	22.00	TC-PCD	R-AM
16	Área exterior cuarto de visitas	23.43	39.5 m ²	0	0	TC-PCD	R-A-APT
Grand total					851.03238		

Acabados de Piso
 A: Interfloor
 B: Piso cerámico
 C: Cemento

Acabados de Muro
 M: Pintura
 N: Acabado de Muro
 O: Acabado de Cielo

Acabados de Cielo
 Descripción


CF: Cielo Falso, se debiera desinstalar el cielo falso y el armazón según cronograma de ejecución y posterior se debiera pintar con la misma modulación actual.

Acabados de muro
 Descripción

SM: Sin Modificación
 R-A-APT: Repello con esparto de 10mm a base de 1 de cal hidratada, 3 de arena amarilla ceniza y 1/10 de cemento UGC + Pintura color blanco y Pintura color "Apricot mist" acabado semi satinado.
 R-AM: Repello con esparto de 10mm a base de 1 de cal hidratada, 3 de arena amarilla ceniza y 1/10 de cemento UGC + Pintura color blanco y Mosaico color blanco de 0.300x0.30m colocado a una altura de 1.80m desde el piso terminado. Acabado con pintura blanca semibrillante, colocado sobre una capa de mortero para piso cerámico yeso color blanco de 20mm.

Acabados de piso
 Descripción


SM: Sin Modificación
 TC-PCD: Material seleccionado 0.10m proporción 1:20 + Carga cerámica imitación madera tipo ciela de F&G PEI III, VM 3, acabado mate, asentado sobre una capa de mortero para piso cerámico, ciza color gris oscuro de 20mm y un separamiento del 20% de la longitud entre juntas.

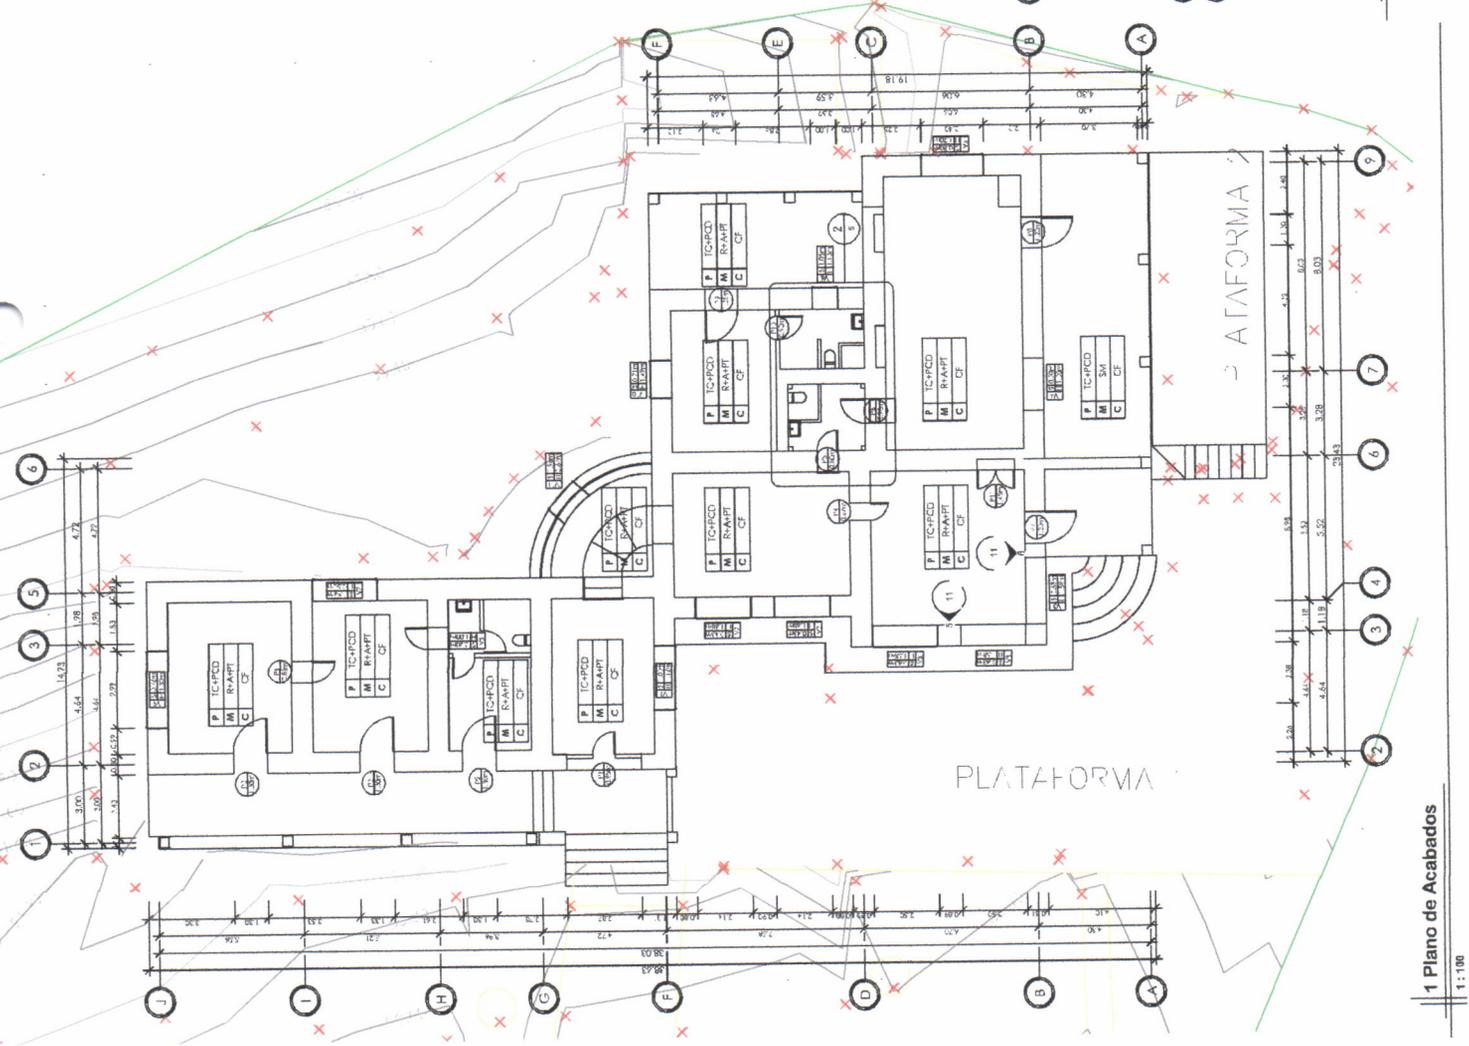


1 Plano de Acabados
 1:100

2 Detalle de S. S. Salon de Junta Directiva + S.S. cuarto de visitas
 1:50




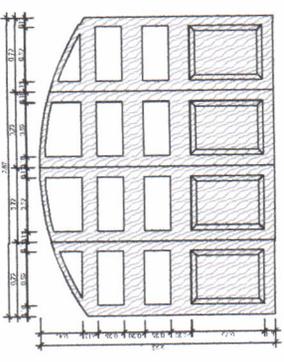


P1

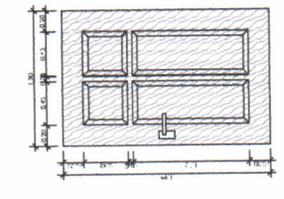


P2

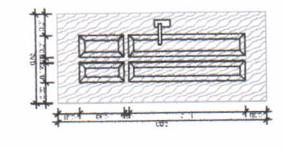


P3

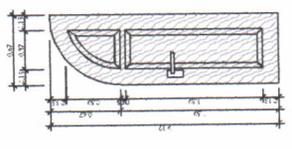


P4

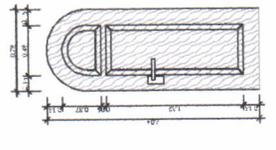


P5

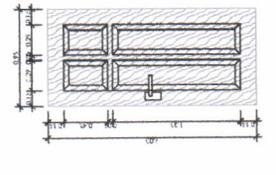


P6

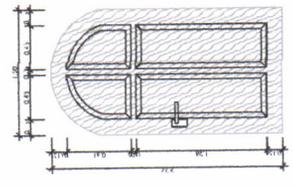


P7

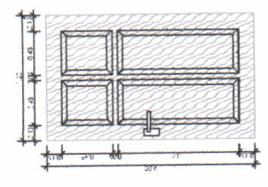


P8

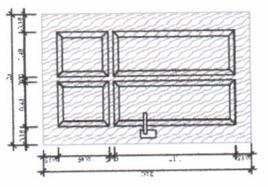

P9

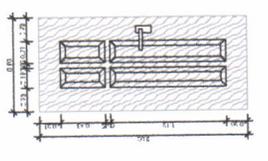


P10

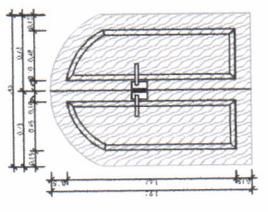

P11

TIPO	UNIDADES	UBICACIÓN	ANCHO	ALTEZA	ACABADO	DESCRIPCIÓN
P1	1	Refrán	1.85	2.12	PVC en hoja, modo con sistema de apertura manual.	Refrán de PVC, tipo ventana, modo con sistema de apertura manual.
P2	3	Chapas	1.30	1.89	PVC en hoja, modo con sistema de apertura manual.	Chapas de PVC, tipo ventana, modo con sistema de apertura manual.
P3	4	Chapas	1.30	2.13	PVC en hoja, modo con sistema de apertura manual.	Chapas de PVC, tipo ventana, modo con sistema de apertura manual.
P4	1	Chapas	1.80	2.13	PVC en hoja, modo con sistema de apertura manual.	Chapas de PVC, tipo ventana, modo con sistema de apertura manual.
P5	1	Chapas	1.80	2.13	PVC en hoja, modo con sistema de apertura manual.	Chapas de PVC, tipo ventana, modo con sistema de apertura manual.
P6	1	Chapas	1.80	2.13	PVC en hoja, modo con sistema de apertura manual.	Chapas de PVC, tipo ventana, modo con sistema de apertura manual.
P7	1	Chapas	1.80	2.13	PVC en hoja, modo con sistema de apertura manual.	Chapas de PVC, tipo ventana, modo con sistema de apertura manual.
P8	1	Chapas	1.80	2.13	PVC en hoja, modo con sistema de apertura manual.	Chapas de PVC, tipo ventana, modo con sistema de apertura manual.
P9	1	Chapas	1.80	2.13	PVC en hoja, modo con sistema de apertura manual.	Chapas de PVC, tipo ventana, modo con sistema de apertura manual.
P10	1	Chapas	1.80	2.13	PVC en hoja, modo con sistema de apertura manual.	Chapas de PVC, tipo ventana, modo con sistema de apertura manual.
P11	1	Chapas	1.80	2.13	PVC en hoja, modo con sistema de apertura manual.	Chapas de PVC, tipo ventana, modo con sistema de apertura manual.

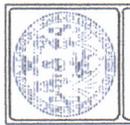

AMB
ARQUITECTURA
 MONTAÑANA BARRERA
 ARQUITECTOS

Proyecto:
 Zonificación urbanística de
 la zona de urbanización
 de la zona de urbanización
 de la zona de urbanización


DIRECCIÓN:
 COMISIÓN DE URBANISMO
 DE LA AYUNTAMIENTO
 DE MADRID

Contenido:
 PLANILLA DE FUENTES


Escala: 1:25

Revisión:
 J. CH.
 J. CH.


Observaciones:

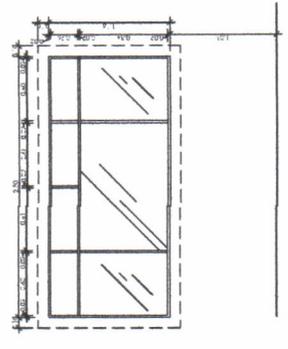


V1

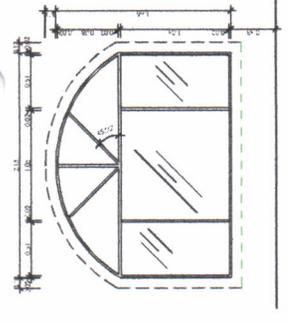


V2

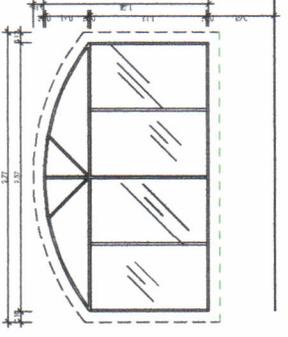


V3

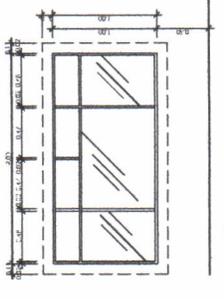


V4

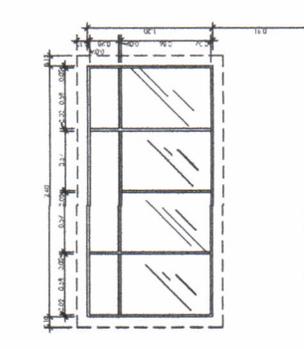


V5

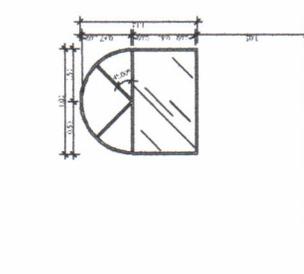


V6

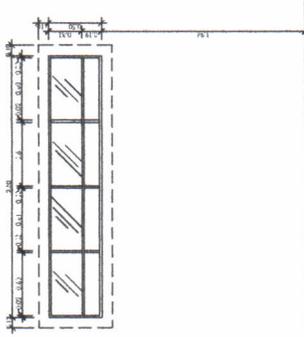


V7

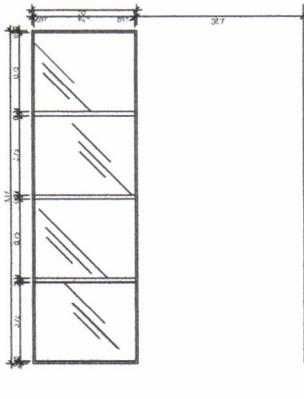


V8

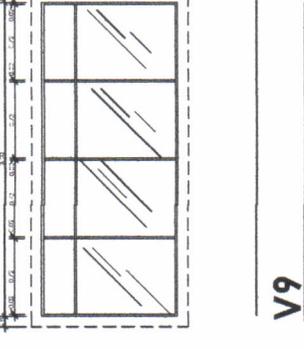

V9

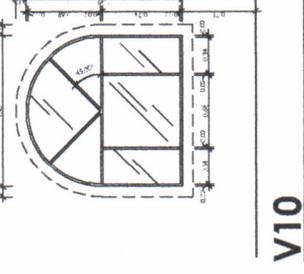


V10

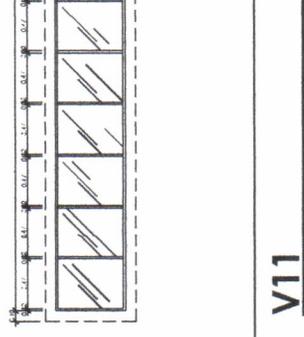

V11

Item	Cantidad	Unidad	Area	Observaciones
V1	1	m ²	1.44	Material indicado para el tipo de ventana.
V2	2	m ²	2.88	Material indicado para el tipo de ventana.
V3	3	m ²	4.32	Material indicado para el tipo de ventana.
V4	1	m ²	1.44	Material indicado para el tipo de ventana.
V5	1	m ²	1.44	Material indicado para el tipo de ventana.
V6	1	m ²	1.44	Material indicado para el tipo de ventana.
V7	1	m ²	1.44	Material indicado para el tipo de ventana.
V8	1	m ²	1.44	Material indicado para el tipo de ventana.
V9	1	m ²	1.44	Material indicado para el tipo de ventana.
V10	1	m ²	1.44	Material indicado para el tipo de ventana.
V11	1	m ²	1.44	Material indicado para el tipo de ventana.

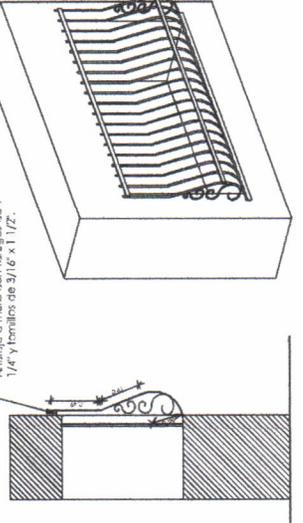

V1

Detalle Balcón
 1 : 25

Observaciones

1.- Verificar con el cliente el tipo de material a utilizar en la obra.
 2.- Verificar con el cliente el tipo de material a utilizar en la obra.
 3.- Verificar con el cliente el tipo de material a utilizar en la obra.
 4.- Verificar con el cliente el tipo de material a utilizar en la obra.
 5.- Verificar con el cliente el tipo de material a utilizar en la obra.



ESCUELA DE ARQUITECTURA



Proyecto:
 Pabellón de Exposición para el 100º Aniversario de la Independencia de Chile

Dirección:
 Centro de Investigaciones Científicas y Tecnológicas


Contenido:
 Cálculo y Diseño de Estructura

Escuela:
 Facultad de Ingeniería


Docente:
 J. Ch.

Alumno:
 J. Ch.


Observaciones:

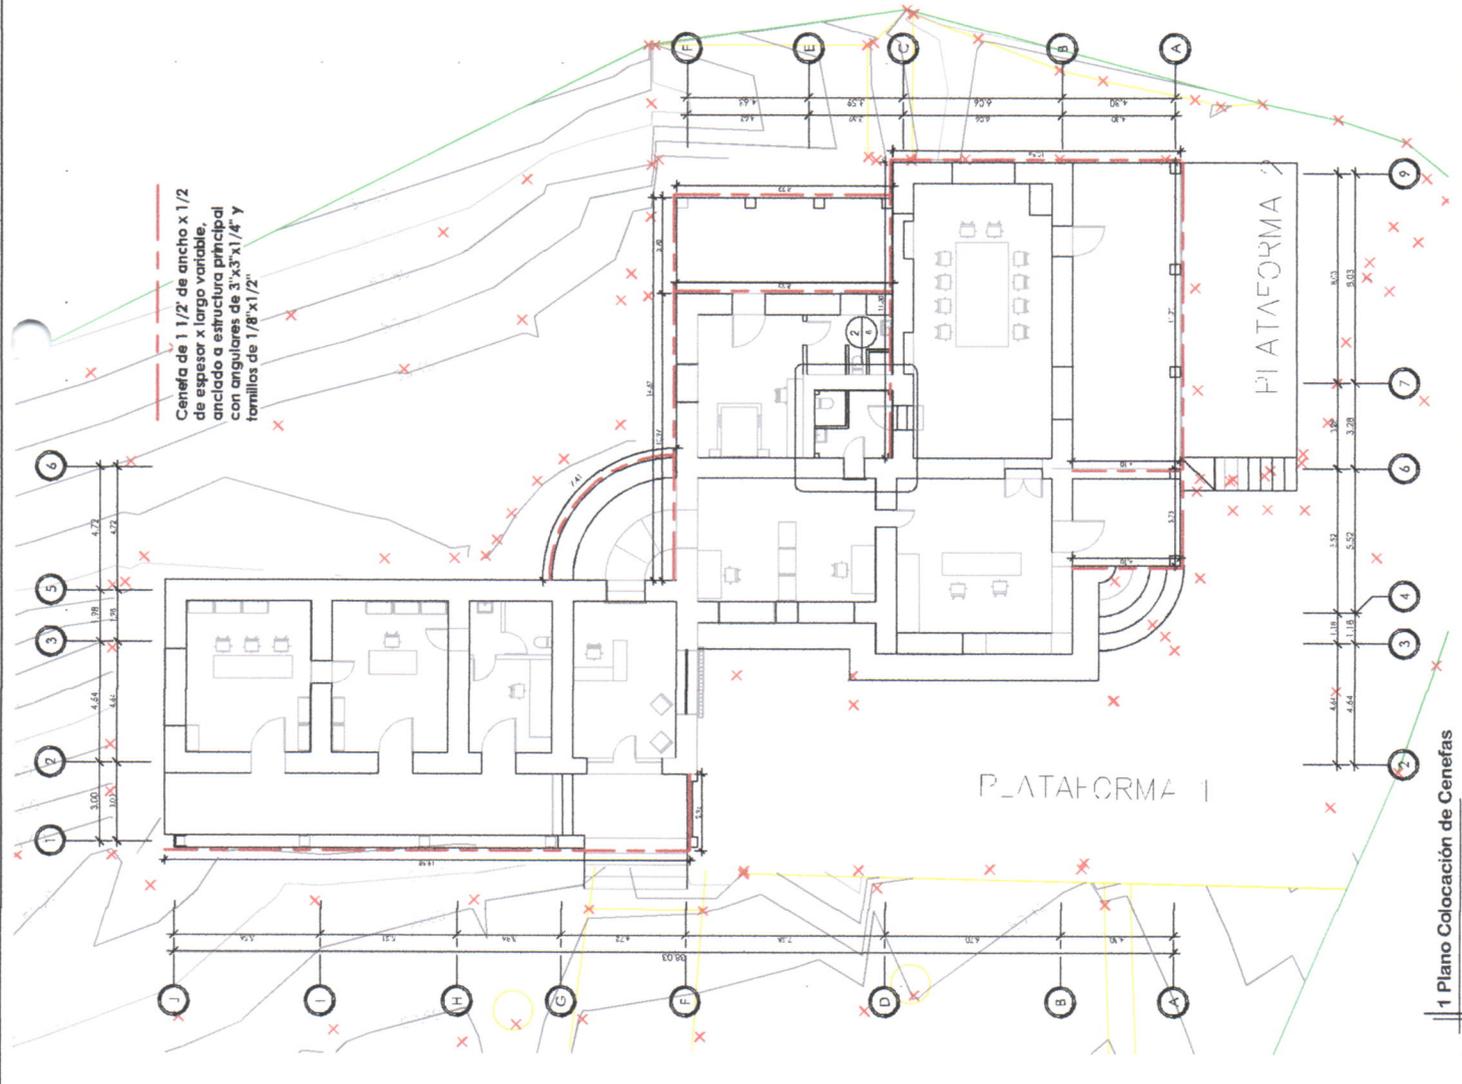

1 Plano Colocación de Cenefas
 1:100

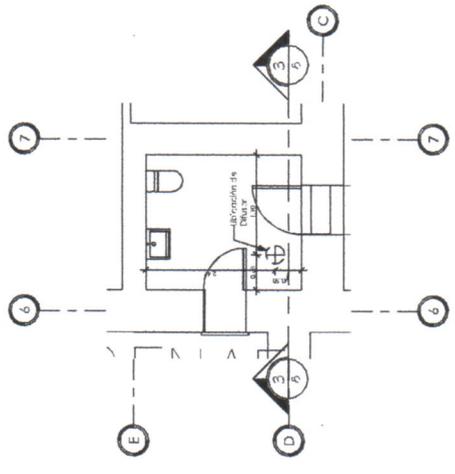

2 Detalle colocación traga luz
 1:80

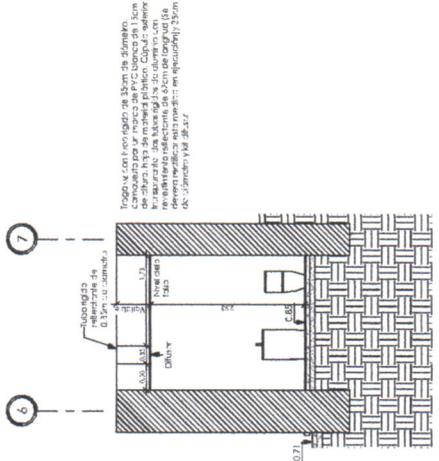

3 Sección Traga luz
 1:80

- Ref**
- 1: Indica detalle de obra
 - 2: Indica número de vatic.
 - 3: Indica número de plano
- 1/100**
- 1: Indica número de vatic.
 - 2: Indica número de plano
- ZZ**
- Indica eje
- 01**
- Indica número de plano
- 02**
- Indica número de vatic.




Universidad de San Carlos de Guatemala
Ejercicio Profesional Supervisado de Arquitectura -**EPSDA**
Escuela Nacional Central de Agricultura -**ENCA**
Sección de Planificación Institucional

ANEXO 4

Remodelación del Salón del consejo directivo ubicado en el área administrativa de la -ENCA



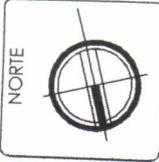

Dirección:
Escuela Nacional
Central de Agricultura
-ENCA- Finca Barcena,
Villa Nueva, Guatemala

Proyecto:
Remodelación del
salón de reuniones del
Consejo Directivo de
-ENCA

Contiene:
PLANTA AMUEBLADA


Escala: No indicada

Planificador:
José Emmanuelle
Chavez Olivares

Fecha: 04/02/19

Observaciones:


TIMBRE	PLANO No.
	1 21

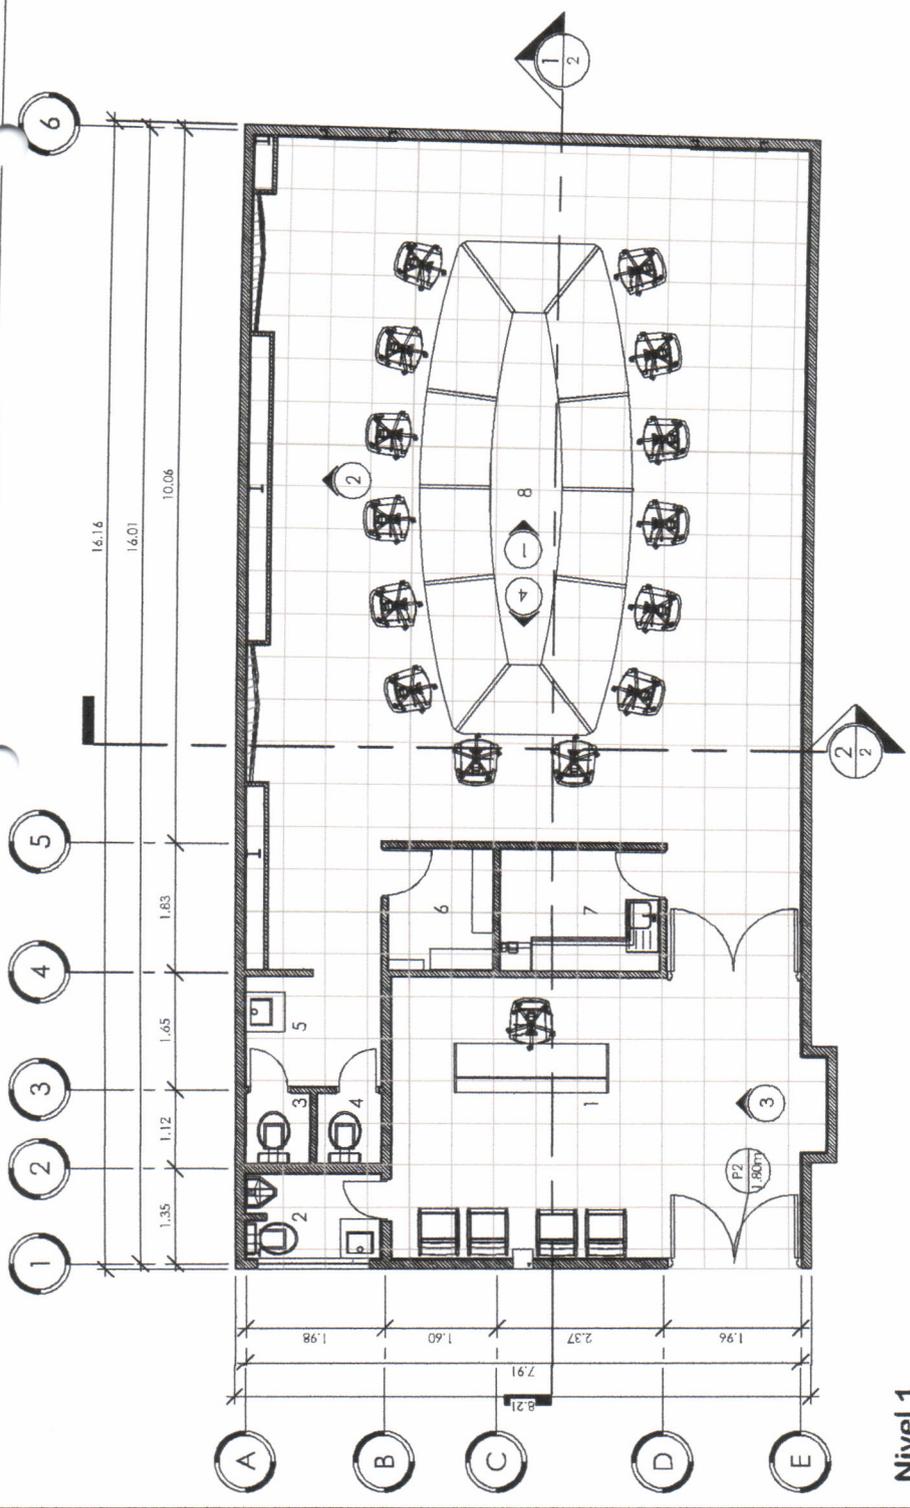


Nivel 1

1 : 75

Habitaciones		
Numero	Nombre	Area
1	Recepción	24 m ²
2	Servicio Sanitario	2 m ²
3	Servicio Sanitario, Hombres	1 m ²
4	Servicio Sanitario, Mujeres	1 m ²
5	Area de lavamanos	3 m ²
6	Bodega	3 m ²
7	Cocineta	4 m ²
8	Salón de consejo	83 m ²
Grand total:		120 m²

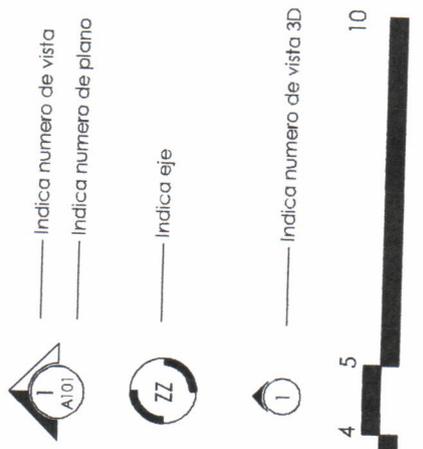

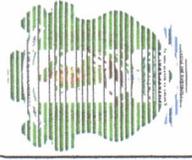

NORTE



Dirección:
Escuela Nacional
Central de Agricultura
ENCA - Finca Barcena,
Villa Nueva, Guatemala

Proyecto:
Remodelación del
salón de reuniones del
Comité Directivo de
ENCA

Contiene:
SECCIONES


Escala: 1 : 100

Planificador:
Jose Emmanuel
Chavez Olivares

Fecha: 04/02/19


Observación:

TIMBRE	PLANO No.
	2 / 21

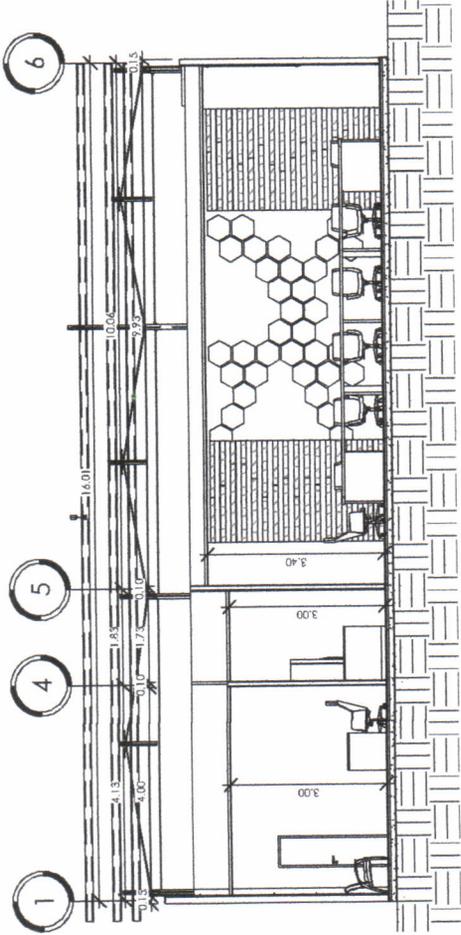


Sección 1

1 : 100

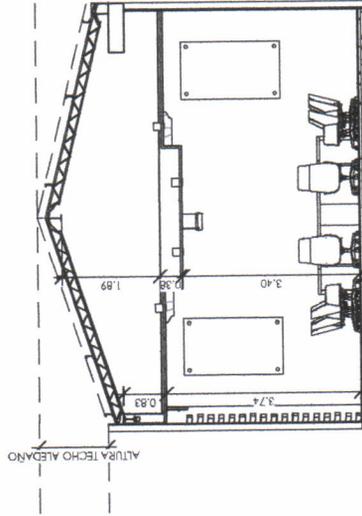

Sección Transversal

1 : 100

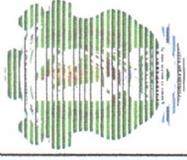

NORTE



Dirección:

Escuela Nacional
Central de Agricultura
-ENCA- Finca Barcana,
Villa Nueva, Guatemala

Proyecto:

Remodelación del
salón de reuniones del
Consejo Directivo de
-ENCA-

Contiene:

PLANTA ACOTADA

Escala: As indicated

Planificador:

Jose Emmanuelle
Chavez Olivares


Fecha: 04/07/19

Observaciones:

TIMBRE

PLANO No.

3 / 21

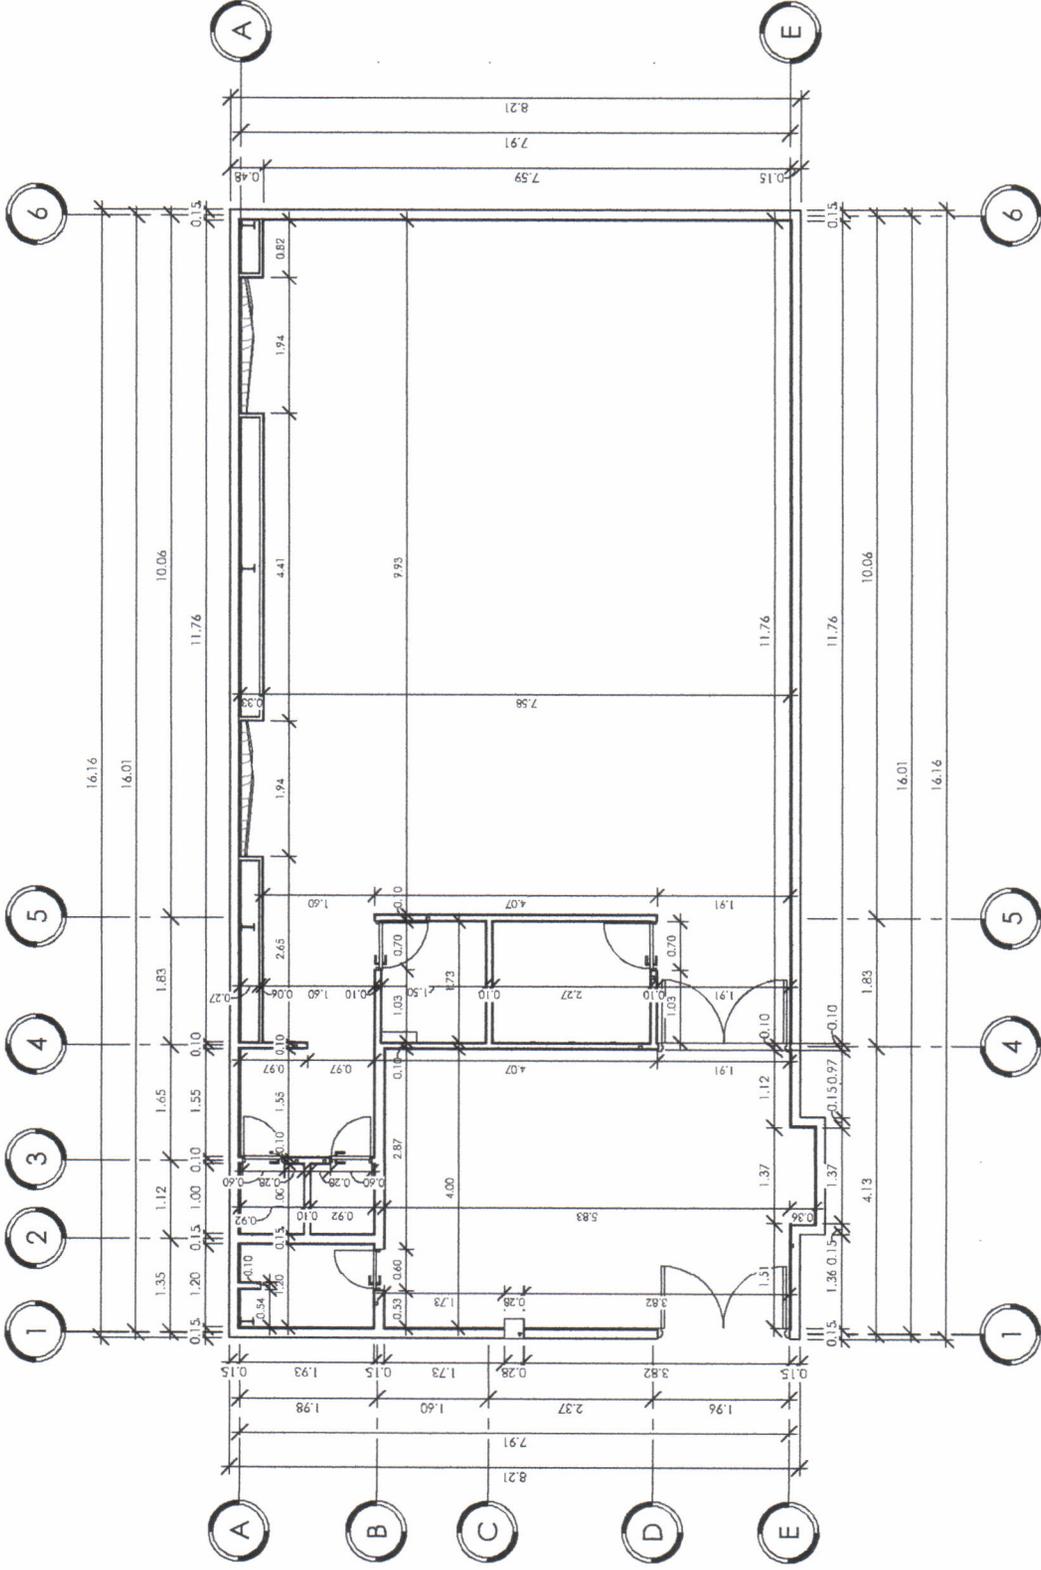

Indica eje

10



ESCALA 1:75

Planta acotada

1 : 75



Dirección:
Escuela Nacional
Central de Agricultura
-ENCA- Finca Barcena,
Villa Nueva, Guatemala

Proyecto:
Remodelación del
salón de reuniones del
Consejo Directivo de
-ENCA-

Contiene:
PLANO DE ACABADOS

Escala: No indicada

Planificador:
Jose Emmanuel
Cruz Olivares

Fecha: 04/07/19


Observaciones:

TIMBRE	PLANO No.
	4 / 21

Acabado	Descripción
TC+P	Materia selecta de 0.10m proporción 1:20 + Capa de concreto de 0.05m proporción 1:2.3 + Piso Porcelanato, color "Cream" formato 0.60x0.60, acabado brillante, PEI III, VM II. Colocado sobre una capa de mortero para porcelanato. Sisa de 2mm color blanco
TC+PA	Materia selecta de 0.10m proporción 1:20 + Capa de concreto de 0.05m proporción 1:2.3 + Piso Porcelanato antideslizante, color "Cream" formato 0.60x0.60, acabado brillante, PEI III, VM II. Colocado sobre una capa de mortero para porcelanato, Sisa de 2mm color blanco



Acabado	Descripción
TY+IMP	Muro de tabla yeso medidos de 4"x8"x1/2", estructura de soporte de aluminio, anclado con al piso + Pintura impermeabilizante color blanco, bajo en VOC. Alta resistencia contra alcalinidad, hongos, algas y mohos
TY+P	Muro de tabla yeso medidos de 4"x8"x1/2", estructura de aluminio, anclado al piso + Pintura color blanco a dos capas, acabado semi mate.
C+R+P	Cerrido con espesor de 10mm a base de 1 de cal hidratado, 3 de arena amarilla cenida y 1/10 de cemento UGC + Blanqueado con espesor de 2mm a base de 1 de cal hidratada, 3 de arena blanca y 1/10 de cemento UGC + 2 capas de pintura. Color a elegir por la -ENCA, acabado semi mate.
TY+P+S	Muro de tabla yeso medidos de 4"x8"x1/2", estructura de soporte de aluminio, anclado al piso + Pintura color según vista en plano No. 2 a dos capas, acabado semi mate + Muro metálico tipo planos sellados, medidas y anclaje según plano No. 14/16 + pintura de poliuretano para superficie metálica acabado semi mate, imitación madera.
TY+P+S	Muro de tabla yeso medidos de 4"x8"x1/2", estructura de soporte de aluminio, anclado al piso + Pintura color según vista en plano No. 2 a dos capas, acabado semi mate + Sticker según plano No. 16

Acabado	Descripción
CF	Cielo Falso tipo lasa, altura indicada en plano No. 7, sistema estructural a base de angulares, arneses, vigas soporte y cable de acero anclado a techo existente en el área del salón del consejo directivo de ENCA, con planchas de tabla yeso de 4"x8"x1/2" + Pintura color blanco
CF+I	Cielo Falso tipo lasa, altura indicada en plano No. 7, sistema estructural a base de angulares, arneses, vigas soporte y cable de acero anclado a techo existente en el área del salón del consejo directivo de ENCA, con planchas de tabla yeso de 4"x8"x1/2" + Pintura impermeabilizante color blanco, bajo en VOC. Alta resistencia contra alcalinidad, hongos, algas y mohos
CF+M	Cielo Falso tipo lasa, altura indicada en plano No. 7, sistema estructural a base de angulares, arneses, vigas soporte y cable de acero anclado a techo existente en el área del salón del consejo directivo de ENCA, con planchas de tabla yeso de 4"x8"x1/2" + Pintura color verde y blanco, según vista 1 + Cornes de madera de pino tratado y sellador + barniz @0.50m a ejes entre sí, acabado brillante, medidas según plano No. 16, anclado por medio de soportes tipo repisa flotante.

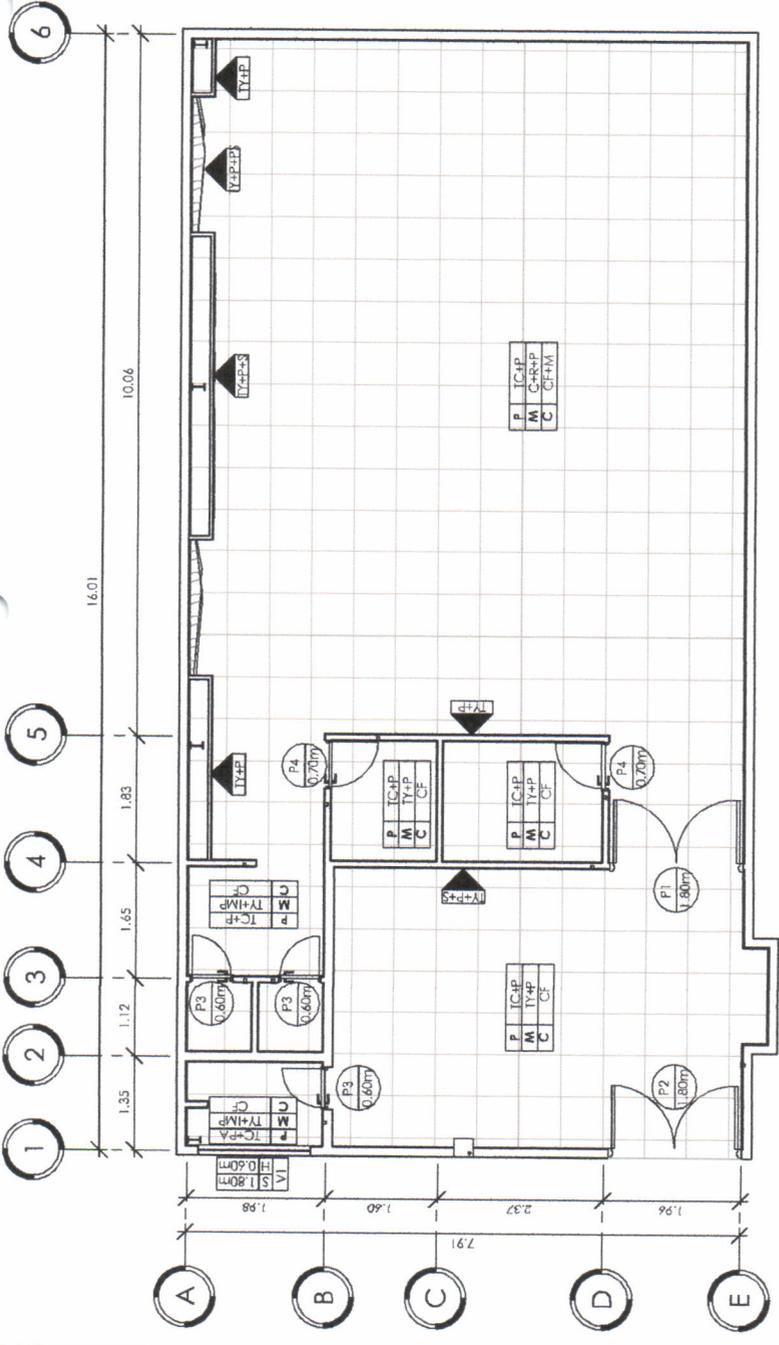

Planta de acabados
1 : 75

Planilla de acabados				
Numero	Area	Acabado en Piso	Acabado en Muro	Acabado en Cielo
1	Recepción	TC+P	TY+P	CF
2	Servicio Sanitario	TC+PA	TY+IMP	CF
3	Servicio Sanitario, Hombres	TC+PA	TY+IMP	CF+I
4	Servicio Sanitario, Mujeres	TC+PA	TY+IMP	CF+I
6	Bodega	TC+P	TY+P	CF
7	Cocineta	TC+P	TY+P	CF
5	Area de lavamanos	TC+P	TY+IMP	CF
8	Salón de consejo	TC+P	C+R+P	CF+M

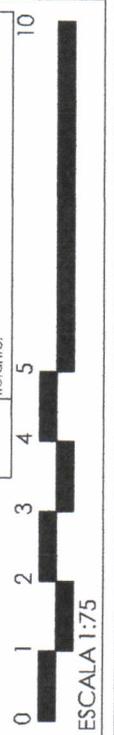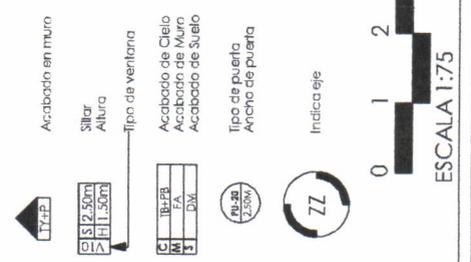

ESCALA 1:75



NORTE



Dirección:

Escuela Nacional
Central de Agricultura
-ENCA- Finca Barceña,
Villa Nueva, Guatemala

Proyecto:

Remodelación del
salón de reuniones del
Consejo Directivo de
-ENCA

Contiene:

PLANILLA DE PUERTAS Y
VENTANAS

Escala: 1 : 50

Planificador:

Jose Emmanuelle
Chavez Olivares

Fecha: 04/07/19


Observaciones:

TIMBRE

PLANO No.

5

27

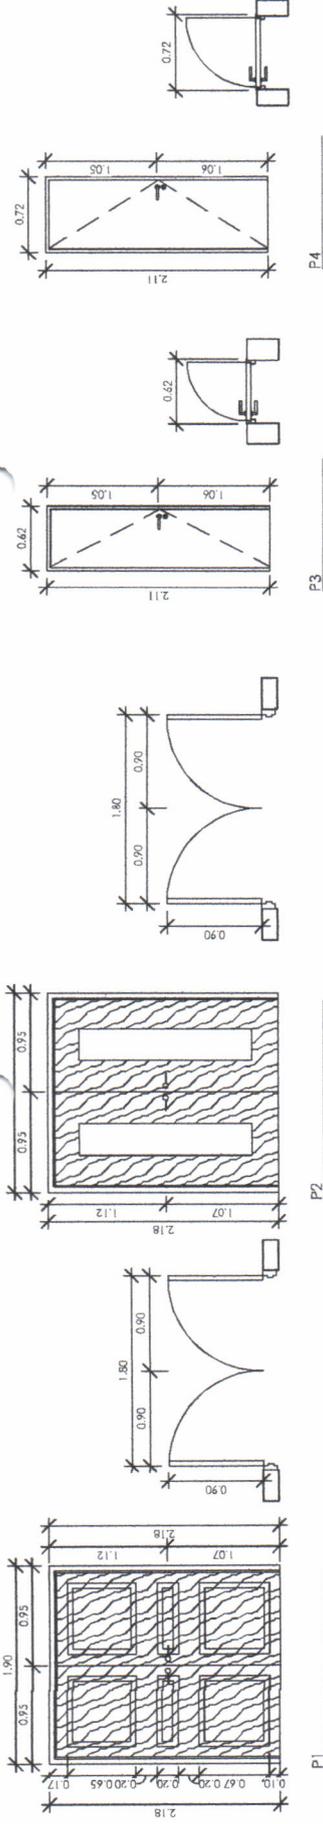


Planilla de puertas

1 : 50

Planilla de puertas			
Cantidad	Tipo	Altura	Ancho
1	P1	2.10 m	1.80 m
1	P2	2.10 m	1.80 m
3	P3	2.10 m	0.60 m
2	P4	2.10 m	0.70 m

Planilla de puertas	
Acabado	Descripción
Madera + Paneles de madera	Puerta de madera a elegir por la -ENCA con 3 paneles con moldura en bordes a elegir por la -ENCA
Madera + Vidrio nevado	Puerta de madera a elegir por la -ENCA con vidrio nevado entre paneles.
PVC imitación madera	Puerta de PVC imitación madera color blanco, chapa de aluminio anodizado a 1.00 m 3BNPT
PVC imitación madera	Puerta de PVC imitación madera color blanco, chapa de aluminio anodizado a 1.00 m 3BNPT

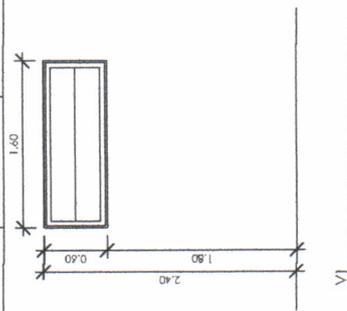

Planilla de ventanas

1 : 50

Planilla de ventanas					
Cantidad	Tipo	Altura	Ancho	Sillar	Acabado
1	VI	0.60 m	1.60 m	PVC blanco	Ventana de PVC color blanco + hoja de vidrio de 5mm



NORTE



Dirección:

Escuela Nacional Central de Agricultura - ENCA - Finca Barceña, Villa Nueva, Guatemala

Proyecto:

Remodelación del salón de reuniones del Consejo Directivo de -ENCA

Contiene:

PLANTA DE CIELOS FALSOS

Escalera: As indicated

Planificador:

Jose Emmanuel Chavez Olivares


Fecha: 04/07/19

Observaciones:

TIMBRE PLANO No.

6

27

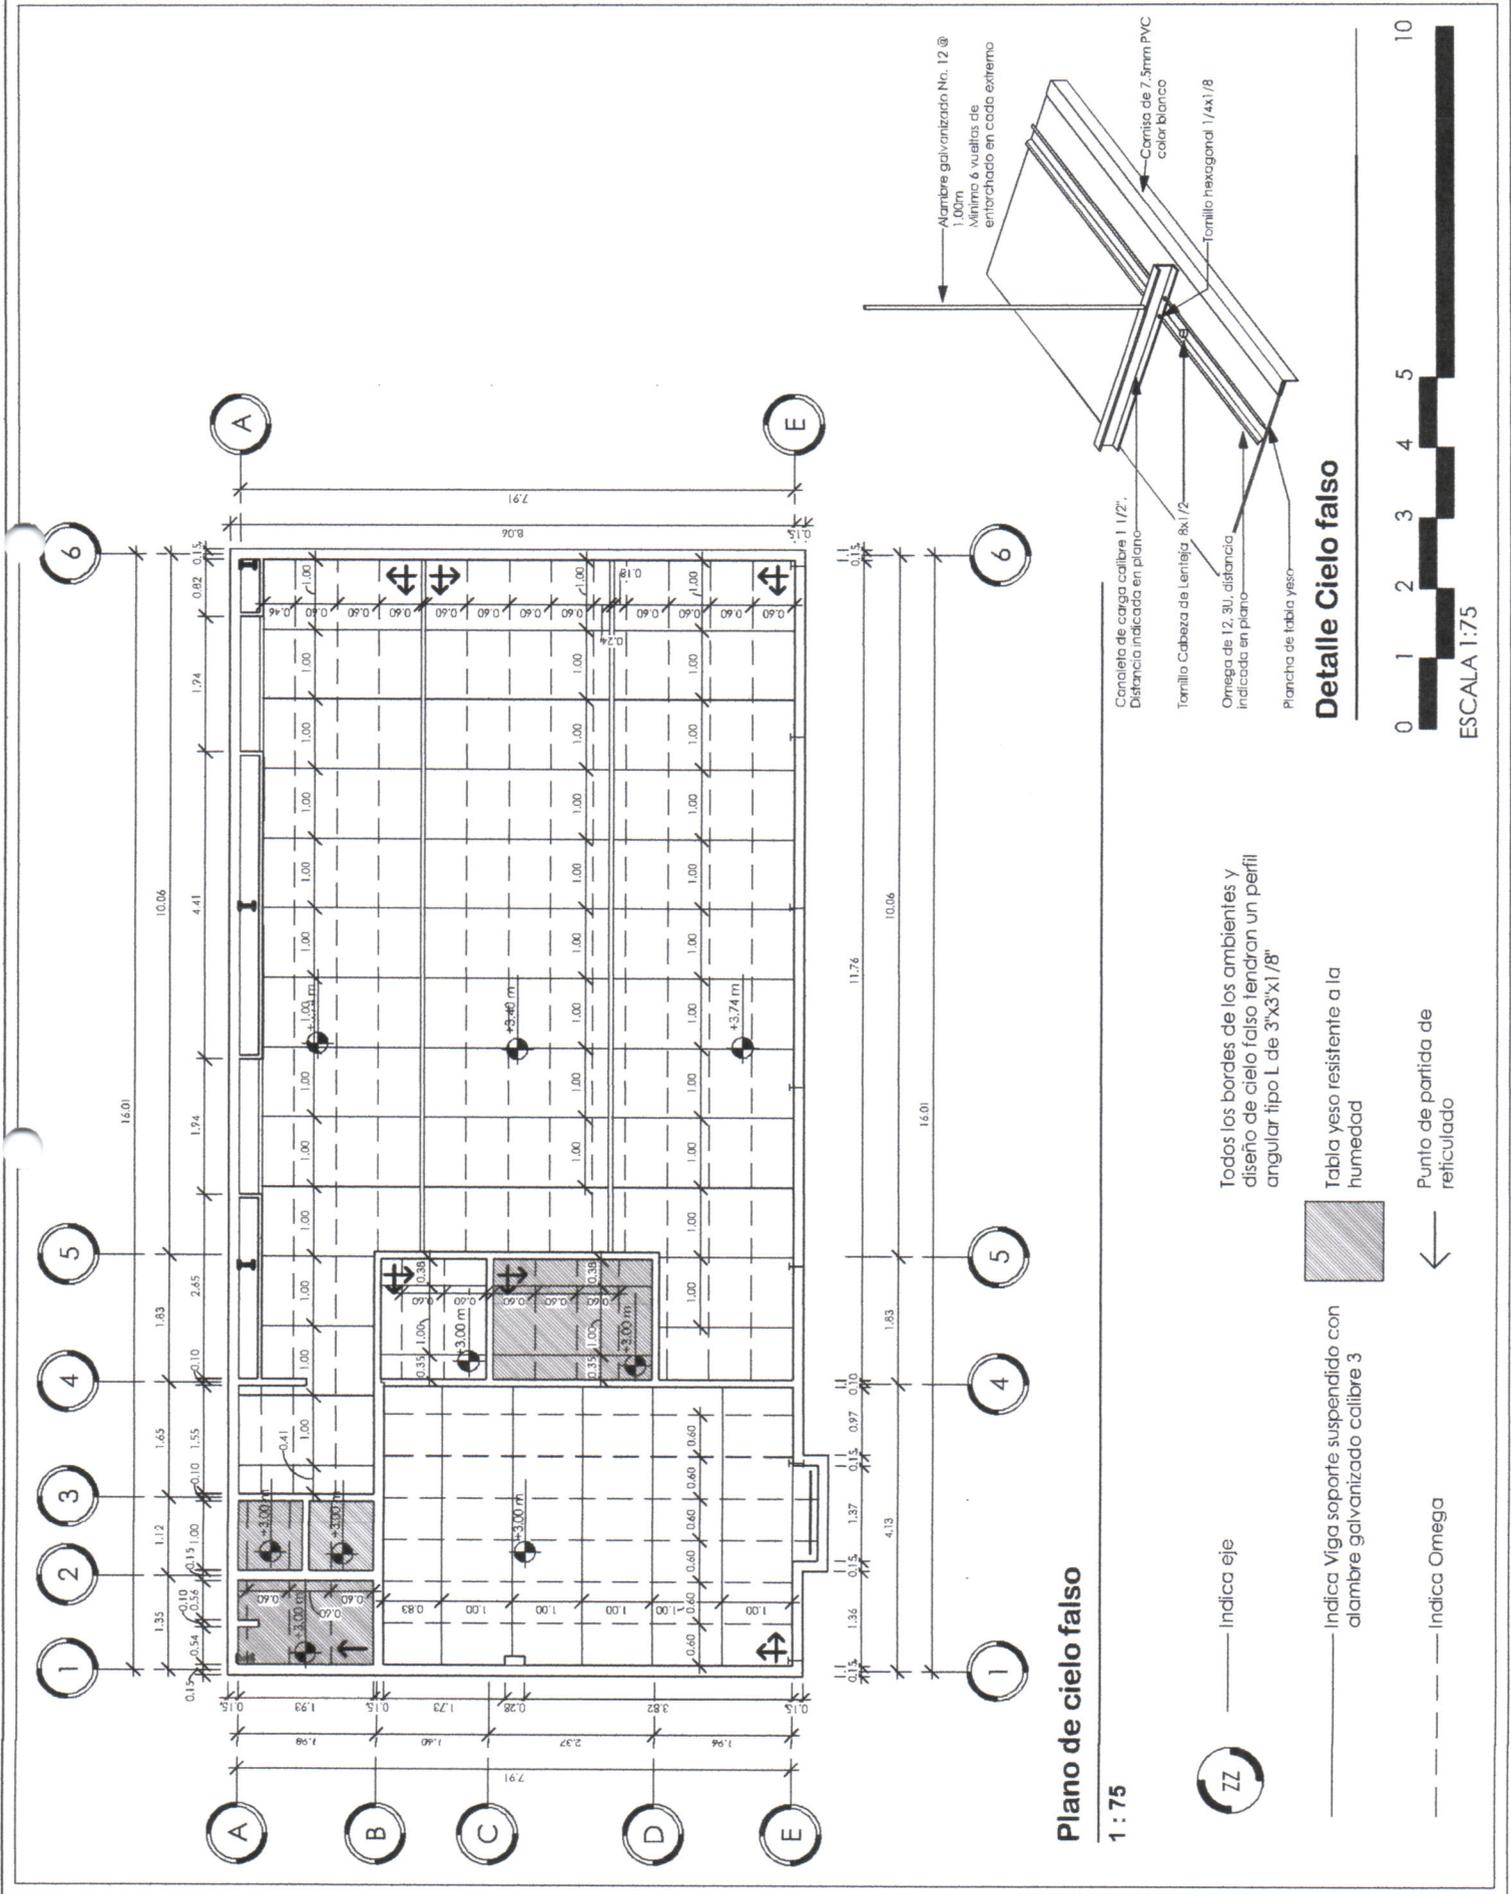

Plano de cielo falso

1 : 75



Indica eje

Indica Viga soporte suspendido con alambre galvanizado calibre 3


Indica Omega

Todos los bordes de los ambientes y diseño de cielo falso tendrán un perfil angular tipo L de 3"x3"x1/8"



Tabla yeso resistente a la humedad

Punto de partida de reticulado

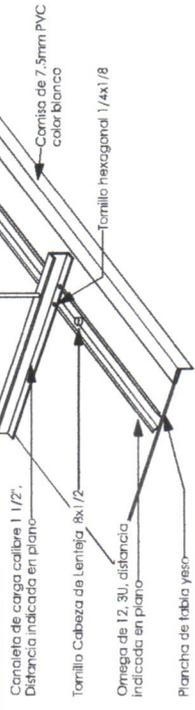

Detalle Cielo falso

0 1 2 3 4 5 10


ESCALA 1:75

Universidad de San Carlos de Guatemala
Ejercicio Profesional Supervisado de Arquitectura -**EPSDA**
Escuela Nacional Central de Agricultura -**ENCA**
Sección de Planificación Institucional

ANEXO 5


Modelado del edificio de las nuevas Residencias Estudiantiles de hombres y mujeres.



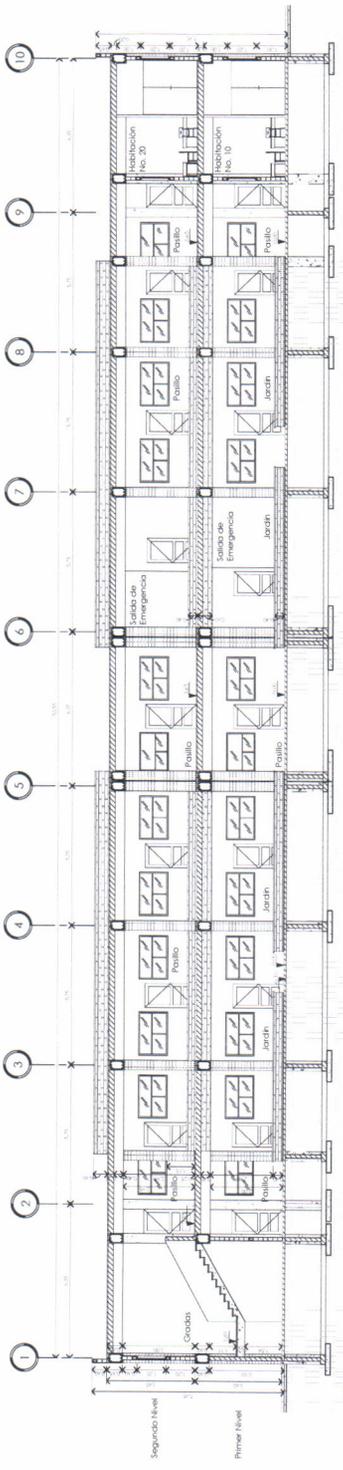


1 Sección Longitudinal

1 : 100

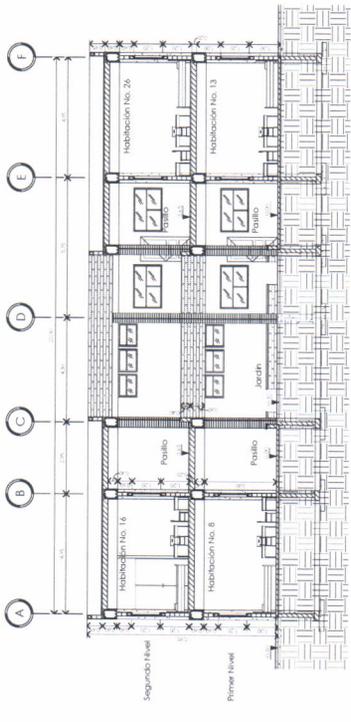

2 Sección Transversal 1

1 : 100

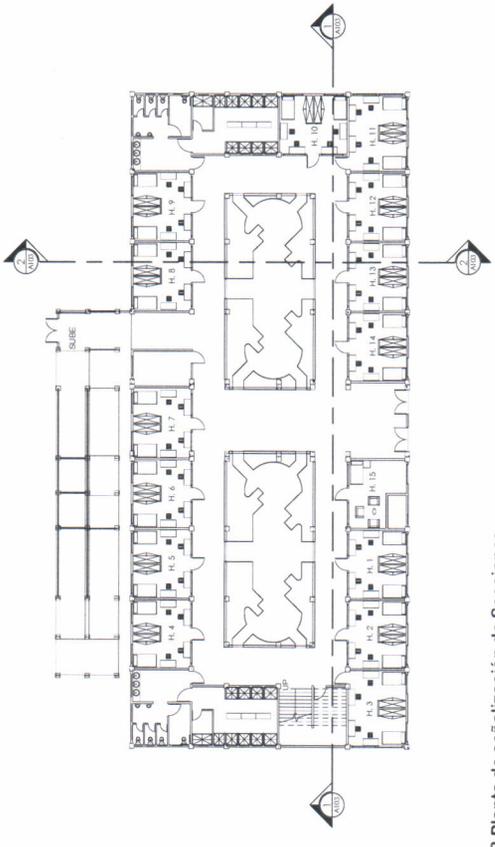

3 Planta de señalización de Secciones.

1 : 200




INGENIERIA Y ESTRUCTURA
 INGENIERIA Y ESTRUCTURA S. DE RL
 CARRILLO 1575 N
 BOGOTÁ, COLOMBIA
 TEL: (57) 310 450 1000
 WWW.INGENIERIAESTRUCTURA.COM


ESTUDIO DE INGENIERIA Y ARQUITECTURA DE PROYECTO DE
 INGENIERIA Y ESTRUCTURA PARA EL DISEÑO DE
 RESIDENCIAS ESTUDIANTILES
 ESCUELA NACIONAL CENTRAL DE AGRICULTURA
 Y MECANICA, VILLAVIEJA, GUERMEZALVA.

INGENIERIA Y ESTRUCTURA
E T I E H D I P V
 INDICADA


Secciónes
Anexo 3
 NOVIEMBRE 2018

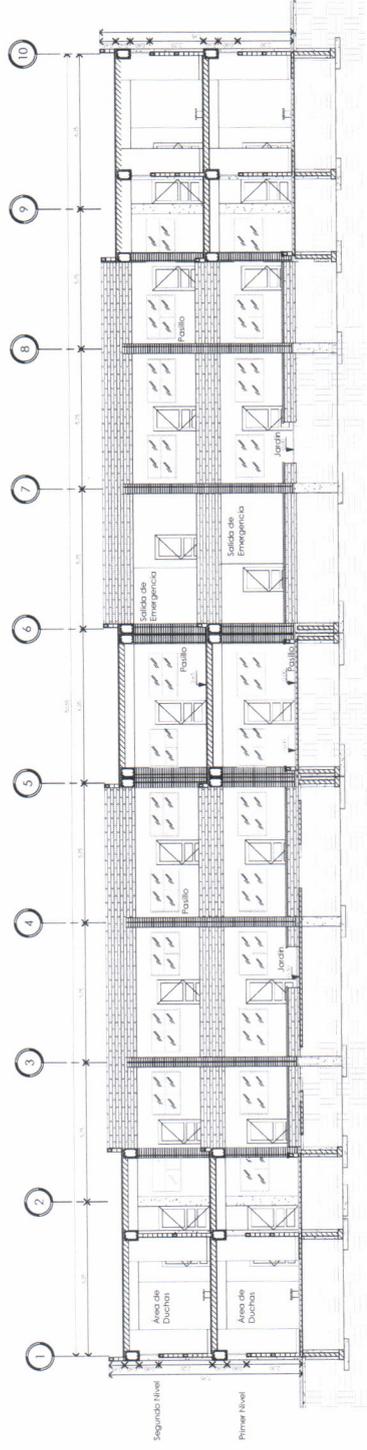


1 Sección Longitudinal 2
1 : 100

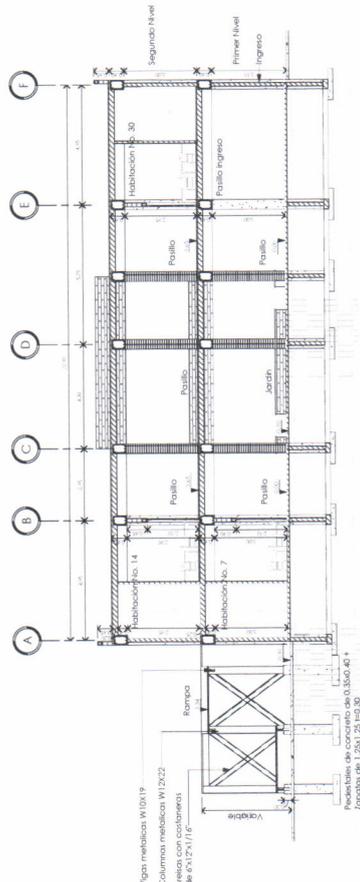

2 Sección 0
1 : 100

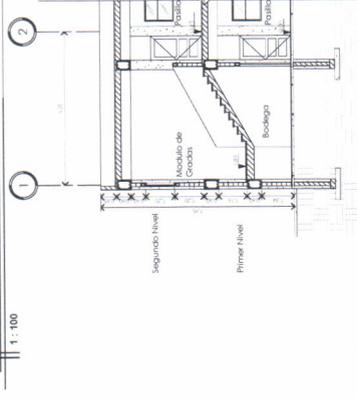

4 Sección de Gradas
1 : 100

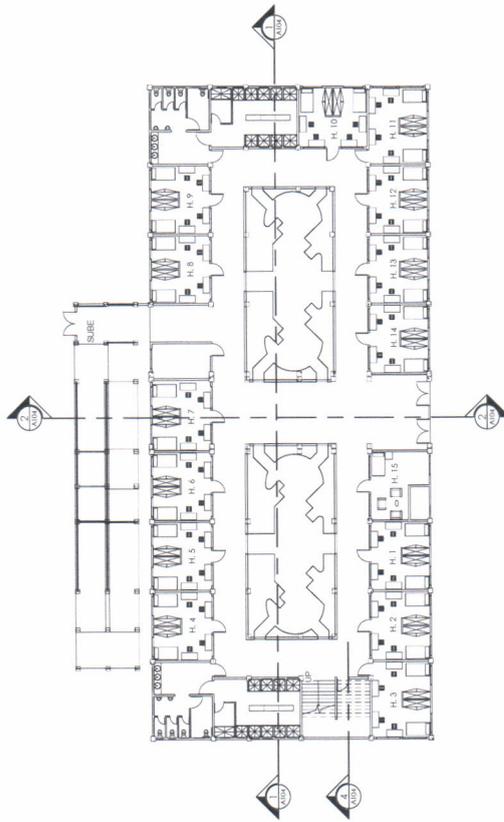


3 Planta de señalización de secciones
1 : 200




INGENIERIA Y ESTRUCTURA
INGENIERIA TECNICA PARA PROYECTOS DE CONSTRUCCION
WWW.INGENIERIA Y ESTRUCTURA.COM
CALLE 10, ZONA INDUSTRIAL, CARRANZA, GUATEMALA
INSTITUTO GUATEMALTECO DE INVESTIGACION Y PROYECTOS DE CONSTRUCCION (INGEP)
PROYECTO: PLAN NACIONAL CENTRAL DE ARQUITECTURA
UBICACION: FINCA BARCELON, VILLA NUEVA, GUATEMALA, C.A.

SECCIONES
ETIAE HIDIPV
INDICADA
NOVIEMBRE 2018


Anexo 3
Escala: 1:100

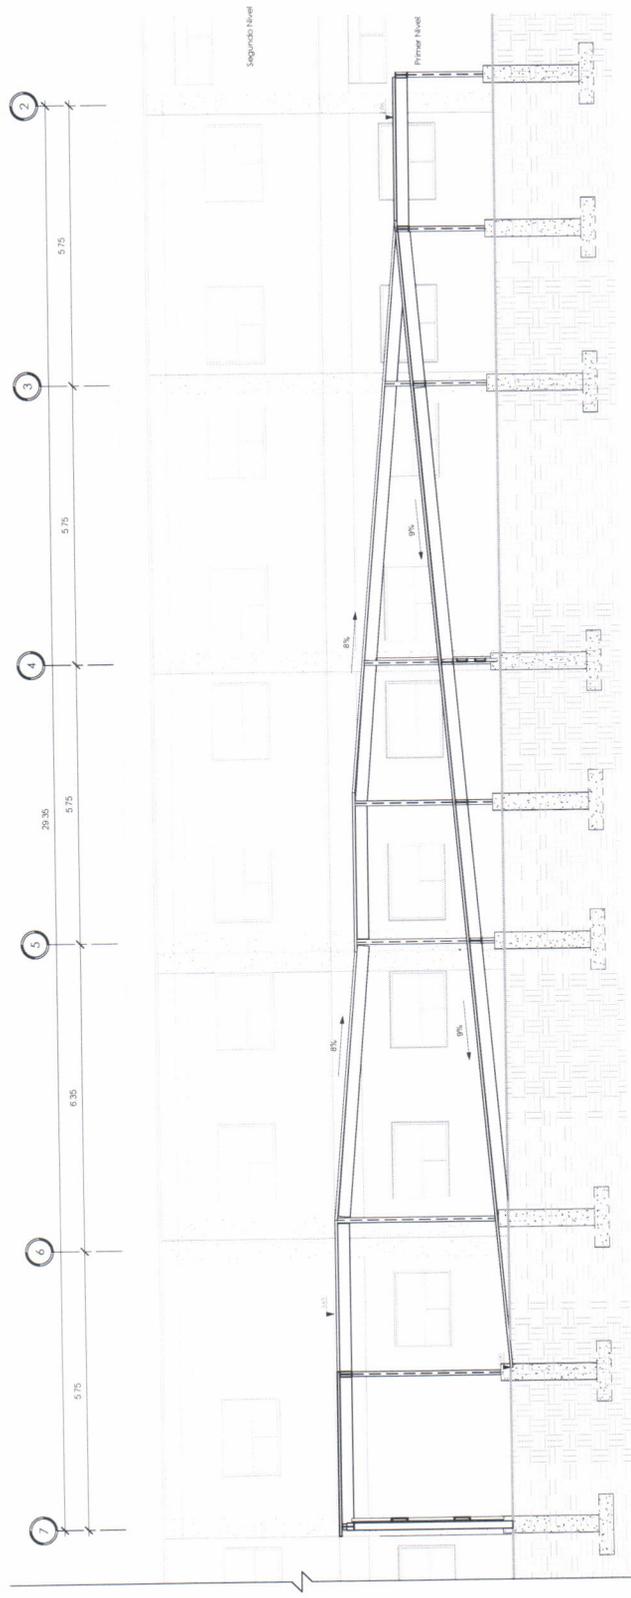

2 Sección longitudinal rampa
1:50

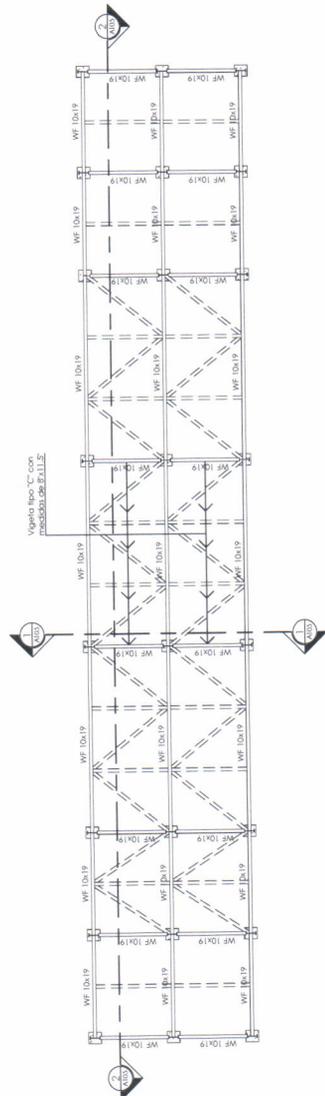


3 Planta de señalización de Secciones
1:75

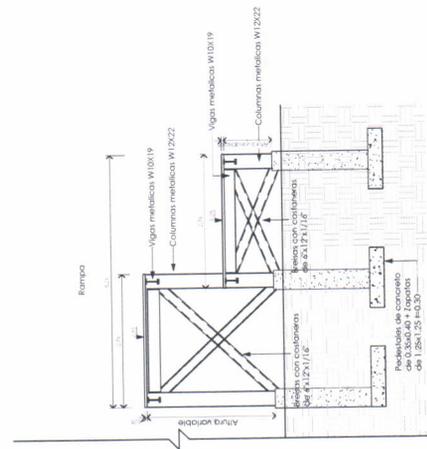


1 Sección rampa
1:50

 INGENIERIA Y ESTRUCTURA INGENIERIA EN LA CARA PARA PROFESIONALES DE CONSTRUCCION www.ingenieriaestructura.com email: ingenieriaestructura@gmail.com	
PROYECTO DE RECONSTRUCCION DEL CENTRO DE INVESTIGACIONES Y SERVICIOS DE INGENIERIA Y ESTRUCTURA EN LA ZONA DE LA AV. 14 DE SEPTIEMBRE EN LA ZONA DE LA AV. 14 DE SEPTIEMBRE EN LA ZONA DE LA AV. 14 DE SEPTIEMBRE	INGENIERIA Y ESTRUCTURA IE T A E H D I P V INDICADA Secciones Noviembre 2018 No. 10/18


Anexo 3

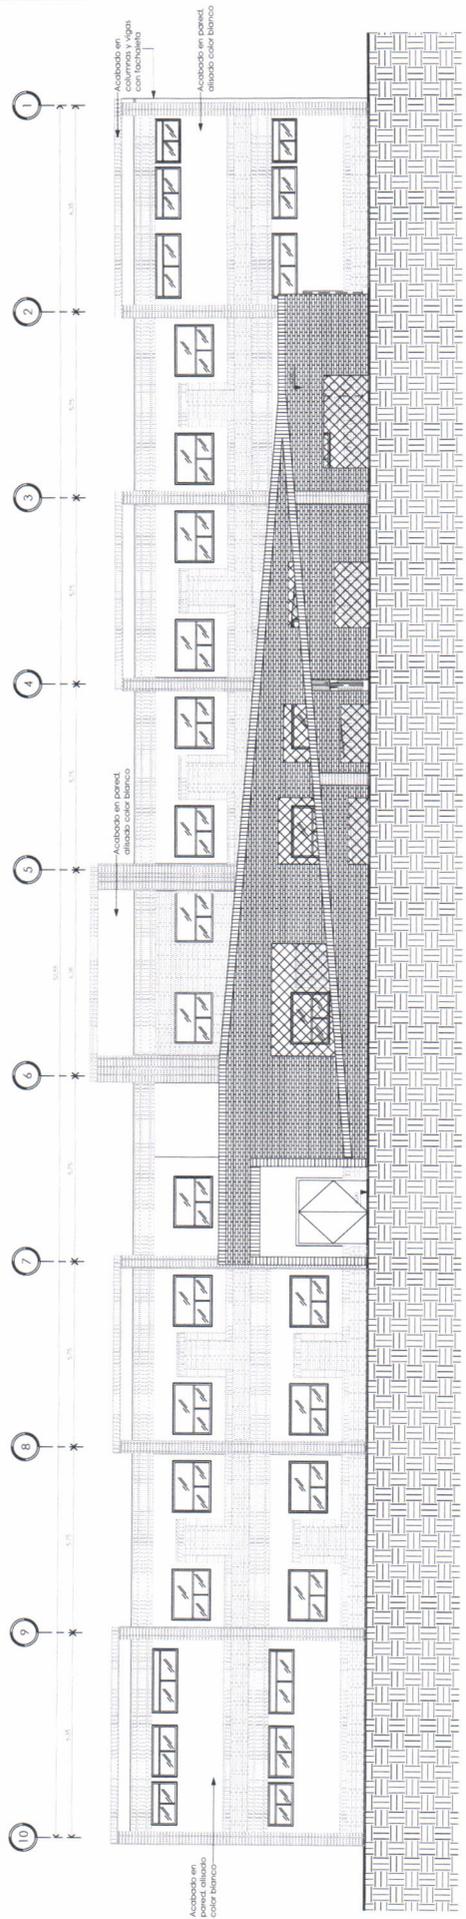

1 Elevación posterior
1:75

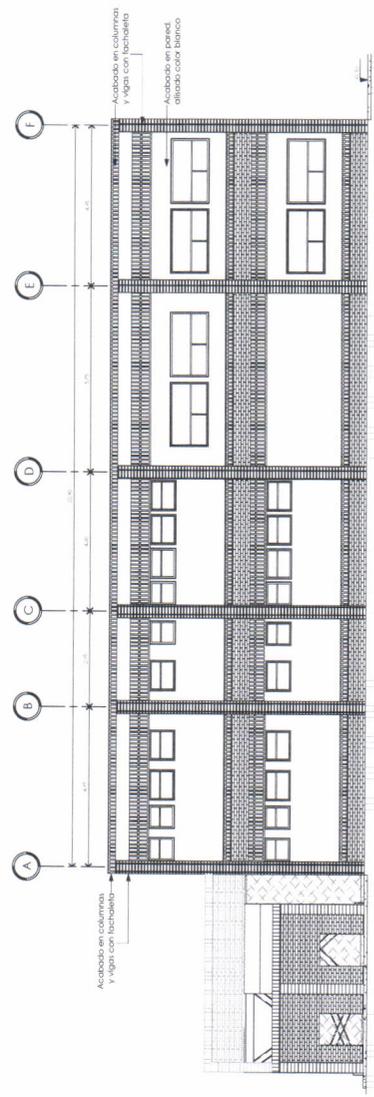

3 Alzado 0 - a1
1:75

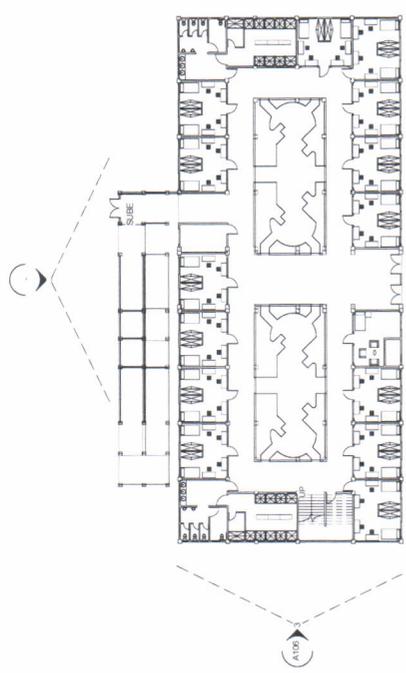

2 Planta de señalización de Elevaciones
1:250



INGENIERIA Y ESTRUCTURA
INGENIERIA TECNICA PARA PROYECTOS DE CONSTRUCCION
www.ingenieriaestructura.com
email: ingenieriaestructura@gmail.com
TEL: 502 2332 7232

INGENIERO EN CARTELERA DE INGENIERIA Y ESTRUCTURA
RESPONSABLE ESTADONALMENTE: INGENIERO EN CARTELERA DE INGENIERIA Y ESTRUCTURA
INGENIERO EN CARTELERA DE INGENIERIA Y ESTRUCTURA
INGENIERO EN CARTELERA DE INGENIERIA Y ESTRUCTURA

INGENIERIA Y ESTRUCTURA
Ingeniero Profesional e Ingeniero
IE TAE H D P V

INDICADA
NOVIEMBRE 2018


Anexo 3
Elevación

Universidad de San Carlos de Guatemala
Ejercicio Profesional Supervisado de Arquitectura -**EPSDA**
Escuela Nacional Central de Agricultura -**ENCA**
Sección de Planificación Institucional

ANEXO 6

**Remodelación de las casetas de
comida reubicándolas en el área de
gimnasio de la -ENCA.**



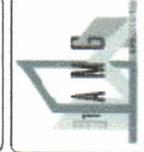

Proyecto:
Remodelación de las
casillas de comida
ubicadas en el
Parque Administrativo
de la ENCA

Dirección:
Escuela Nacional
Central de Agricultura
-ENCA- Finca Barcano,
Villa Nueva, Guatemala


Contiene:
Planta de Arquitectura

Escala: As indicated

Espejado:
Jose Emmanuelle
Chavez Olivares
0508819

Diseño:
Dibujo:
Revisó:
Observaciones:
A.1

TMBRE
01 / 24

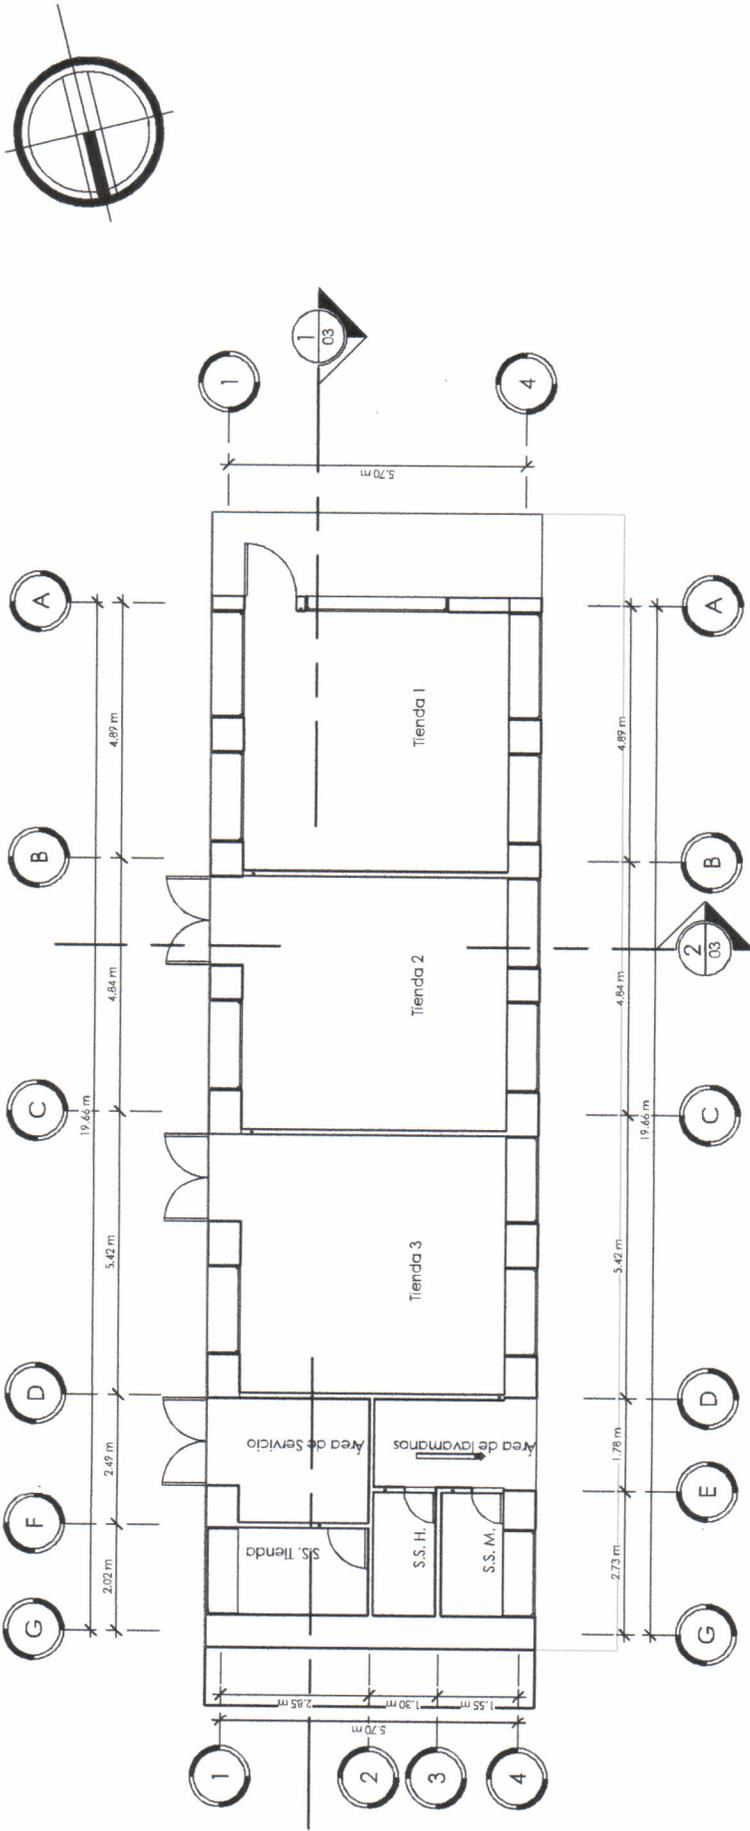


11. Planta de Arquitectura

1 : 100

TABLA DE ÁREAS		
NUMERO	NOMBRE DEL ÁREA	ÁREA
1	Tienda 1	25 m²
2	Tienda 2	25 m²
3	Tienda 3	25 m²
4	Area de lavamanos	Not Enclosed
5	S.S. H.	3 m²
6	S.S. M.	3 m²
7	Area de Servicio	4 m²
8	S.S. Tienda	4 m²

- Indica numero de vista
- Indica numero de plano
- Indica eje
- Indica numero de vista 3D

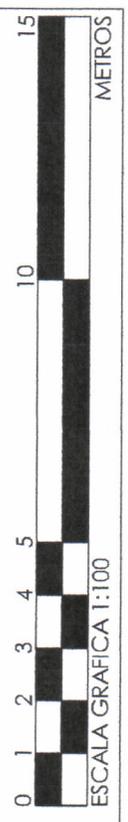



Proyecto:
Remodelación de las
casetas de comida
ubicadas en el
parque administrativo
de la ENCA

Dirección:
Escuela Nacional
Central de Agricultura
-ENCA- Finca Barrera,
Villa Nueva, Guatemala

Contiene:
Planta Amoblada


Escala: As indicadas

Episista:
Jose Emmanuel
Chavez Olivares

Diseño:
Dibujó:
Revisó:

Observaciones:
A.1


TIMBRE
02
24

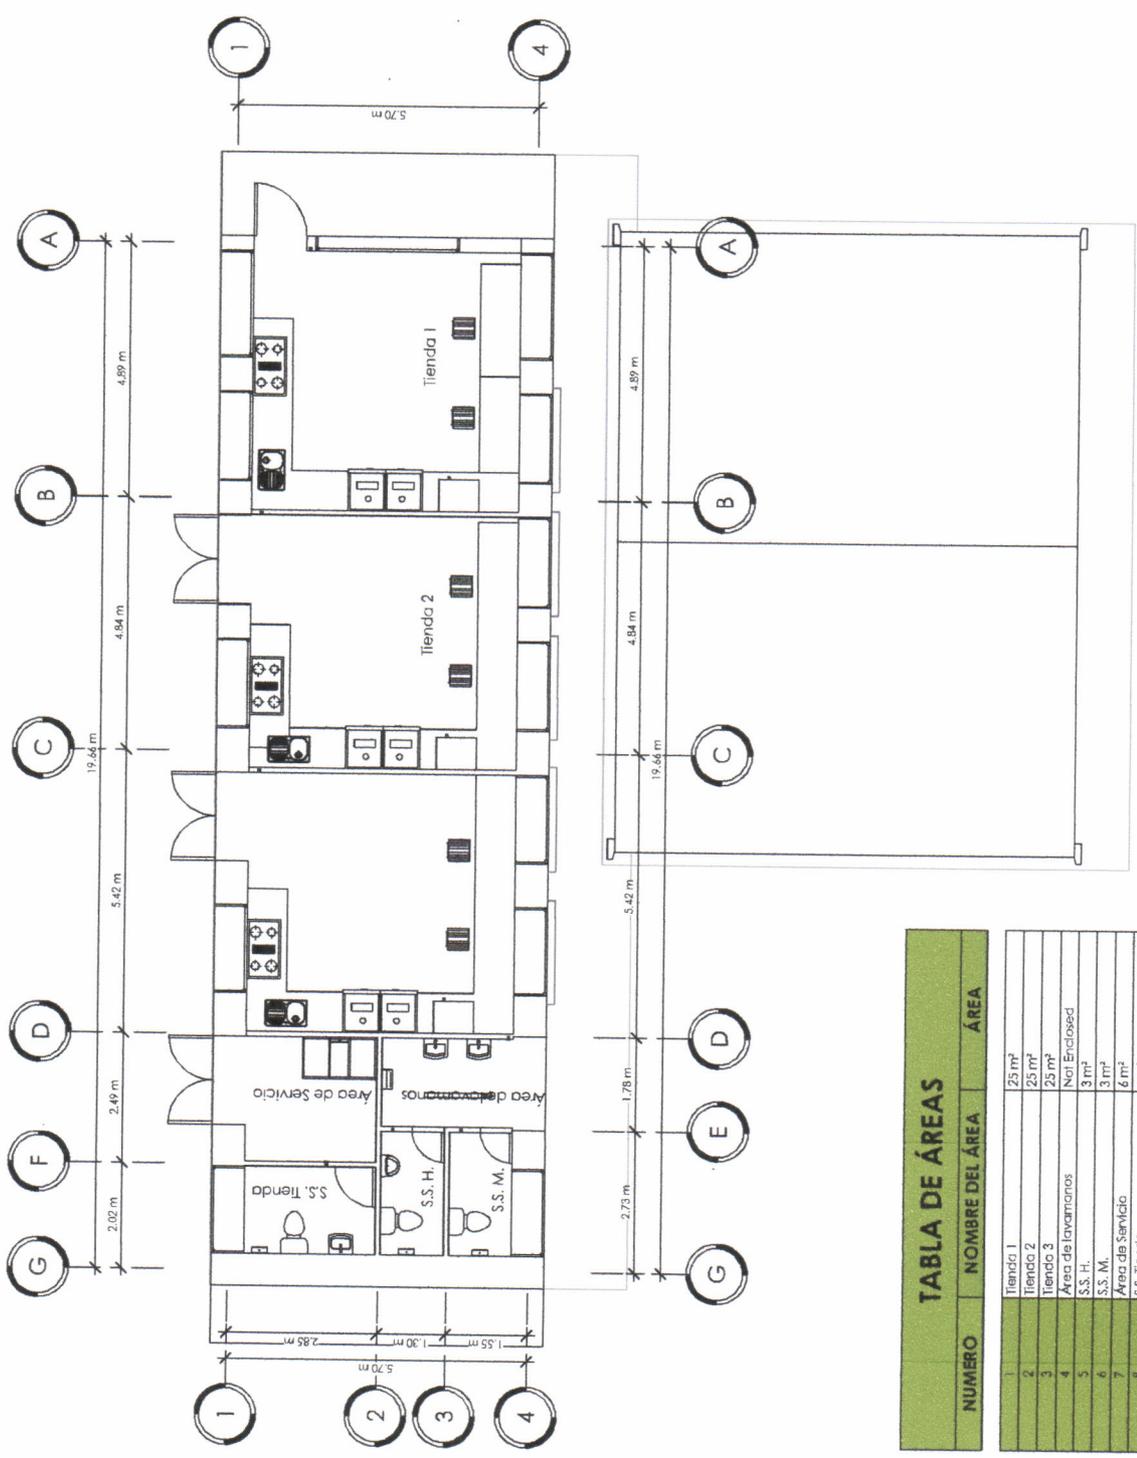


NUMERO	NOMBRE DEL AREA	AREA
1	Tienda 1	25 m ²
2	Tienda 2	25 m ²
3	Tienda 3	25 m ²
4	Area de lavamanos	Not Enclosed
5	S.S. H.	3 m ²
6	S.S. M.	3 m ²
7	Area de Servicio	6 m ²
8	S.S. Tienda	4 m ²

1.1. Planta Amoblada


1 : 100

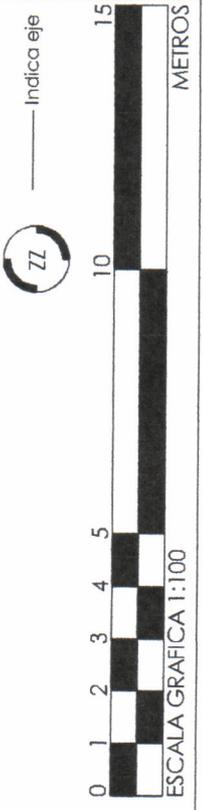

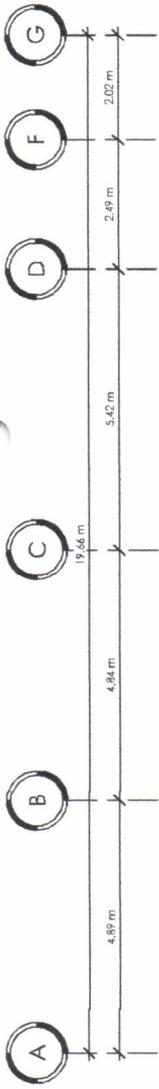


1 1. Sección Longitudinal

1 : 100

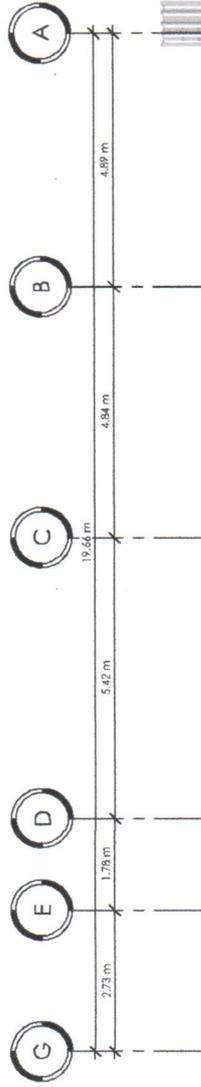


3 1. Fachada Frontal

1 : 100

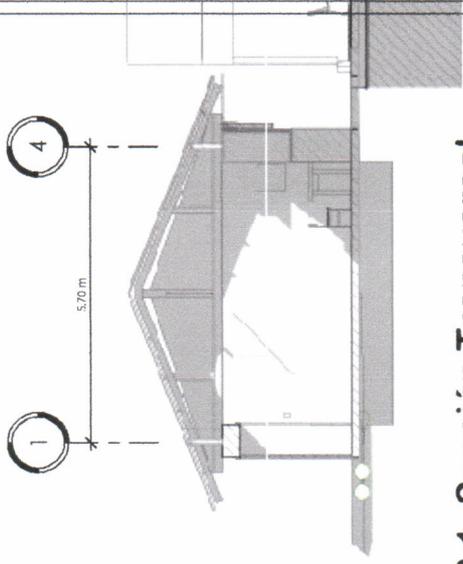

2 1. Sección Transversal

1 : 100

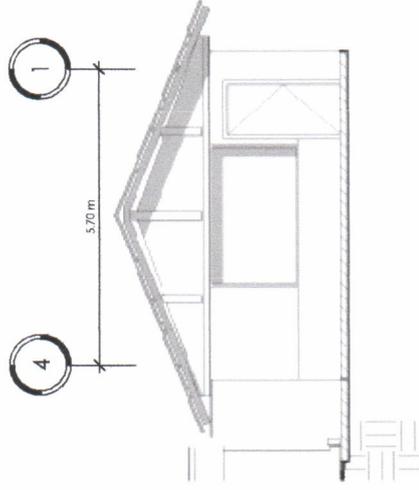


4 1. Fachada Lateral

1 : 100



Indica eje

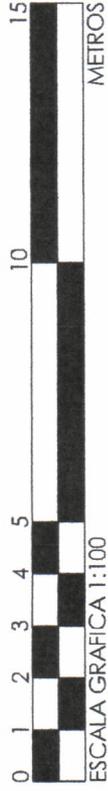

Proyecto:
Remodelación de las
casetas de comida
ubicadas en el
parqueo administrativo
de la ENCA.

Dirección:
Escuela Nacional
Central de Agricultura
-ENCA- - Finca Barceno,
Villa Nueva, Guatemala

Contiene:
Secciones y
Elevaciones

Escala: As indicated.

Episista:
Jose Emmanuelle
Chavez Olivares

CS/08/17

Diseño:

Dibujo:

Revisor:

Clasificación:
A 1

TIMBRE
03
24



Proyecto:
Remodelación de las
casetas de comida
ubicadas en el
parqueo administrativo
de la ENCA

Dirección:
Escuela Nacional
Central de Agricultura
-ENCA- Finca Barcena,
Villa Nueva, Guatemala


Contiene:
Plano de demolición

Escala: As indicated

Especialista:
Jose Emmanuelle
Chavez Olivares

05/08/19

Diseño:
Dibujó:
Revisó:
Observaciones:
A.1

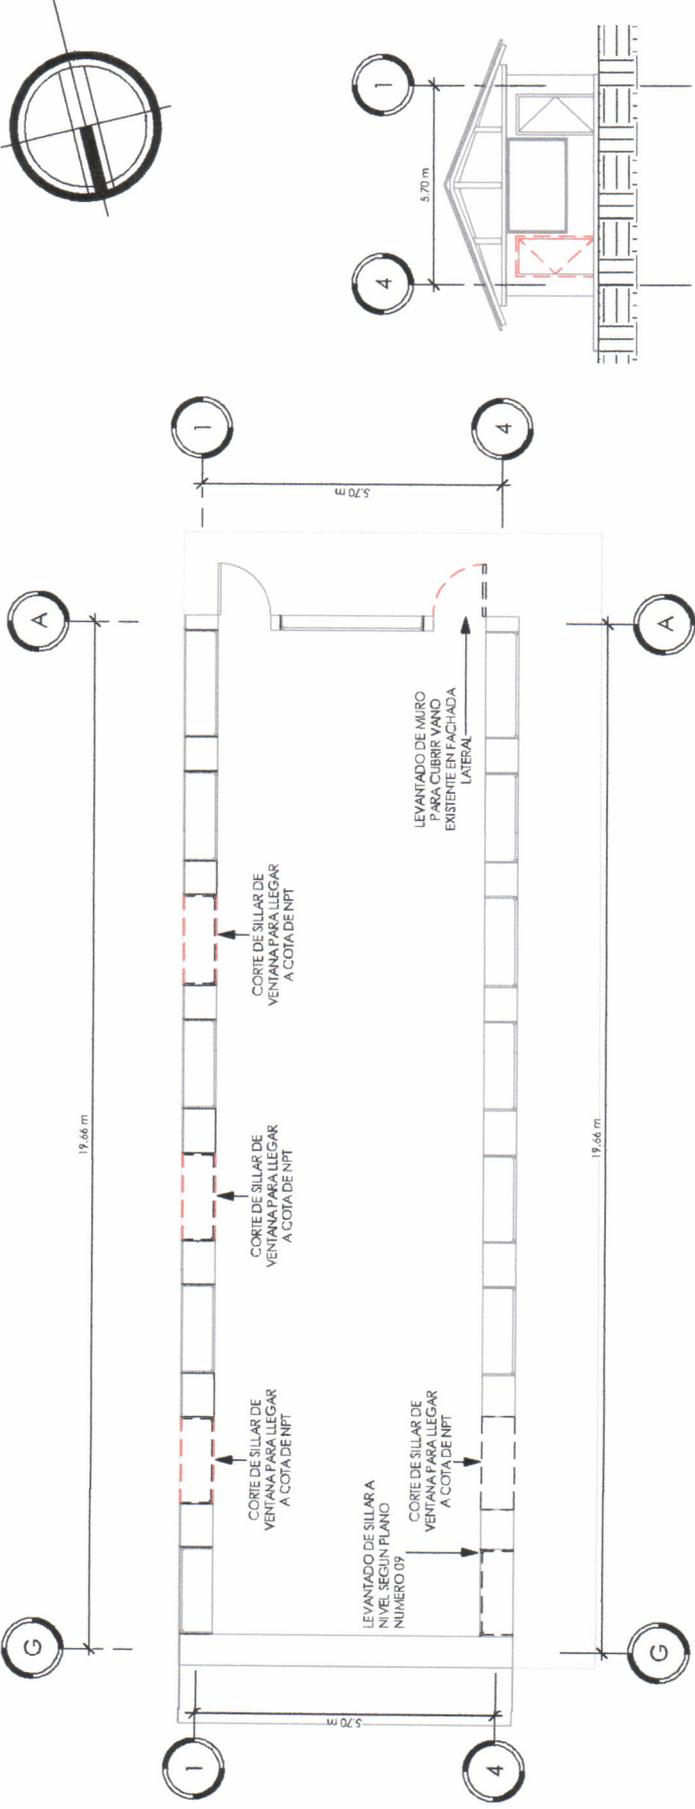


1 1. Planta de Demolición

1 : 100


3 MODIFICACIÓN FACHADA LATERAL

1 : 150

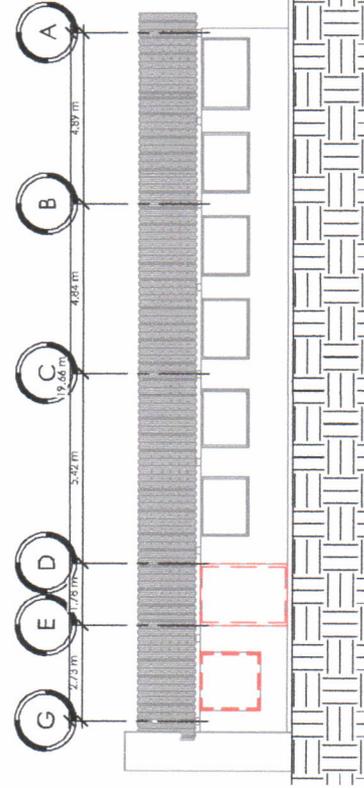


2 MODIFICACIÓN FACHADA POSTERIOR

1 : 150

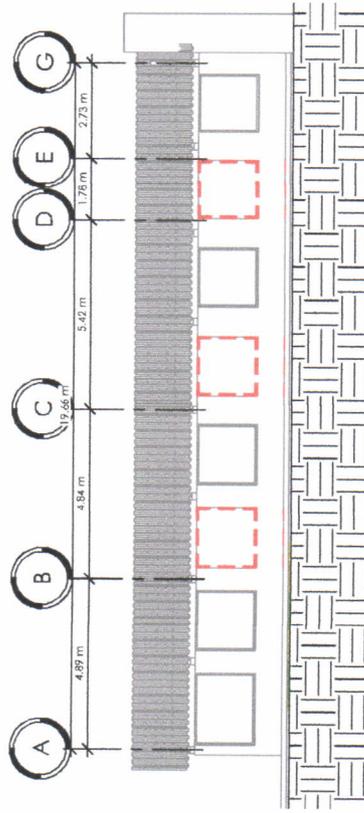

4 MODIFICACIÓN FACHADA FRONTAL

1 : 150

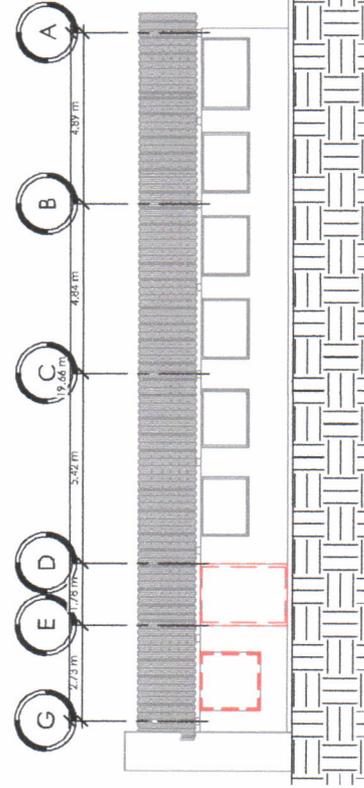



Proyecto:
Remodelación de las
casetas de comida
ubicadas en el
parque administrativo
de la ENCA

Dirección:
Escuela Nacional
de Arquitectura
-ENCA- Fisco, Bodega,
Villa Nueva, Guatemala

Contiene:
Plano de remodelación


Escala: As Indicated

Episita:
Jose Emmanuelle
Chavez Olivares


USABILITY

Diseño:
Dibujo:
Revisó:
Observaciones:
A. 1

05
TMBRE
24

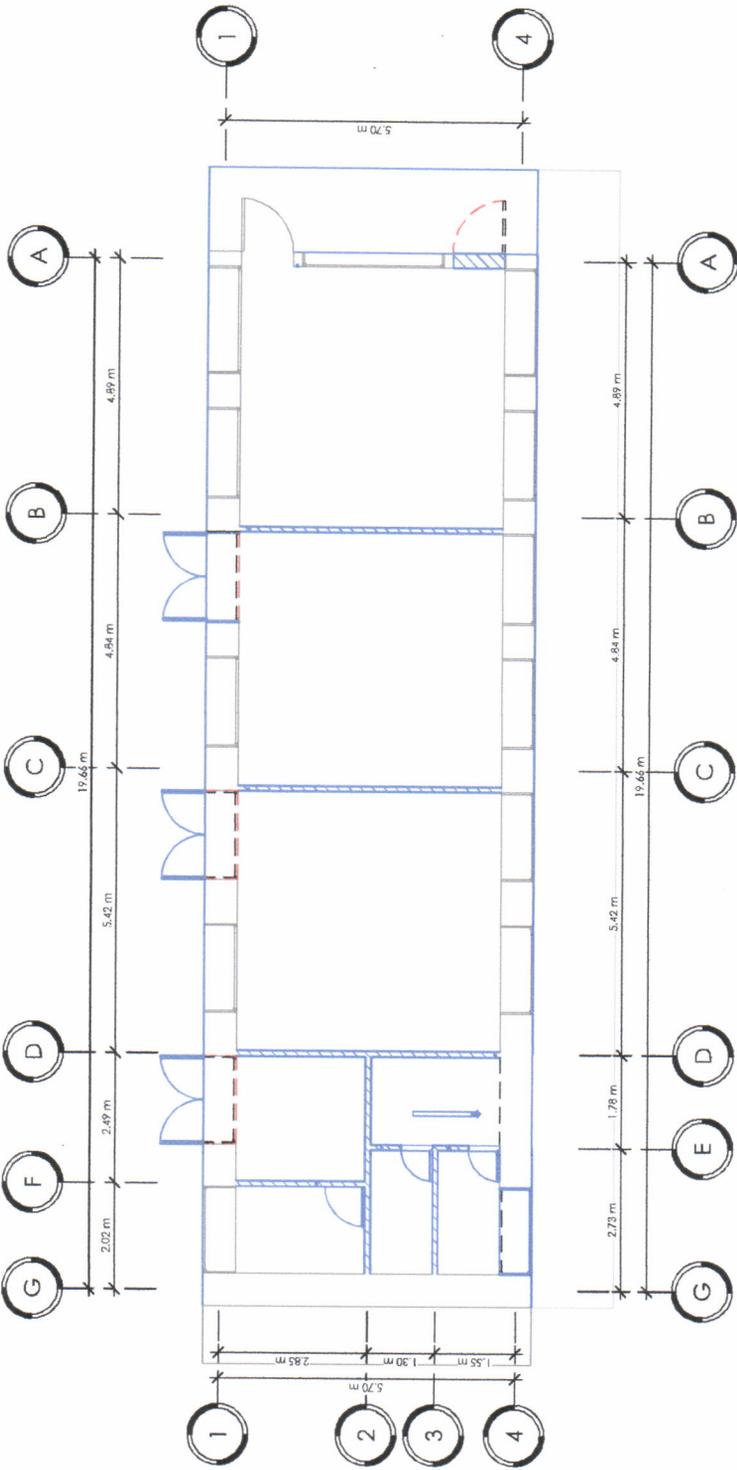

-  Indica eje
-  Indica Demolición
-  Indica Remodelación
-  Indica Construcción existente

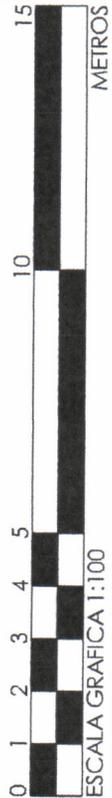

11. Planta de Remodelación

1 : 100



Proyecto:
Remodelación de las
casetas de comida
ubicadas en el
parque administrativo
de la ENCA

Dirección:
Escuela Nacional
Central de Agricultura
-ENCA- Finca Barcena,
Villa Nueva, Guatemala

Contiene:
Planta acotada


Escala: As indicated

Episita:
Jose Emmanuelle
Chavez Olivares

05/07/19

06
TIMBRE

24

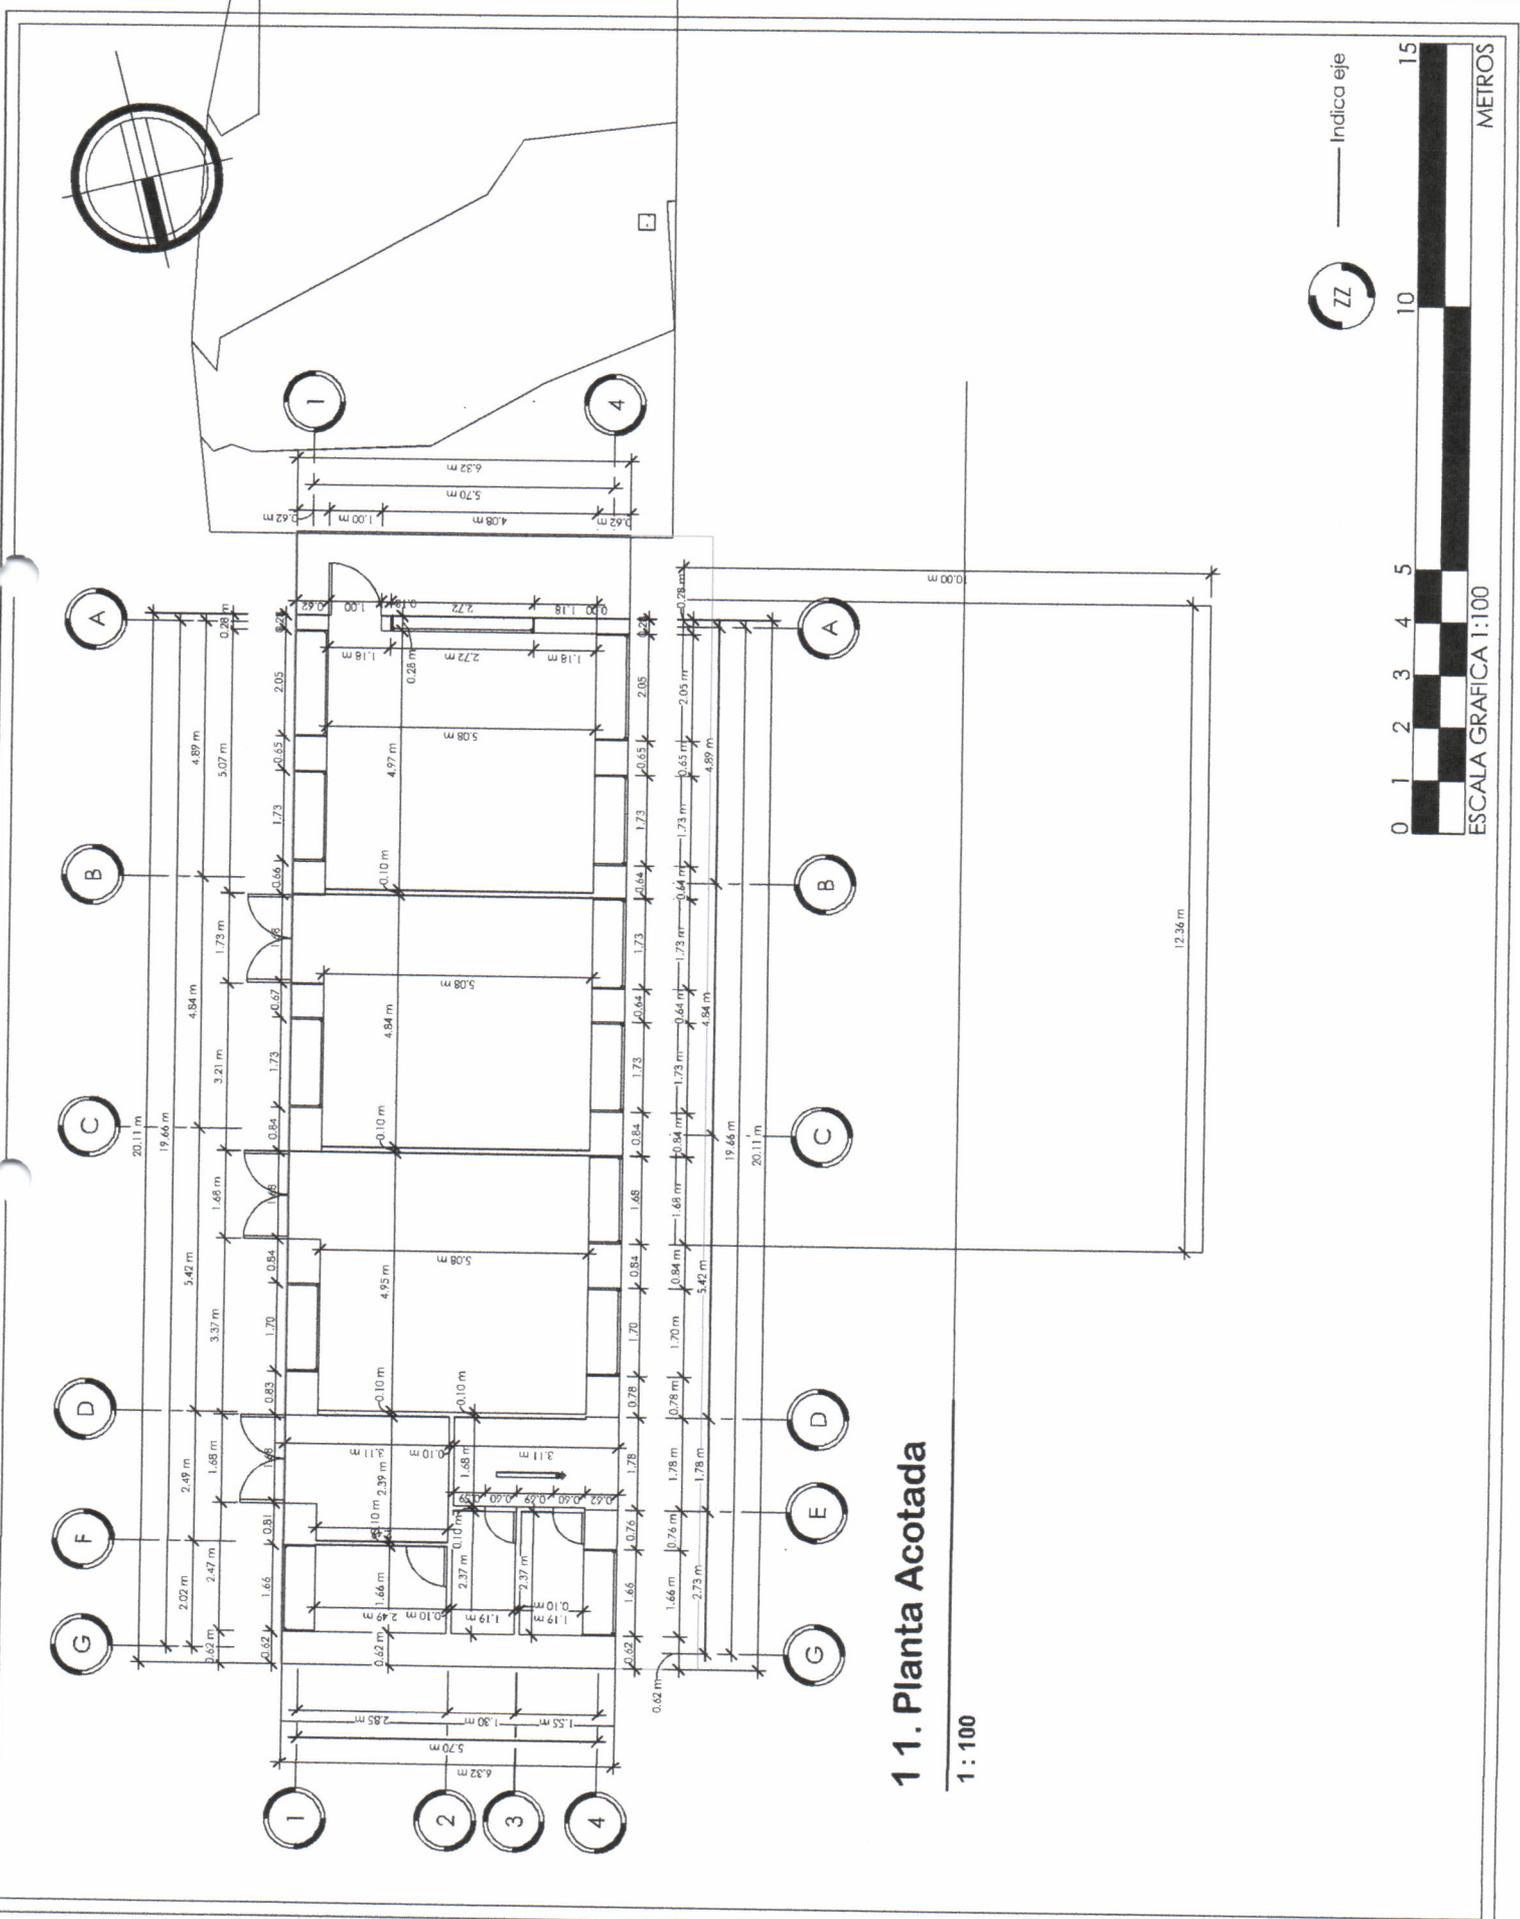



Proyecto:
Remodelación de las
casillas de comida
ubicadas en el
parqueo administrativo
de la ENCA

Dirección:
Escuela Nacional
Central de Agricultura
-ENCA - finca Barceño,
Villa Nueva, Guatemala

Contiene:
Plano de acabados

Escala: As indicated

Espejista:
Jose Emmanuel
Chavez Olivares
05/09/19

Diseño:
Designer
Dibujo:
Author
Revisó:
Checker
Observaciones:
A. 1

07
TMBRE
24



SIMBOLOGIA


Acabado en muro

Acabado de Cielo
Acabado de Muro
Acabado de Suelo

Indica eje

C	SC
M	SC
Y	GR
DVA	GR

ZZ

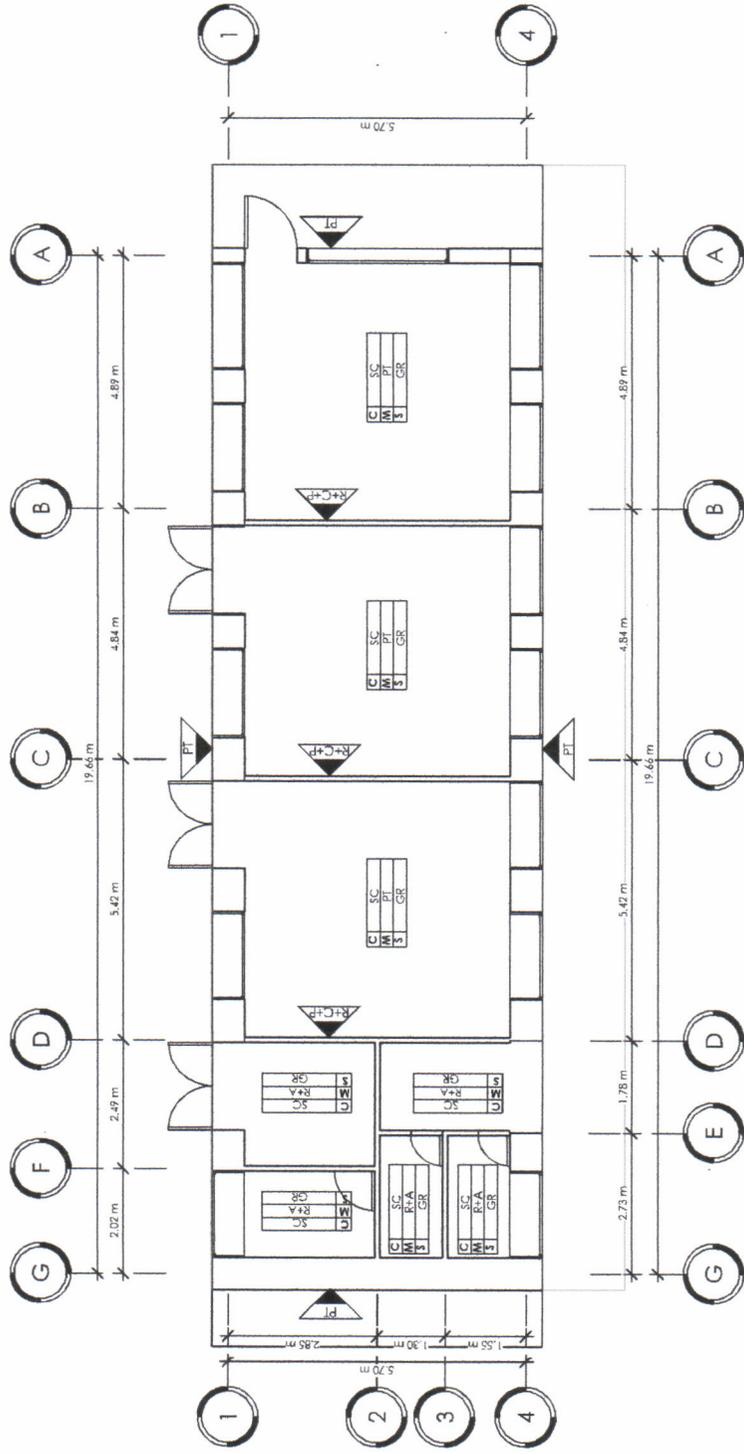

11. Planta de Acabados

1 : 100

Planilla de acabados		Acabado en muro	Acabado en suelo	Acabado en cielo
No.	Nombre	Área		
1	Tienda 1	25 m ²	GR	PT
2	Tienda 2	25 m ²	GR	PT
3	Tienda 3	25 m ²	GR	PT
4	Área de lavamanos	Enclosed	GR	R+A
5	S.S. H.	3 m ²	GR	R+A
6	S.S. M.	3 m ²	GR	R+A
7	Área de Servicio	6 m ²	GR	R+A
8	Área de Servicio	6 m ²	GR	R+A

SIMBOLOGIA	DESCRIPCIÓN
PT	DOS CAPAS DE PINTURA COLOR BLANCA, BAJO EN VOC. ALTA RESISTENCIA CONTRA IMPERMEABILIZANTE BAJO EN VOC. ALTA APLICACIÓN CUALQUIER RASTRO DE POLVO, GRASA O ALGÚN MATERIAL QUE IMPIDA LA ADHERENCIA ADECUADA DE LA MISMA.
R+A	REPELLO CON ESPESOR DE 5MM A BASE DE LIDE CAL HIDRATADA, 3 DE ARENA AMARILLA CERNIDA Y 1/10 DE CEMENTO LUGC + AZÚCRO RECTANGULAR, FORMATO 0.20X0.30M, COLOR BLANCO, ACABADO BRILLANTE, PEI III, VMI I, NO. CARAS 1, COLOCADO SOBRE UNA CAPA DE MORTERO PARA CERÁMICO, SISA DE 2MM COLOR BLANCO, HASTA UNA ALTURA DE 3.40M SOBRE EL NIVEL DE PISO TERMINADO.
R+C-P	REPELLO CON ESPESOR DE 5MM A BASE DE LIDE CAL HIDRATADA, 3 DE ARENA AMARILLA CERNIDA Y 1/10 DE CEMENTO LUGC + CERNIDO VERTICAL A BASE DE CAL HIDRATADA Y ARENA BLANCA + DOS CAPAS DE PINTURA COLOR BLANCA IMPERMEABILIZANTE, BAJO EN VOC. ALTA RESISTENCIA CONTRA ALCAALINIDAD, HONGOS ALGAS Y MOHO.

SIMBOLOGIA	DESCRIPCIÓN
GR	PISO DE GRANITO CONFORMADO POR LOSETAS PREFABRICADAS DE GRANITO, VIBRADAS Y PRENSADAS EN MÁQUINA CON DIMENSIONES DE 0.33m x 0.33m. LA CARA SERÁ A BASE DE CEMENTO GRIS Y GRANITO DE UNA PROPORCIÓN DE 25% DE GRANITO DE MÁRMOL Y 50% DE PIEDRIN GRIS. EL TAMAÑO DE LOS GRANOS NO SERÁ MENOR DE 3/16" NI MAYOR DE 1/2". SE COLOCARÁ EL PISO SOBRE UNA CAPA DE SELECTO COMPACTADO DE 7cms Y POSTERIOR SE APLICARÁ UNA MEZCLA DE "LECHADA" (MEZCLA DE CEMENTO + AGUA) PARA LA APLICACIÓN DE LA SISA LA CUAL TENDRÁ UNA DIMENSIÓN DE 1mm ENTRE PISO Y PISO.

ACABADO	DESCRIPCIÓN
SC	APLICACIÓN DE PINTURA PARA ESTRUCTURA METÁLICA COLOR BLANCO

SIMBOLOGIA	DESCRIPCIÓN
PT+1	DOS CAPAS DE PINTURA COLOR BLANCA IMPERMEABILIZANTE BAJO EN VOC. ALTA RESISTENCIA CONTRA ALCAALINIDAD, HONGOS ALGAS Y MOHO. SE REMOVERÁ PREVIAMENTE A SU APLICACIÓN CUALQUIER RASTRO DE POLVO, GRASA O ALGÚN MATERIAL QUE IMPIDA LA ADHERENCIA ADECUADA DE LA MISMA.



Universidad de San Carlos de Guatemala
Ejercicio Profesional Supervisado de Arquitectura -**EPSDA**
Escuela Nacional Central de Agricultura -**ENCA**
Sección de Planificación Institucional

ANEXO 7

Remodelación de los Servicios Sanitarios de hombres ubicados en el área administrativa de la -ENCA.





NORTE

Dirección:

Escuela Nacional
Central de Agricultura
-ENCA- Finca Barcena,
Villa Nueva, Guatemala

Proyecto:

REMODELACION DE
LOS SERVICIOS
SANITARIOS DE
HOMBRES Y MUJERES

Contiene:

PLANO DE
ARQUITECTURA

Escala: As indicated

Planificador:

Jose Emmanuelle
Cruz Olivares

Fecha: 06/28/19

Observaciones:

24

TIMBRE

PLANO No.

01

24


TABLA DE ÁREAS

NUMERO	NOMBRE	ÁREA	DESCRIPCIÓN
1	Servicio Sanitario de Mujeres	18 m ²	
2	Servicio Sanitario de Hombres	22 m ²	
3	Área de Limpieza	5 m ²	
4	Pasillo	17 m ²	
5	Jardinería	4 m ²	

Indica numero de vista

Indica numero de plano

Indica eje

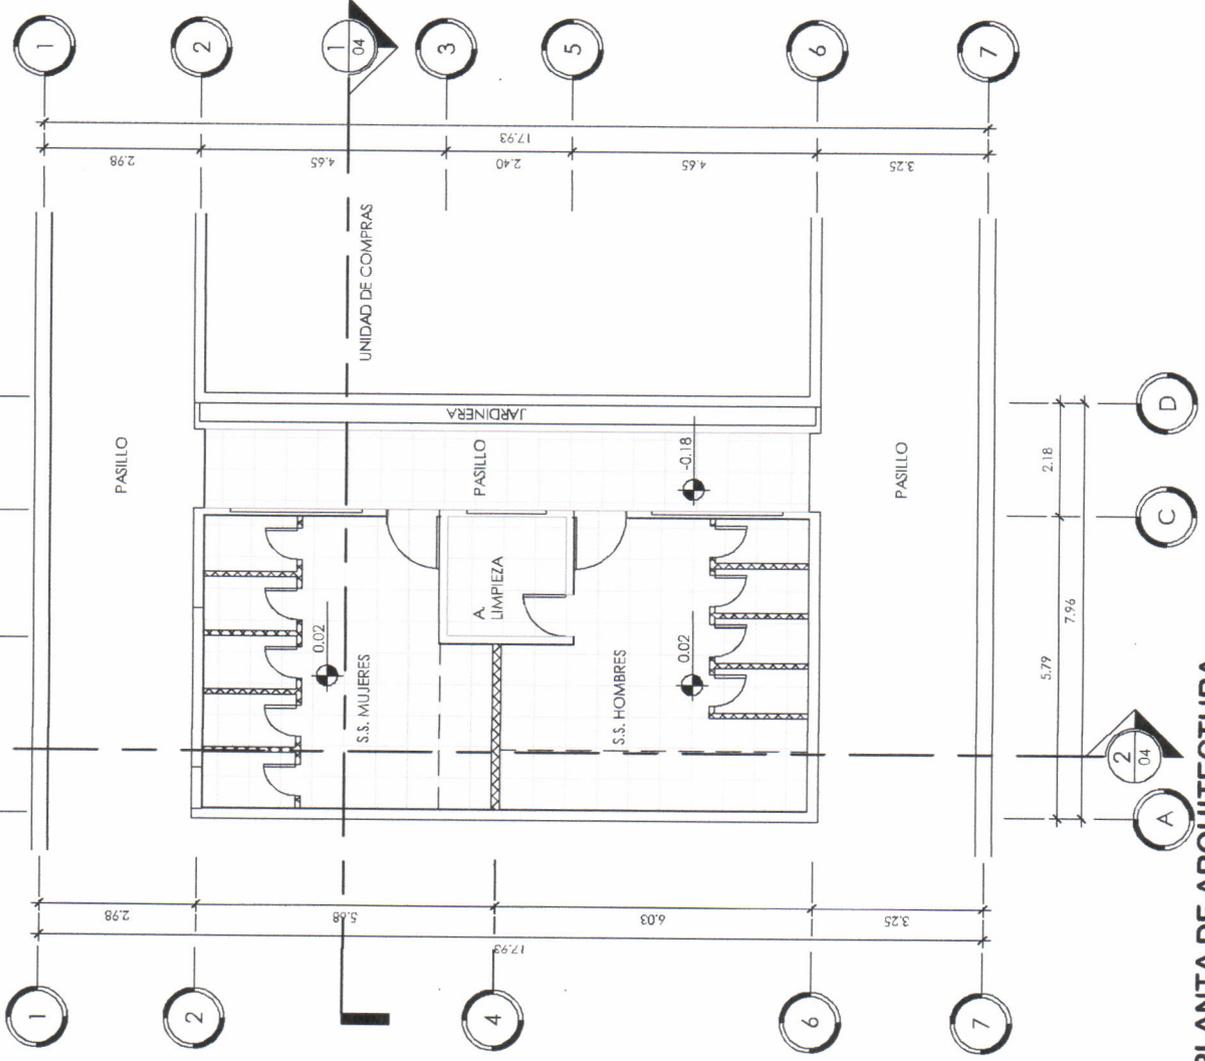

PLANTA DE ARQUITECTURA

1 : 100





NORTE



Dirección:

Escuela Nacional
Central Agrícola
ENCA, Finca Buena
Vista Nueva, Guatemala

Proyecto:

REMEDIACIÓN DE
LOS SERVICIOS
SANITARIOS DE
HOMBRES Y MUJERES

Contiene:

PLANO AMUEBLADO

Escala: As indicated

Planificador:

Jose Emmanuel
Chavez Olivares

Fecha: 06/26/19

Observaciones:

24


TIMBRE PLANO No.

02

24


TABLA DE ÁREAS

NUMERO	NOMBRE	ÁREA	DESCRIPCIÓN
1	Servicio Sanitario de Mujeres	18 m ²	
2	Servicio Sanitario de Hombres	22 m ²	
3	Área de Limpieza	5 m ²	
4	Pasillo	17 m ²	
5	Jardinería	4 m ²	

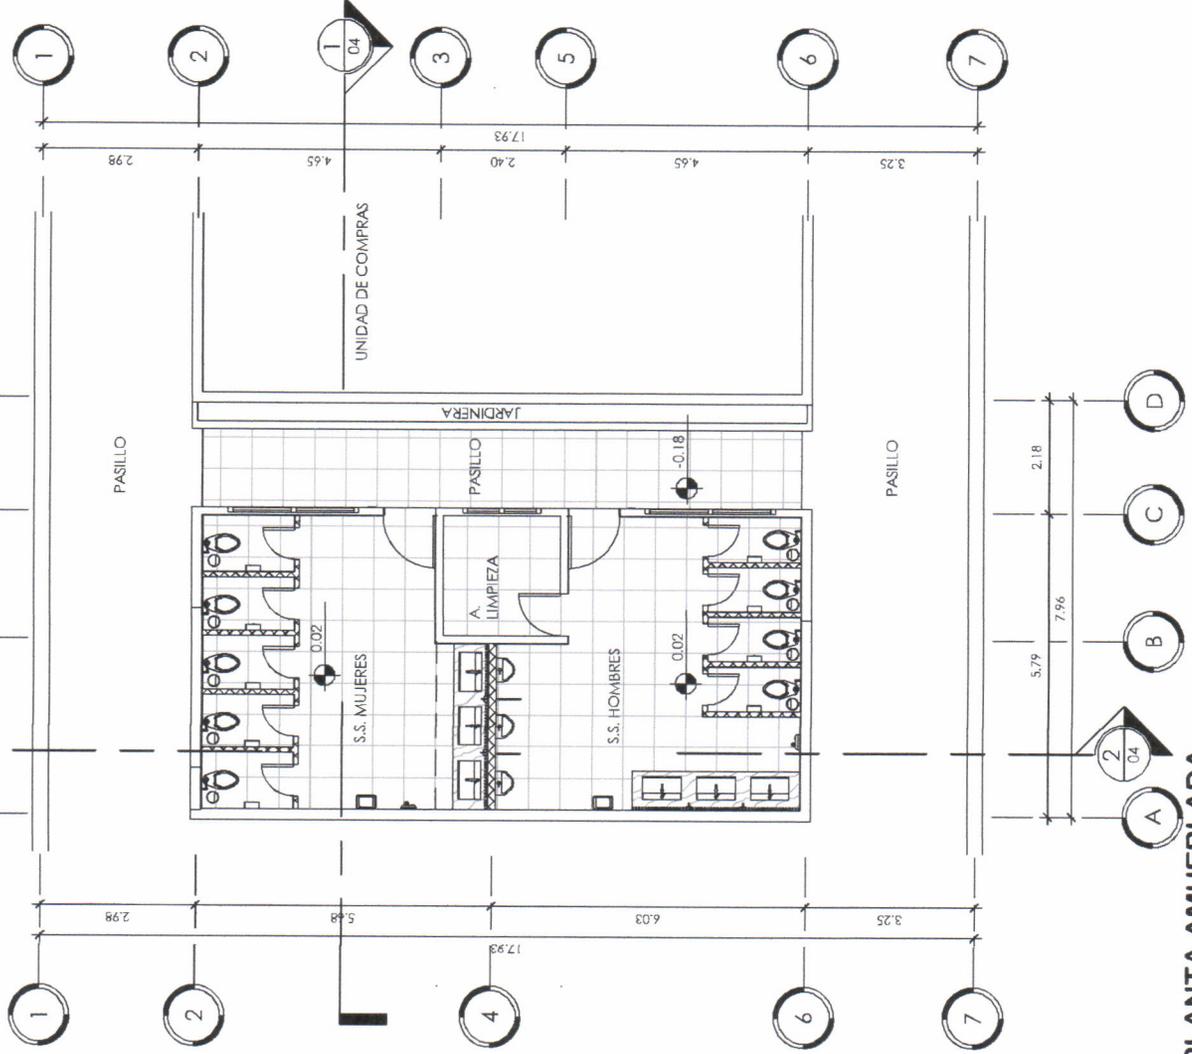

PLANTA AMUEBLADA

1 : 100

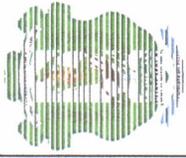

NORTE



Dirección:

Escuela Nacional
Central de Agricultura
ENCA - Finca Barcena,
Villa Nueva, Guatemala

Proyecto:

REMEDIACIÓN DE
LOS SERVICIOS
SANITARIOS DE
HOMBRES Y MUJERES

Contiene:

PLANO ACOTADO

Escala: As indicated

Planificador:

Jose Emmanuel
Chavez Olivares

Fecha: 06/26/19

Observaciones:


24

TIMBRE

PLANO No.


03

24

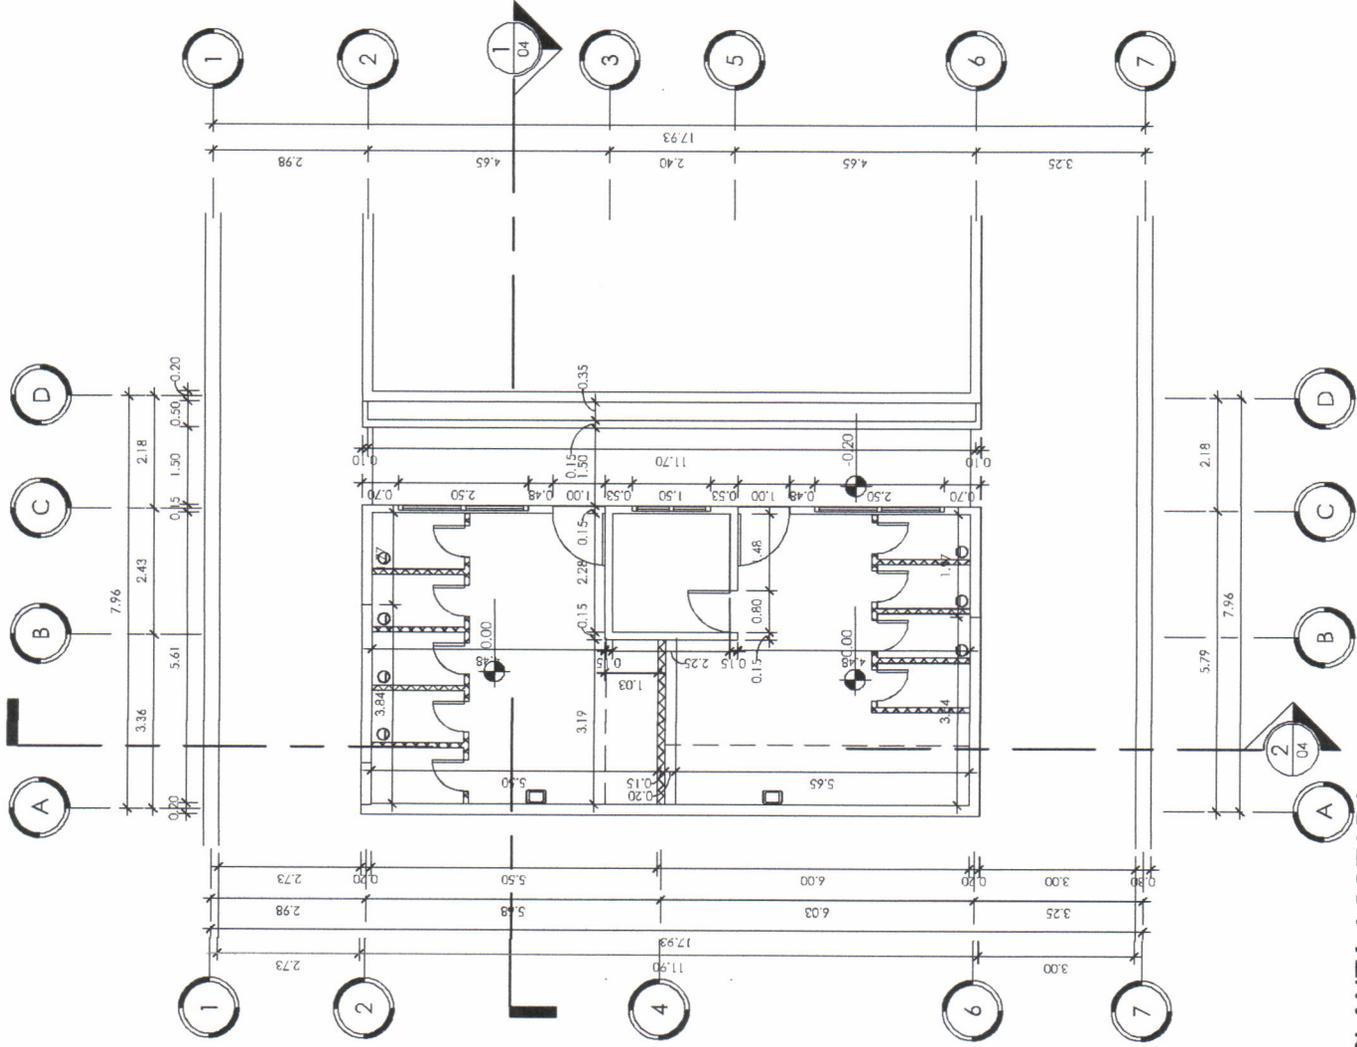


PLANTA ACOTADA

1 : 100

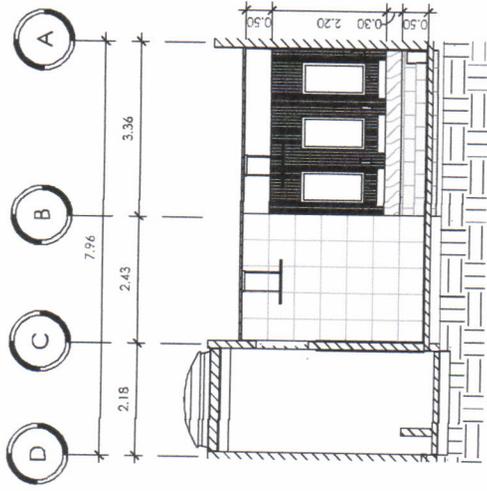


SECCIÓN TRANSVERSAL

1 : 100

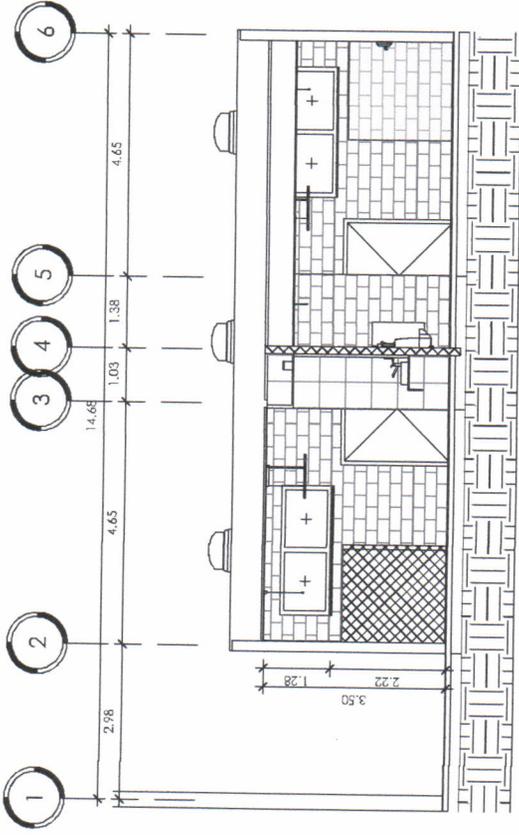

SECCIÓN LONGITUDINAL

1 : 100

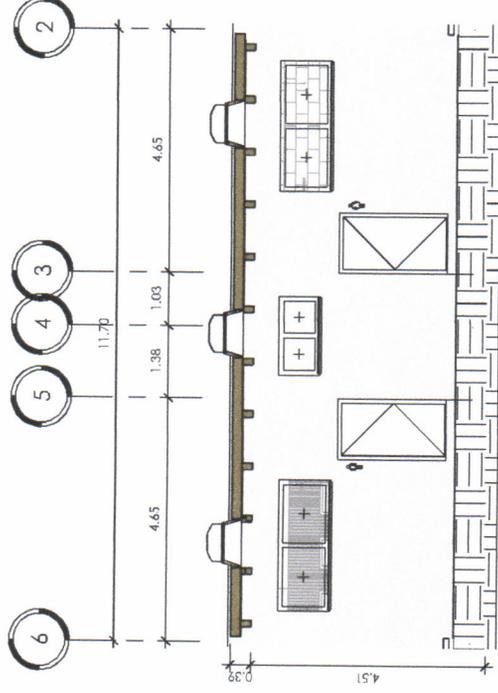

ELEVACIÓN FRONTAL

1 : 100



NORTE

Dirección:
Escuela Nacional
Central de Agricultura
ENCA - Finca Barceña,
Villa Nueva, Guatemala

Proyecto:
REMODELACIÓN DE
LOS SERVICIOS
SANTOS DE
HOMBRES Y MUJERES

Contiene:
SECCIONES Y
ELEVACIONES

Escala: 1 : 100

Planificador:
Jose Emmanuel
Chavez Olivares

Fecha: 06/27/19

Observación:
24

TIMBRE	PLANO No.
	04 / 24



Dirección:
Escuela Nacional
Centro de Agricultura
ENCA - Finca Barcena,
Villa Nueva, Guatemala

Proyecto:
REMODELACIÓN DE
LOS SERVICIOS
SALARIALES DE
HOMBRES Y MUJERES

Contiene:
PLANO DE
DEMOLICIÓN


Escala: As Indicated

Planificador:
Jose Emmanuelle
Chavez Olivares

Fecha: 06/06/19

Observaciones:
24

TIMBRE PLANO No. **05** **24**

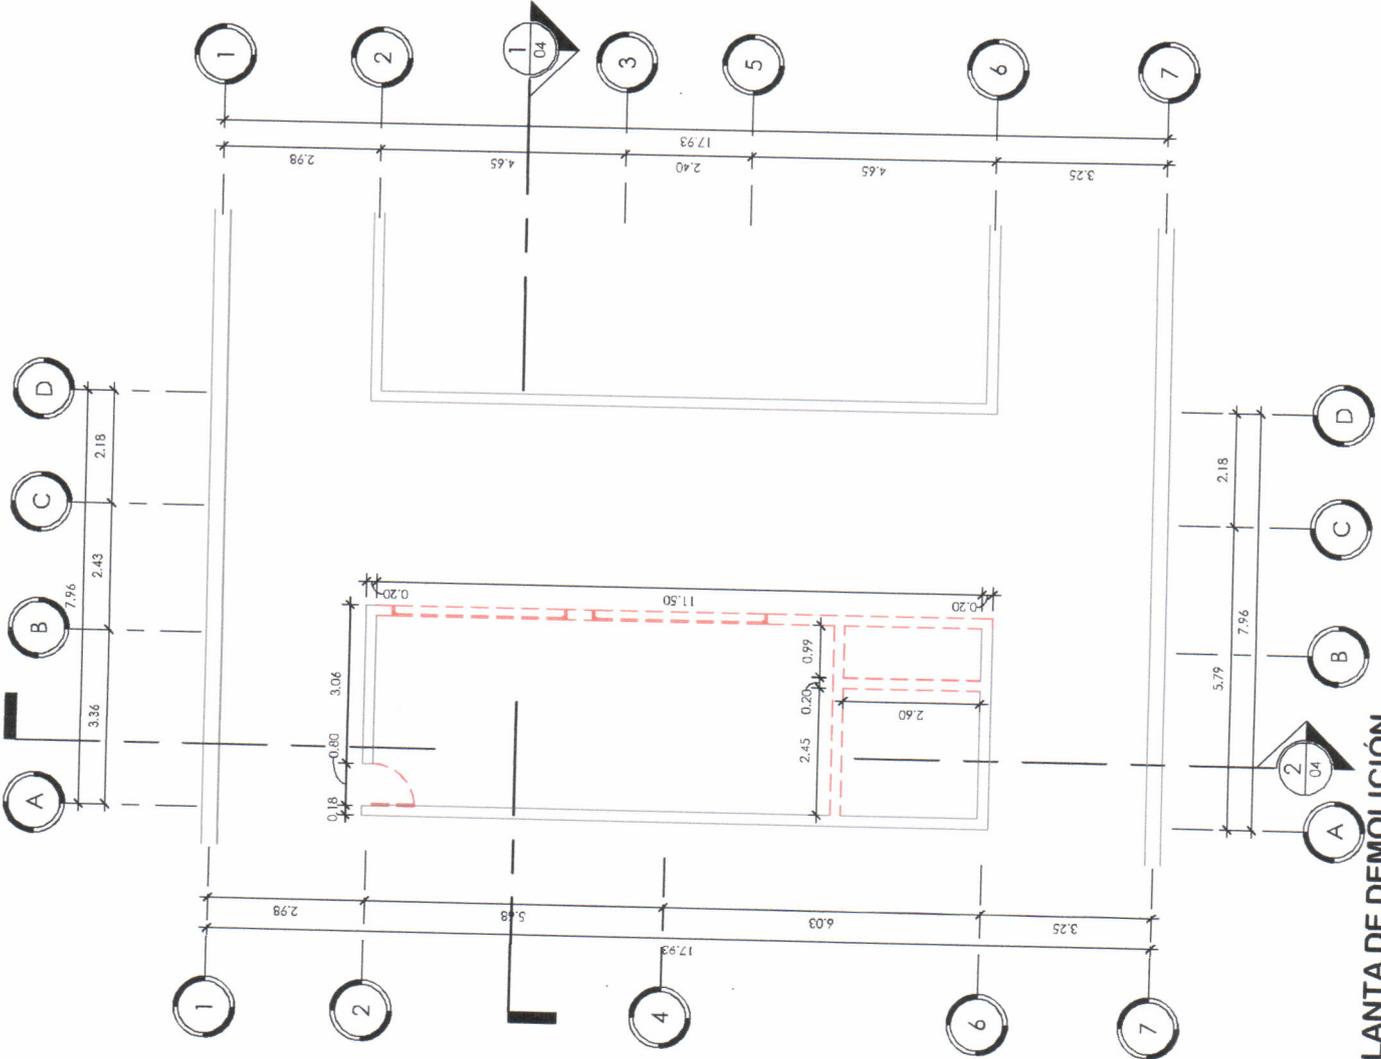


- Indica numero de vista
- Indica numero de plano
- Indica eje
- Indica Demolición
- Indica Construcción existente

0 1 5 10
ESCALA 1:100
METROS

PLANTA DE DEMOLICIÓN

1 : 100

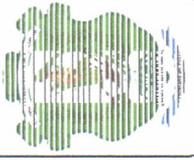

Dirección:
Escuela Nacional
Centro de Agricultura
ENCA - Finca Barceña
Villa Nueva, Guatemala


Proyecto:
REMODELACIÓN DE
LOS SERVICIOS
SANITARIOS DE
HOMBRES Y MUJERES


Contiene:
PLANO DE
REMODELACIÓN

Escala: As indicated
Planificador:
Jose Emmanuelle
Chavez Olivares

Fecha: 06/26/19
Observaciones:
24

TIMBRE	PLANO No.
	06 / 24

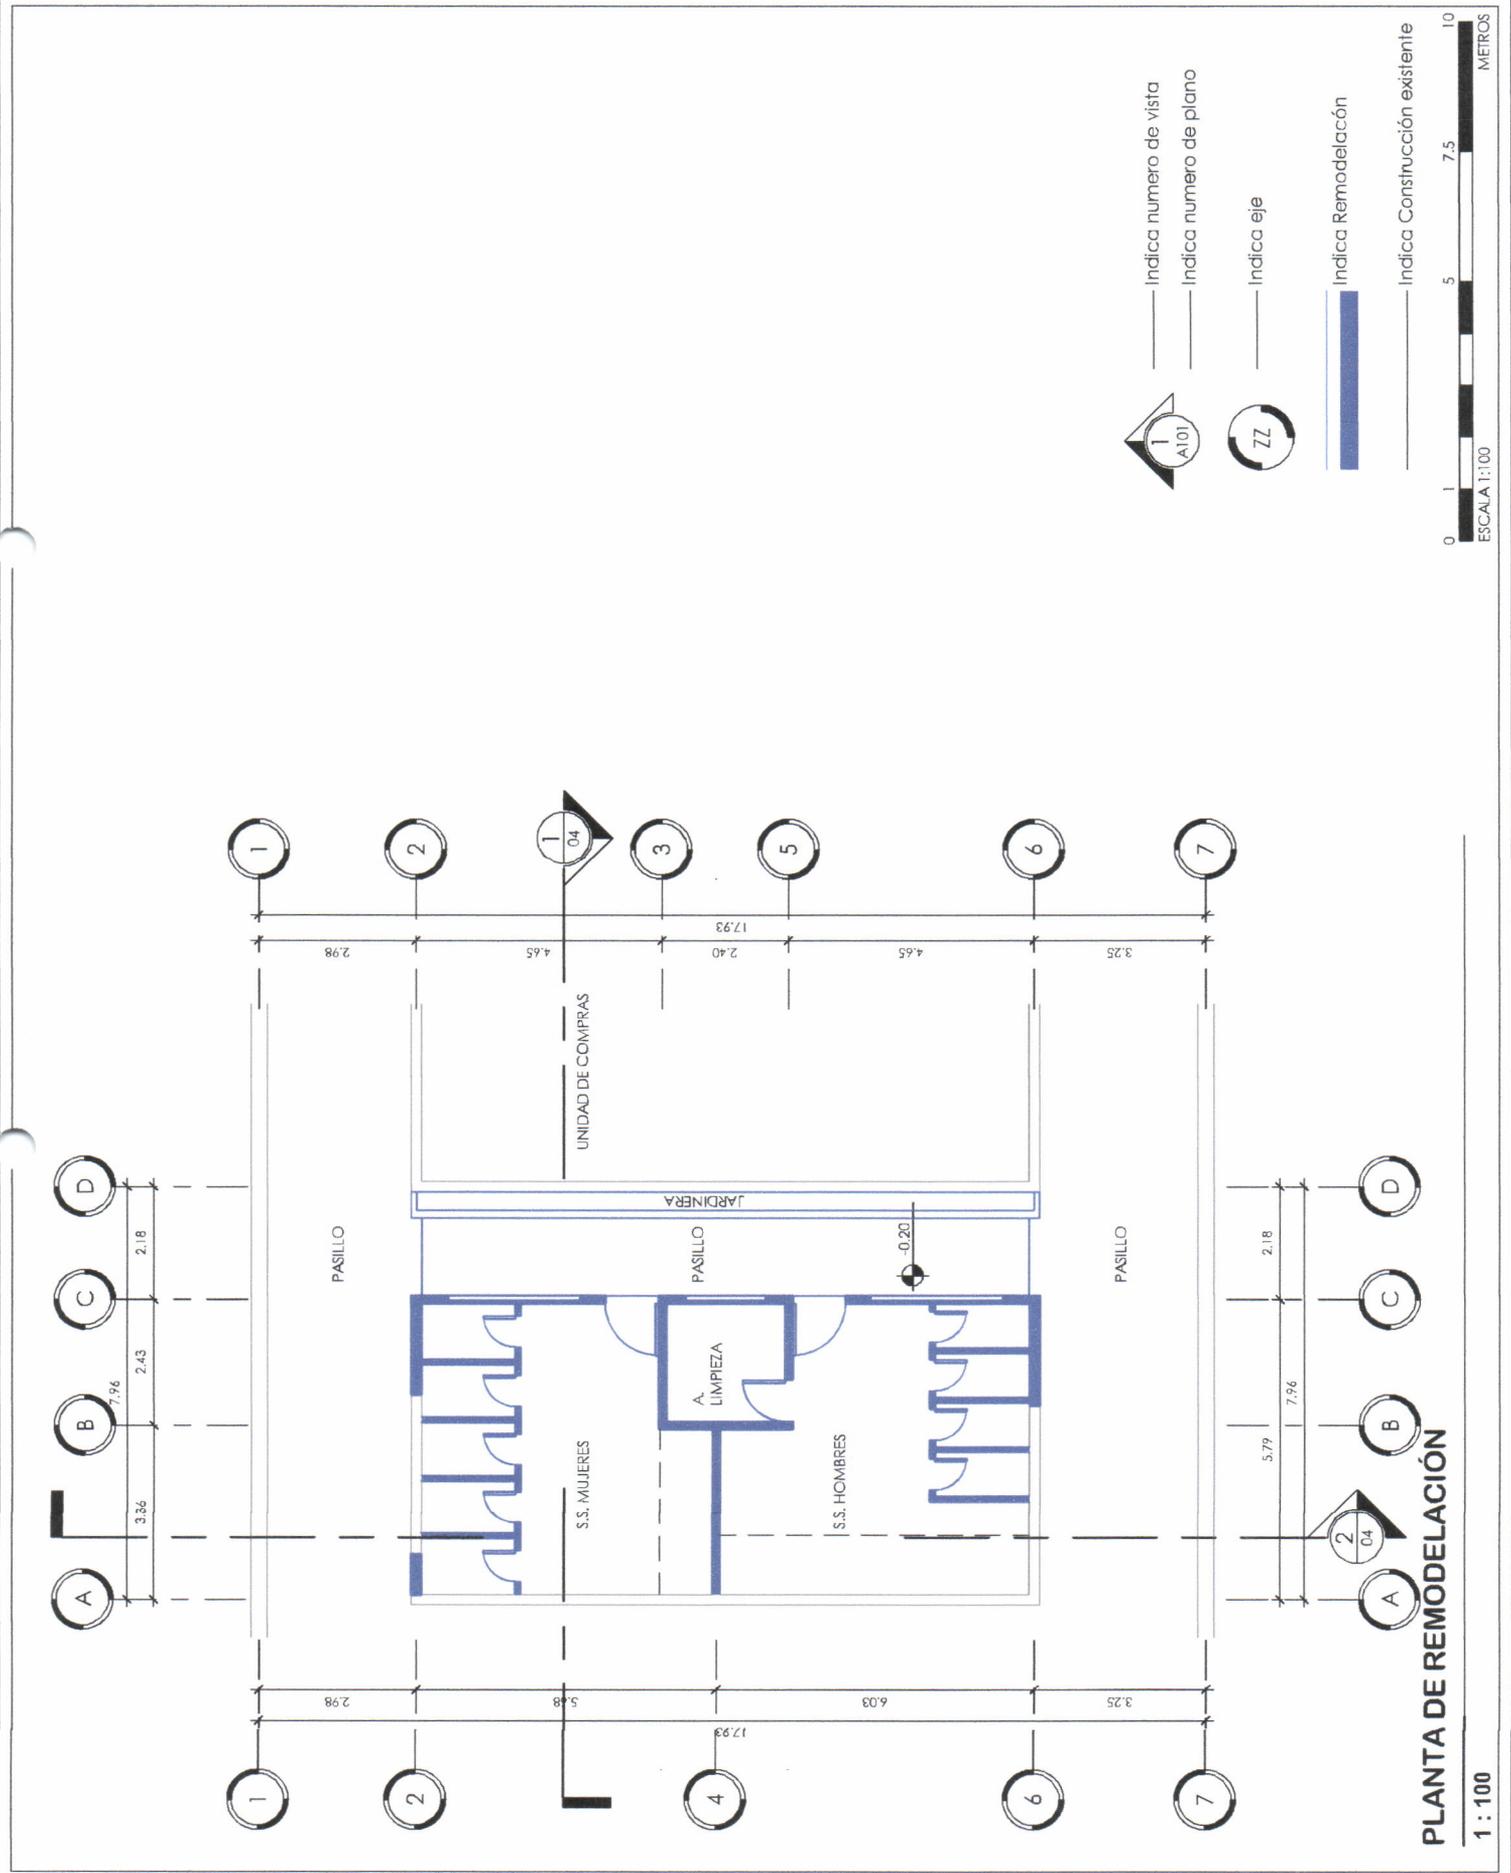

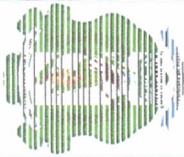

NORTE



Dirección:
Escuela Nacional
de Arquitectura y
Urbanismo
ENCA, Finca Beltrán,
Villa Nueva, Guatemala

Proyecto:
REMEDIACIÓN DE
LOS SERVICIOS
SANTARIOS DE
HOMBRES Y MUJERES

Contiene:
PLANO DE MUROS Y
TABIQUES

Escala: As Indicated

Planificador:
Jose Emmanuelle
Chavez Olivares


Fecha: 06/06/19

Observaciones:
24

TIMBRE	PLANO No.
	07 / 24

- MURO DE BLOCK 35KG NORMADO
0.14x0.19x0.39m
ACABADO SEGUN PLANTA DE ACABADOS
- MURO DE BLOCK 35KG NORMADO
0.09x0.19x0.39m
ACABADO SEGUN PLANTA DE ACABADOS
- MURO DE BLOCK 35KG NORMADO
0.14x0.19x0.39m
ACABADO SABIEA+CERNIDO+FACHALETA
- MURO DE BLOCK 35KG NORMADO
0.19x0.19x0.39m
ACABADO SEGUN PLANTA DE ACABADOS

Indica numero de vista
 Indica numero de plano

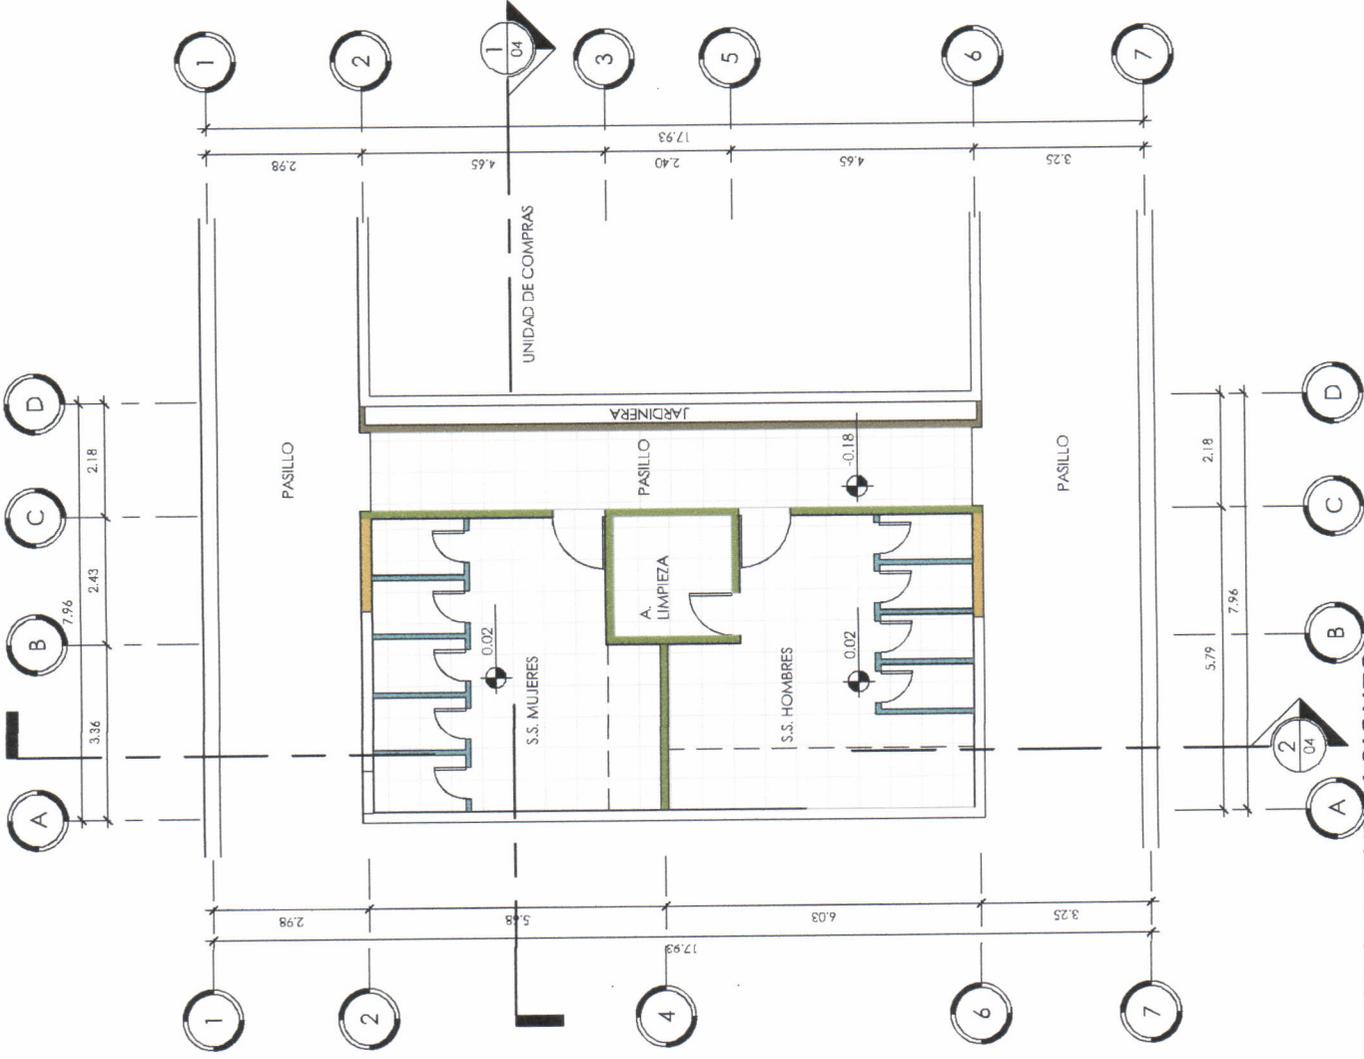

PLANTA DE TABICACIONES




1 : 100

Universidad de San Carlos de Guatemala
Ejercicio Profesional Supervisado de Arquitectura -**EPSDA**
Escuela Nacional Central de Agricultura -**ENCA**
Sección de Planificación Institucional

ANEXO 8

Pasarela, -ENCA.



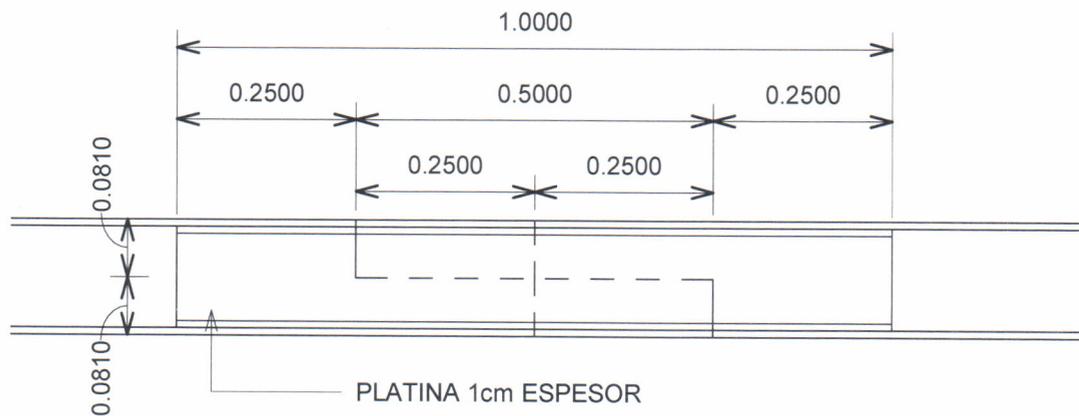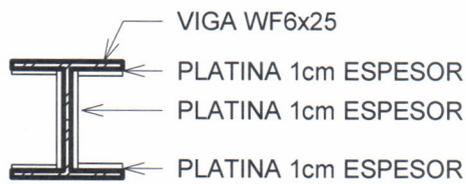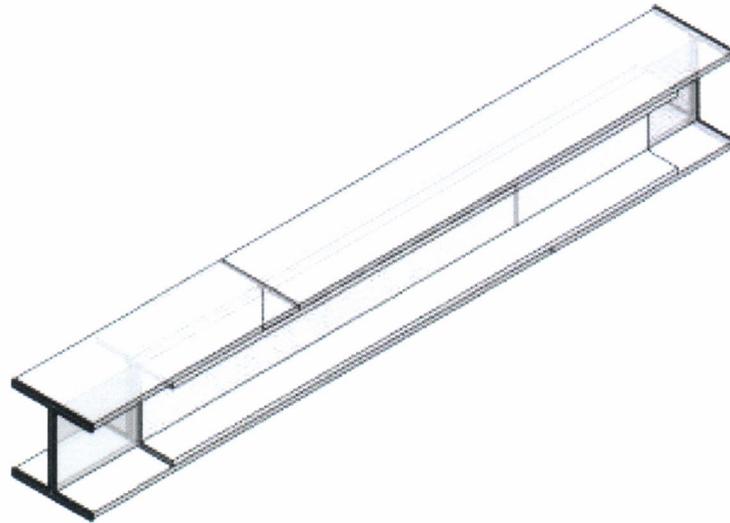

2 DETALLE UNIÓN WF 6x25

ENCA 1 : 10



Epesista:
Jose Emmanuelle
Chavez Olivares

Dirección:
Introduzca dirección aquí

Proyecto:
Nombre de proyecto

Contiene:
Unnamed

Diseño:

Dibujo:

Reviso:

09/13/19

Designer

Author

Checker


Escala: 1 : 10

Observaciones:

LAS SOLDADURAS SERÁN TIPO CORDÓN CONTINUO ELECTRODO ESTABLECIDO EN ESPECIFICACIONES TECNICAS.

TIMBRE

1

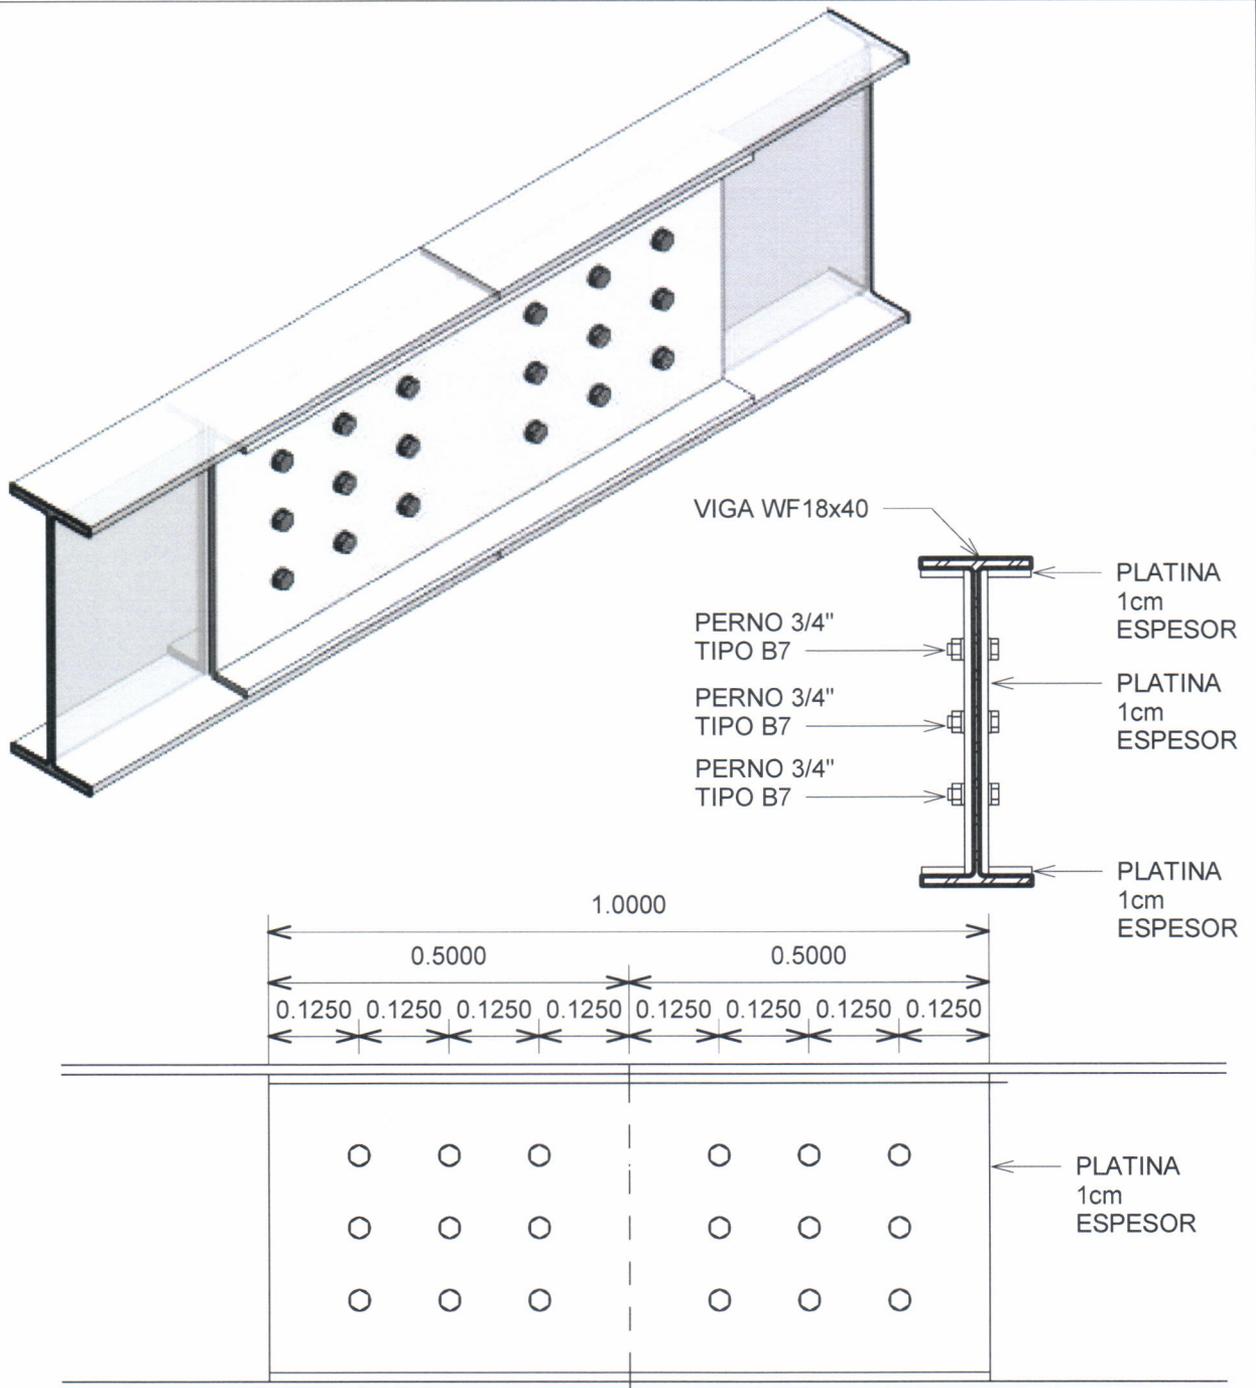

1 DETALLE UNIÓN WF18x40

ENCA 1 : 10



Epesista:
Jose Emmanuelle Chavez Olivares

Dirección:
Introduzca dirección aquí

Proyecto:
Nombre de proyecto

Contiene:
Unnamed

Diseño:
Designer

Dibujo:
Author

Reviso:
Checker

09/13/19


Escala: 1 : 10

Observaciones:


LAS SOLDADURAS SERÁN TIPO CORDÓN CONTINUO ELECTRODO ESTABLECIDO EN ESPECIFICACIONES TECNICAS.

TIMBRE

2

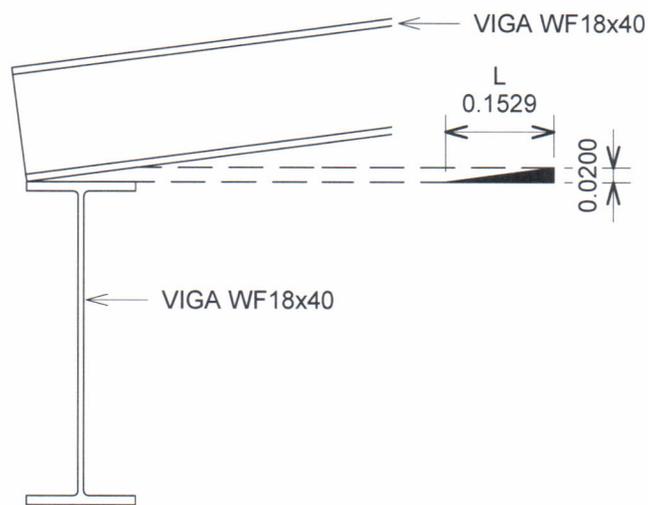

1	DETALLE CUÑA WF18x40				
ENCA	1 : 10				
				Epesista: Jose Emmanuelle Chavez Olivares	Dirección: Introduzca dirección aquí
Proyecto: Nombre de proyecto			Contiene: Unnamed		
Diseño: Designer		Dibujo: Author		Reviso: Checker	
				09/13/19	
				Escala: 1 : 10	
Observaciones: LAS SOLDADURAS SERÁN TIPO CORDÓN CONTINUO ELECTRODO ESTABLECIDO EN ESPECIFICACIONES TECNICAS.				TIMBRE	3

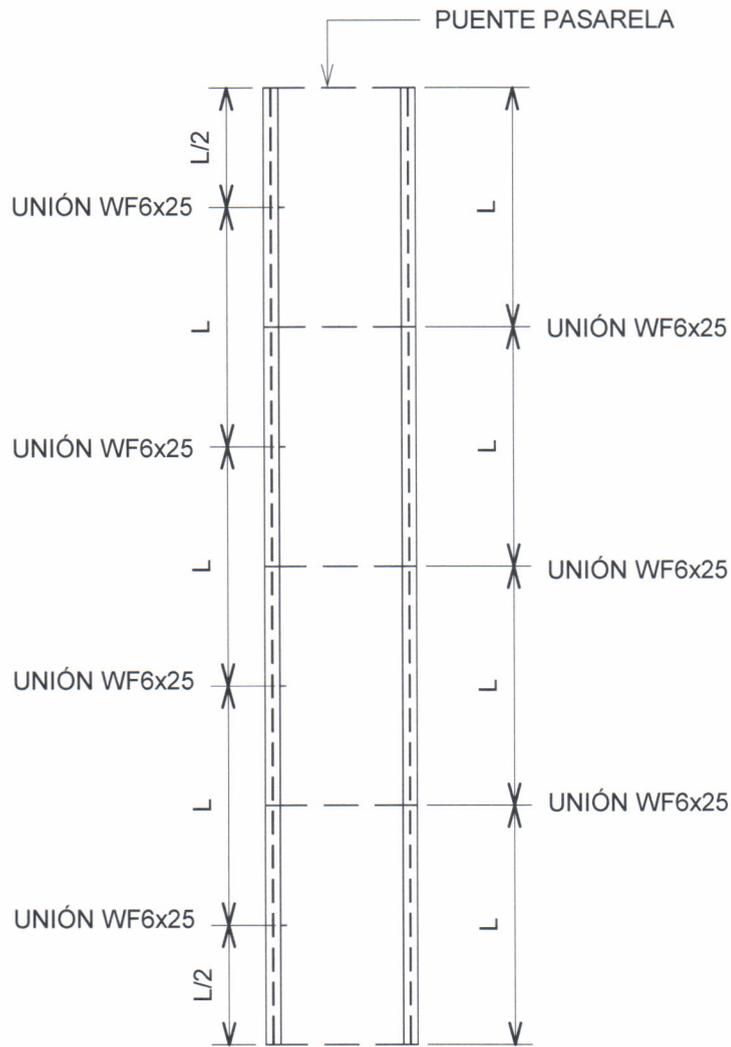

1 DISTRIBUCIÓN UNION WF6x25

ENCA 1 : 75



Epesista:
Jose Emmanuelle
Chavez Olivares

Dirección:
Introduzca dirección aquí

Proyecto:
Nombre de proyecto

Contiene:
Unnamed

Diseño:

Dibujo:

Revisó:

09/13/19

Designer

Author

Checker

Escala: 1 : 75

Observaciones:

LAS SOLDADURAS SERÁN TIPO CORDÓN CONTINUO ELECTRODO ESTABLECIDO EN ESPECIFICACIONES TECNICAS.

TIMBRE

4

Universidad de San Carlos de Guatemala
Ejercicio Profesional Supervisado de Arquitectura -**EPSDA**
Escuela Nacional Central de Agricultura -**ENCA**
Sección de Planificación Institucional

ANEXO 09

Edificio de la administración educativa de la -ENCA





Nombre Proyecto:



Escala:



Localidad:

Dirección:

Escuela Nacional de Control de Edificaciónes y Construcción de Edificios, S.A. de C.V. (ENACE)

UNIDAD DE PROYECTOS

Proyecto:

SERVICIO ADMINISTRATIVO

Contiene:

PLANTA AMUEBLADA TERCER NIVEL

Elaborador:

Ing. Económico Chaves

06/17/19

Diseño:


Dibujó:

Revisó:

Observaciones:

FIGURA N.º

08 59

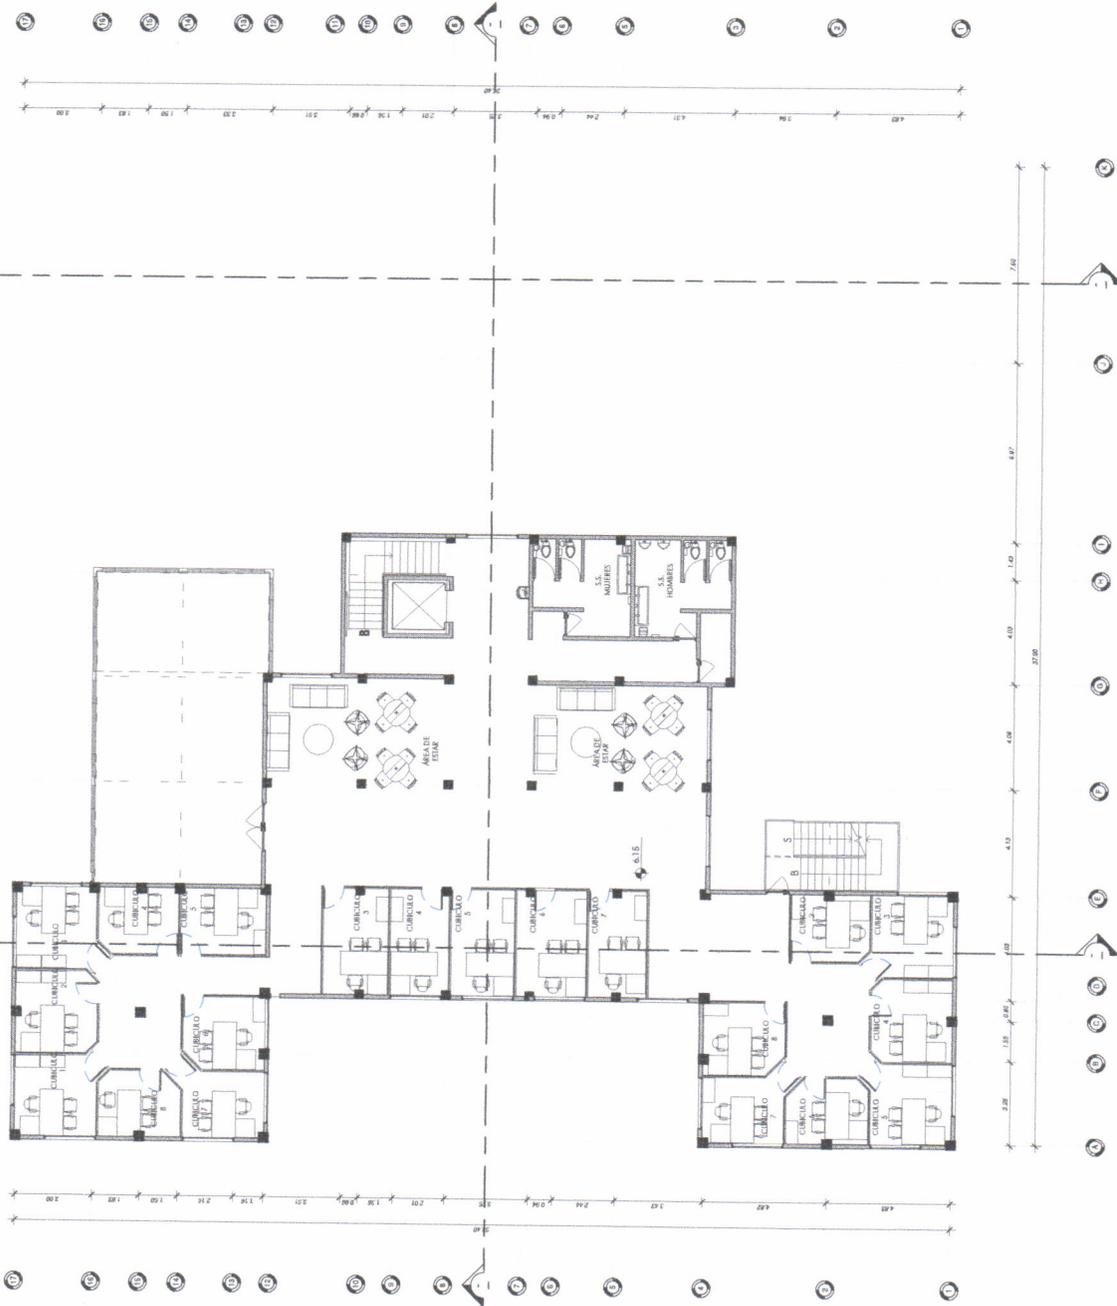

1 PLANTA AMUEBLADA TERCER NIVEL

TINCE 1:100



North Projection:



Scale: 1:100



Direction:

Escuela Nacional Superior de Ingeniería y Arquitectura, M.D. Arequipa (Continuado)

UNIDAD DE PROYECTOS

Proyecto: SERVIDOR PARA BIENESTAR EDUCATIVO


Confianza: PLANTA ACOTADA PRIMER NIVEL

Fecha: 08/15/19


Diseño: Diseñador
Dibujo: Autor
Revisión: Checker

Observaciones:

PLANO No. 09 59

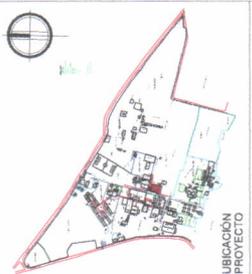

UBICACIÓN PROYECTO

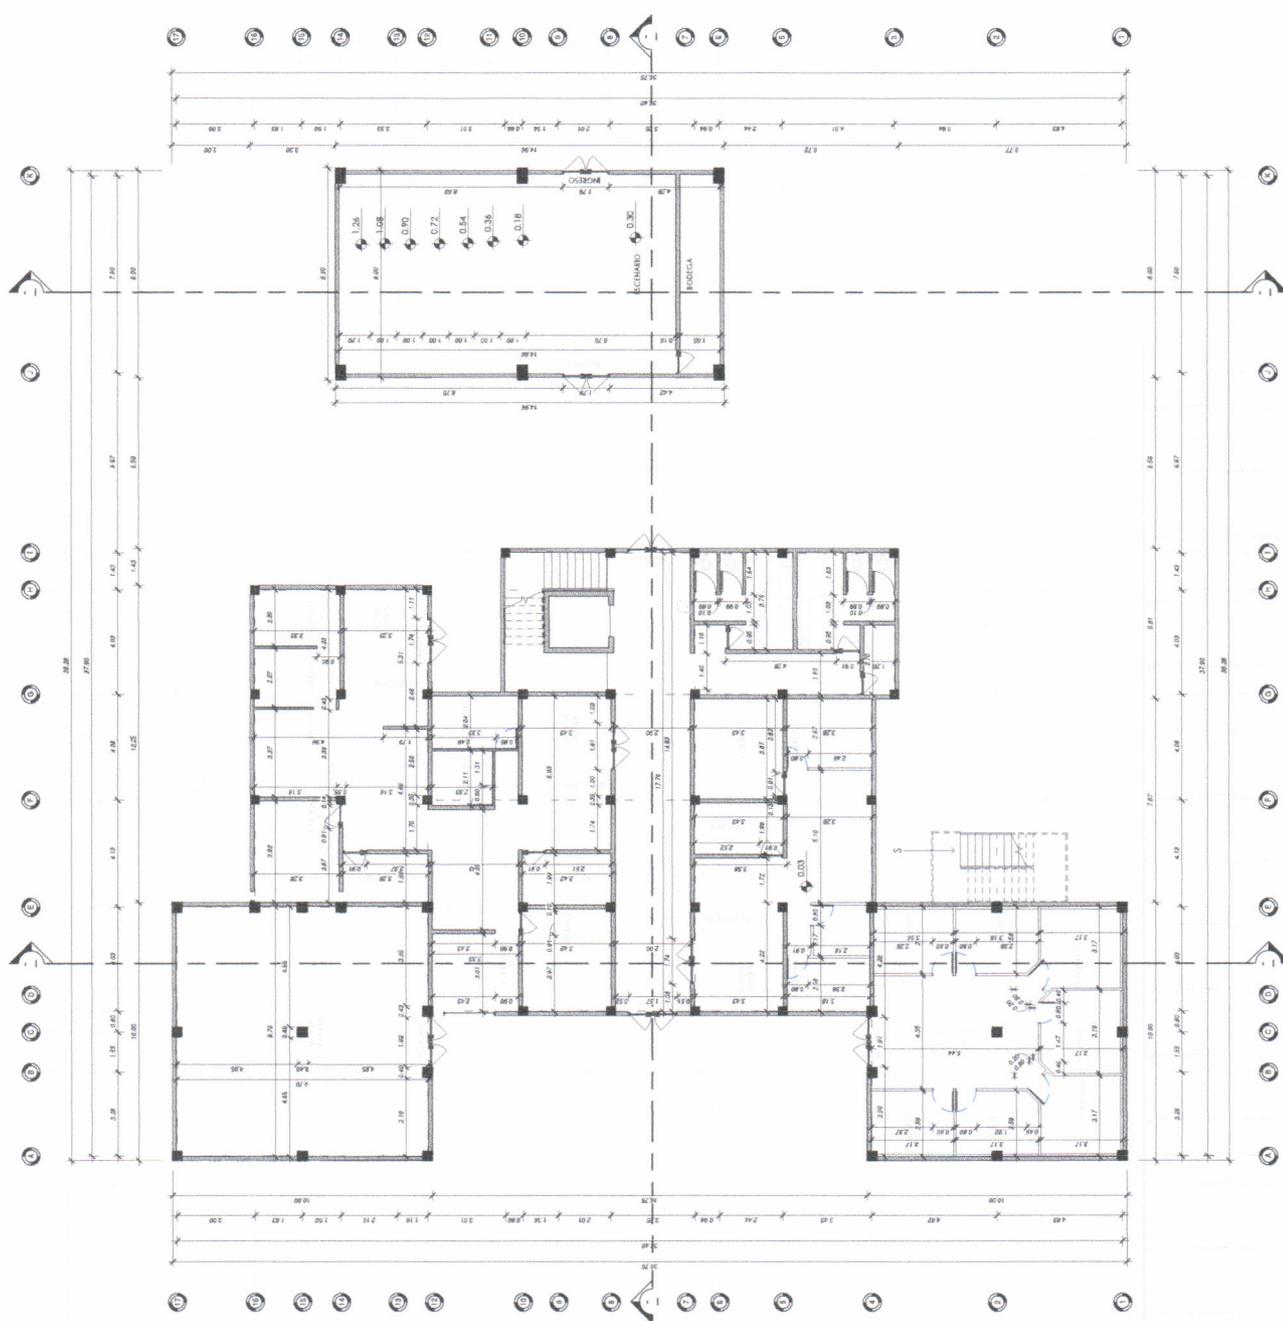

1 PLANTA ACOTADA PRIMER NIVEL
Escala: 1:100



Norte Proyecto:



Formato:
A
B
C
D
E
F
G
H
I
J
K
L
M
N
O
P
Q
R
S
T
U
V
W
X
Y
Z

Escala: 1:100
Dirección:
Escuela Nacional Central de
Ingeniería y Arquitectura
Calle 100, No. 100, Zona
Centro, Ciudad de Guatemala

UNIDAD DE PROYECTOS


Proyecto:
CENTRO ADMINISTRATIVO
EDUCATIVO

Contiene:
PLANTA ACOTADA
SEGUNDO NIVEL

Verificación:
Arquitecto: *Arquitecto*
Ingeniero: *Ingeniero*

08/15/19
Diseño:
Dibujante:
Autor:
Revisado:
Chequeado:

Observaciones:

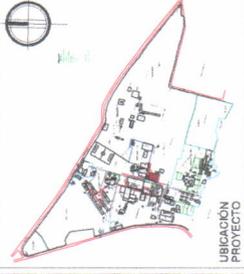

UBICACIÓN PROYECTO





North Project:



Scale: 1:100

Director:

Escuela Nacional Central de Ingenieros de San Marcos, Vicerrectoría de Gestión

UNIDAD DE PROYECTOS


Proyecto: SERVICIO ADMINISTRATIVO BUCLENO

Contiene: PLANTA ACOTADA TERCER NIVEL

Proyectista: José Emmanuel Chaver

Dirección: Diseñador, Autor, Revisor, Chequeador

Observaciones:

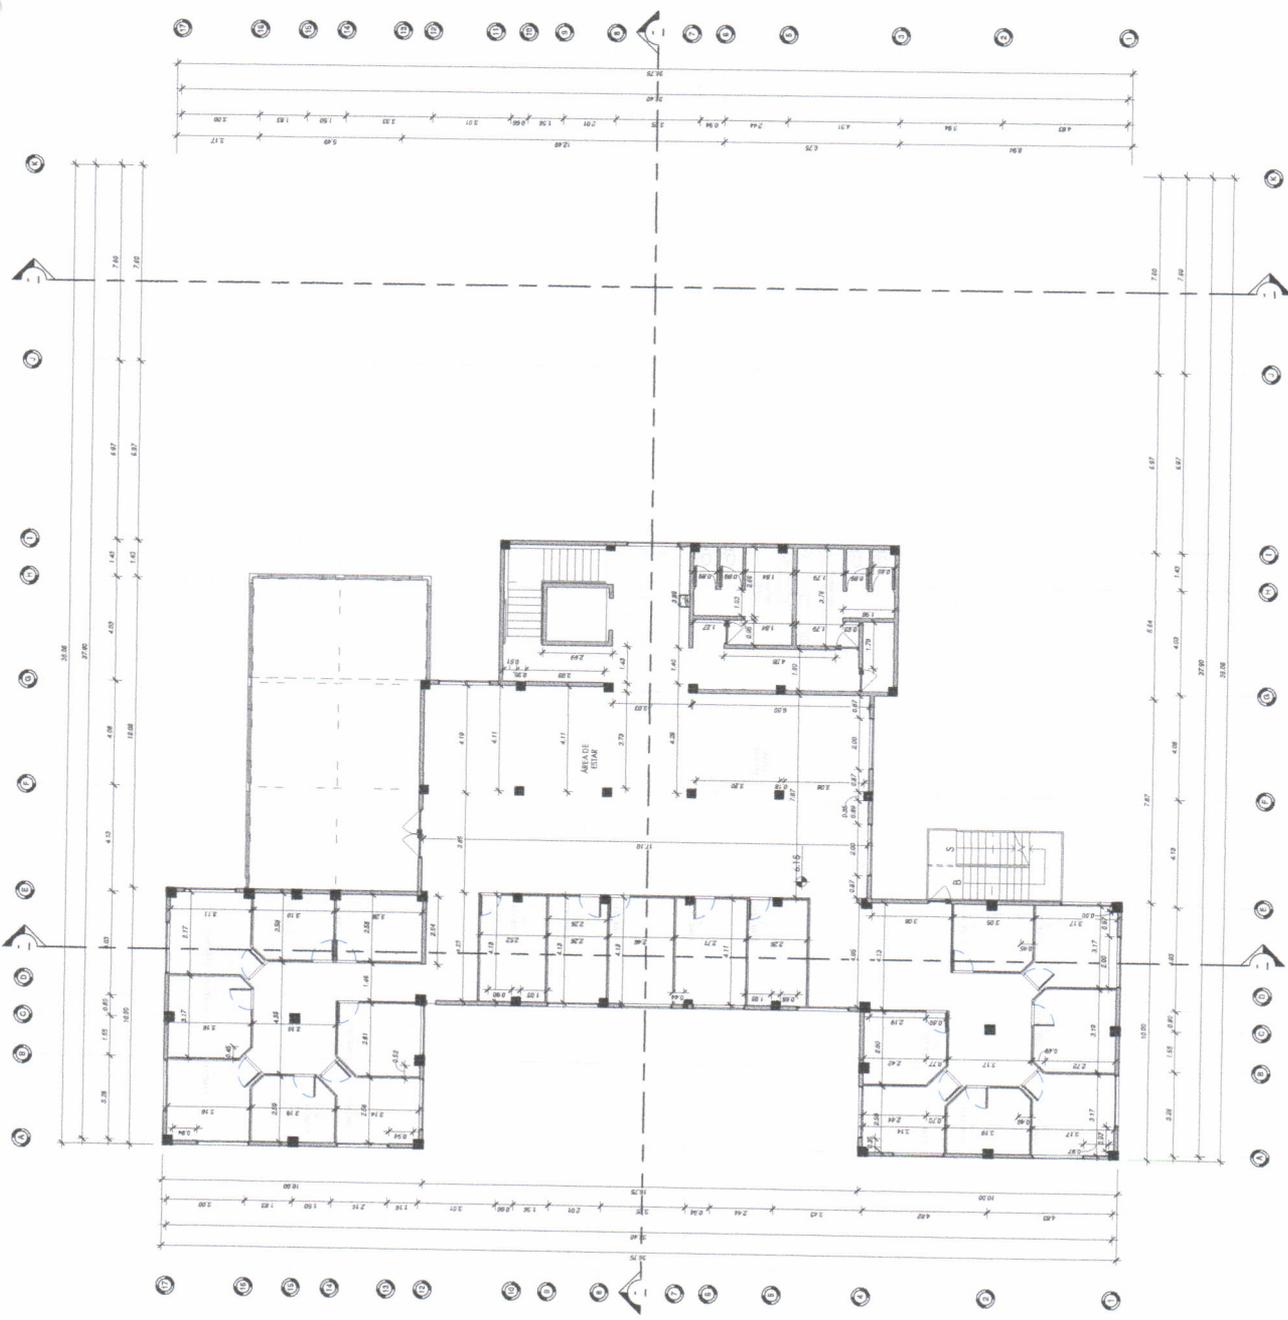

1 PLANTA ACOTADA TERCER NIVEL
ESCA 1:100



Nombre Proyecto:



Escala: 1:100

Fecha de Emisión:

Unidad de Proyecto:

Proyecto:

Contiene:

Planificador:

Diseño:


Autores:

Revisión:

Observaciones:


SÍMBOLO

M-01	MURO DE MAMPUESTA CON REJILLA DE ALAMBRE DE MALLA Y/O DE 12mm x 2.4mm x 1/2" + ESTRUCTURA METÁLICA DE PUNTE METÁLICO CARRIL 24 DE 2" x 1/2" + CANAL METÁLICO CARRIL 24 DE 2" x 1/2" + DISEÑO METÁLICO
MC-01	MURO FINADO SEGUN PLANES DE ACABADOS SEBE 15-B
M-03	MURO DE MAMPUESTA CON REJILLA DE ALAMBRE DE MALLA Y/O DE 12mm x 2.4mm x 1/2" + ESTRUCTURA METÁLICA DE PUNTE METÁLICO CARRIL 24 DE 2" x 1/2" + CANAL METÁLICO CARRIL 24 DE 2" x 1/2" + DISEÑO METÁLICO
M-04	MURO DE MAMPUESTA CON REJILLA DE ALAMBRE DE MALLA Y/O DE 12mm x 2.4mm x 1/2" + ESTRUCTURA METÁLICA DE PUNTE METÁLICO CARRIL 24 DE 2" x 1/2" + CANAL METÁLICO CARRIL 24 DE 2" x 1/2" + DISEÑO METÁLICO

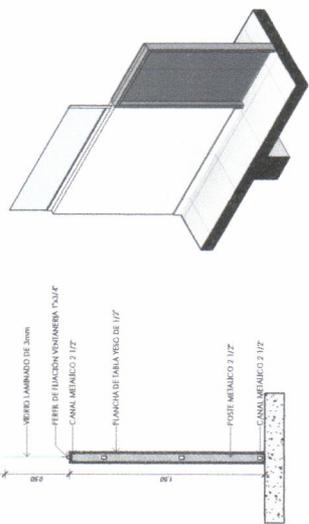

DETALLE M-01

ENCA 1:30

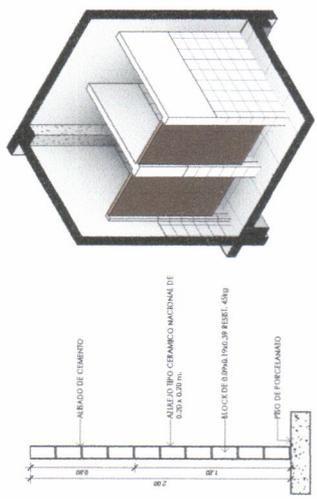

DETALLE M-02

ENCA 1:30





Nombre Proyecto:



Fecha:

Formato: A, B, C, D, E, F, G, H, I, J, K, L, M, N, O, P, Q, R, S, T, U, V, W, X, Y, Z

Dirección:

UNIDAD DE PROYECTOS

Proyecto:

Contiene:

Planificación:




Objeto:

Diseño:

Revisión:

Observaciones:

SÍMBOLO	ESPECIFICACIÓN
M-01	MURO DE TABLADO ALTEZA 1.20m CONFORTEO POR ENCANTADO DE LA MESA YESO DE 12mm x 4.4mm x 127 + SUELO DE MATELACA DE PÓRCELA METÁLICA CABRETE DE 2/12 + CANAL METÁLICO CABRETE DE 2/12 + ESQUINERO METÁLICO ACABADOS SEGUN PLANOS DE ACABADOS SERIE 15-18
MC-01	MURO ANIMADO SEGUN ESPECIFICACIONES TÉCNICAS DE PROVEEDOR DEL ACABADO ACABADOS SEGUN PLANOS DE ACABADOS SERIE 15-18
M-03	MURO DE MAMPUESTA CONFINADA, BLOQUE 6.00x1.40x19 ALGÚN TIPO DE 30 kg/m ³ + SARETA BASE DE CAMBIO REBALZADO Y REDE DE APOYO PARA PROFUNDIDAD YESO + EMPALMADO
M-04	MURO DE MAMPUESTA CONFINADA, BLOQUE 6.00x1.40x19 ALGÚN TIPO DE 30 kg/m ³ + SARETA BASE DE CAMBIO REBALZADO Y REDE DE APOYO PARA PROFUNDIDAD YESO + EMPALMADO
M-05	ACABADOS SEGUN PLANOS DE ACABADOS SERIE 15-18

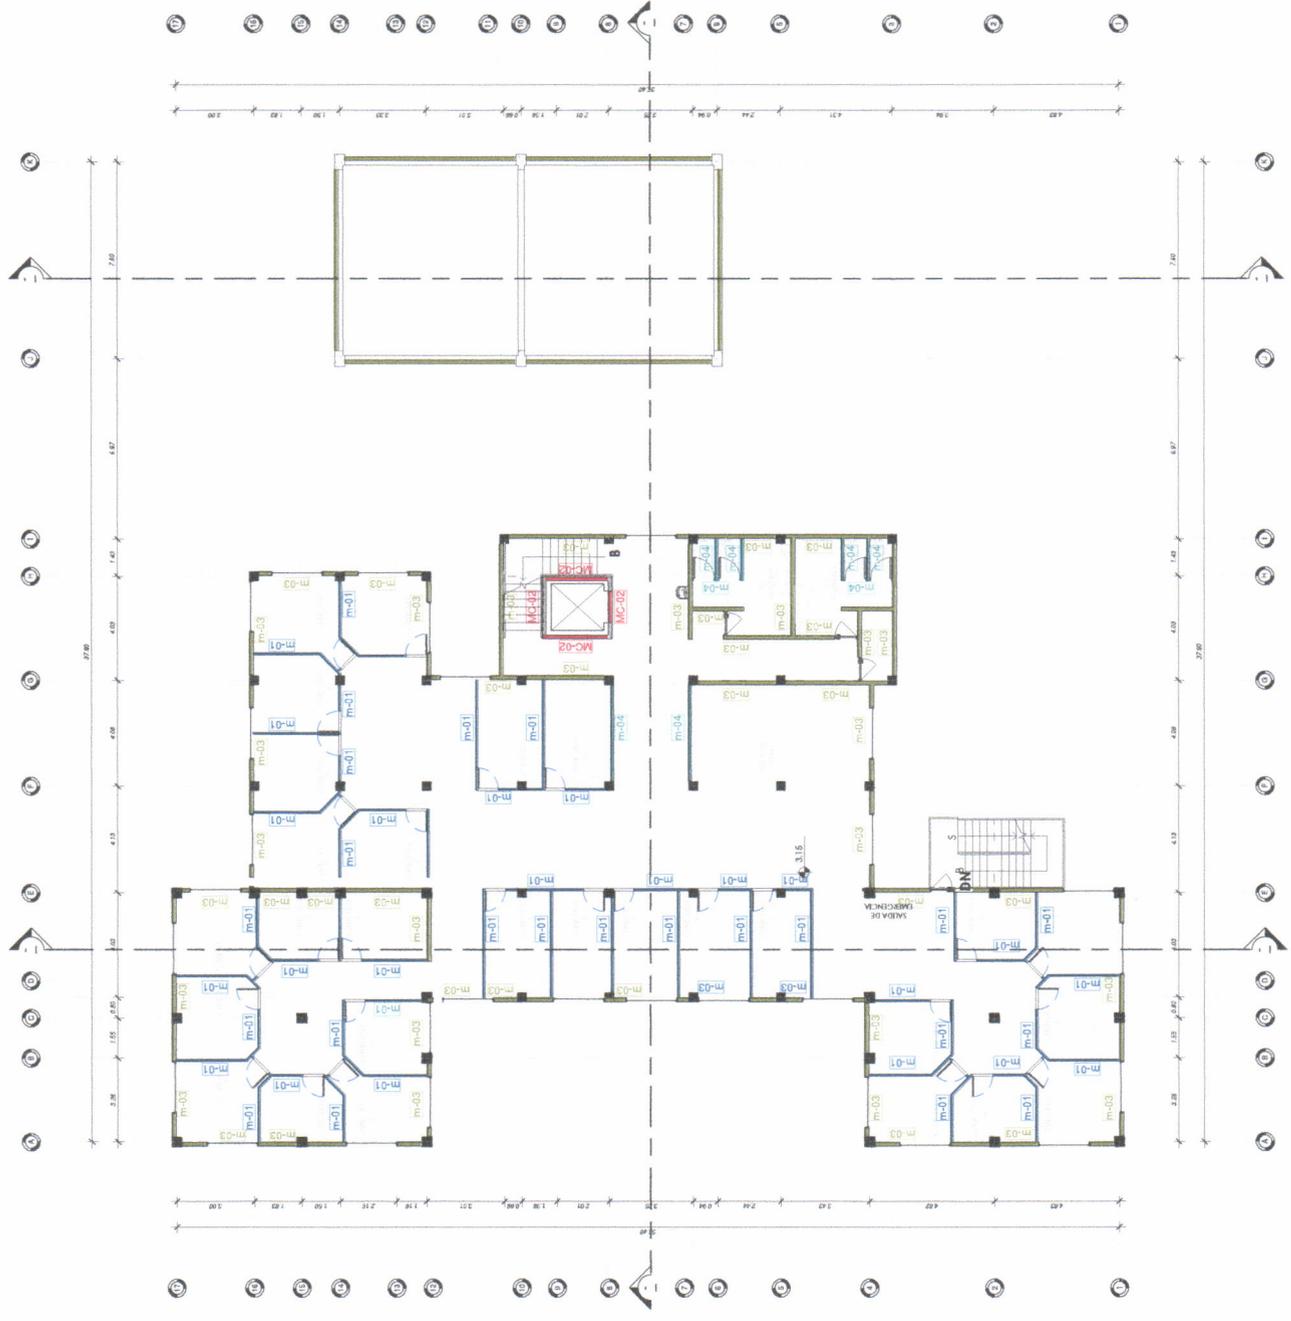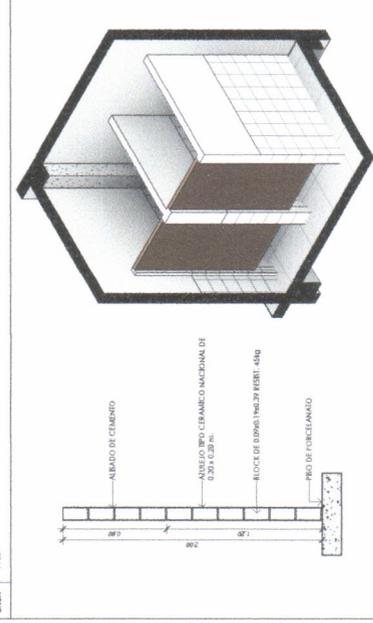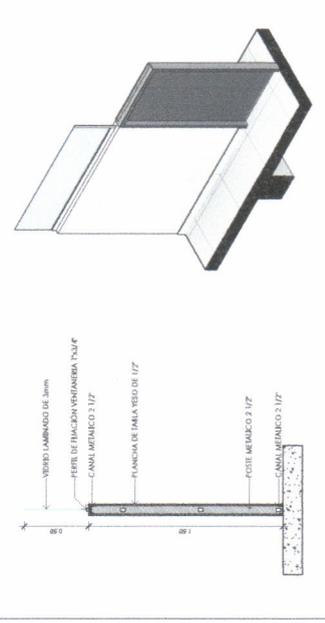



Nombre Proyecto:



Escala:



Unidad de Proyecto:

Dirección:




Contiene:

Elaborado por:

Revisado por:

Observaciones:

ESPECIFICACIÓN	
M-01	MURO DE TABICADO ALBAÑO CONFORMADO POR PLANCHAS DE TABLA PESO DE 1200x2400x127 - ESTRUCTURA DE ACEROS SEGUN PLANOS DE ACEROS SOBRE 15-18
MC-01	MURO ANADIDO SEGUN ESPECIFICACIONES TECNICAS DE PROYECTO DEL ASCENSOR
M-03	ACEROS SEGUN PLANOS DE ACEROS SOBRE 15-18
M-04	MURO DE MAMPORERA COMBINADA BLOQUE 14x18x18 CM. LE 35 SIGLOVA + SIERBA A BASE DE CEMENTO HERMATICO Y TRES DE AGREGADO FINO PROPORCIONADO + ELABORADO
M-05	ACEROS SEGUN PLANOS DE ACEROS SOBRE 15-18
M-06	MURO DE MAMPORERA COMBINADA BLOQUE 14x18x18 CM. LE 35 SIGLOVA + SIERBA A BASE DE CEMENTO HERMATICO Y TRES DE AGREGADO FINO PROPORCIONADO + ELABORADO

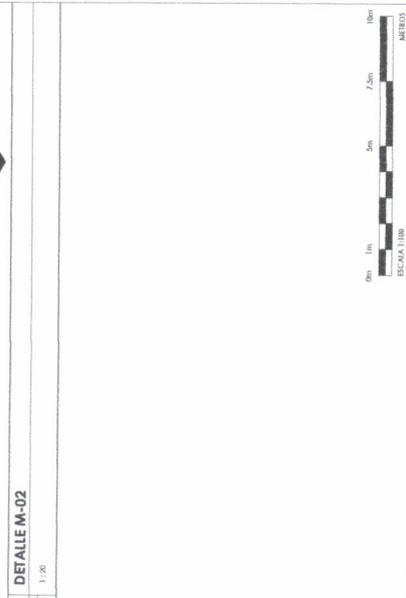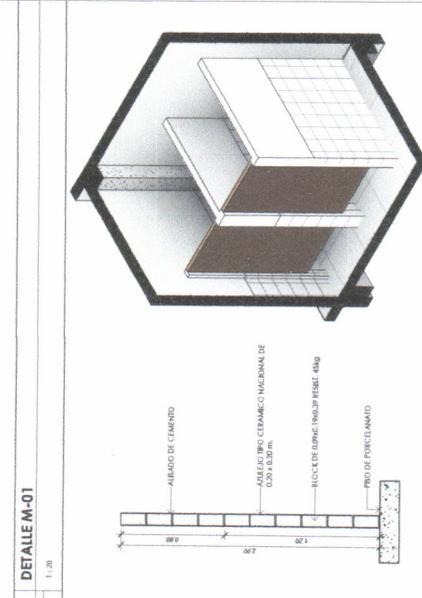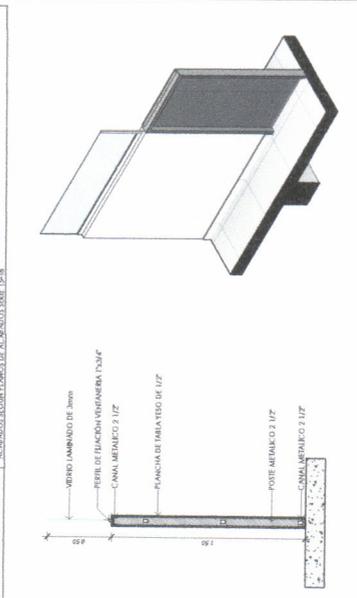

Universidad de San Carlos de Guatemala
Ejercicio Profesional Supervisado de Arquitectura -**EPSDA**
Escuela Nacional Central de Agricultura -**ENCA**
Sección de Planificación Institucional

ANEXO 10

Remodelación de la biblioteca central ubicada en la -ENCA.





Dirección:
Escuela Nacional
Central de Agricultura
-ENCA - Finca Barcena,
Villa Nueva, Guatemala

Proyecto:
REMODELACIÓN DE LA
BIBLIOTECA CENTRAL
DE LA -ENCA-

Contiene:
PLANO DE
DEMOLICIÓN


Escala: As indicated

Planimetador:
Jose Emmanuel
Chavez Olivares

Fecha: 09/23/19


Observaciones:
Estado de proyecto

TIMBRE	PLANO No.
	02 / 19

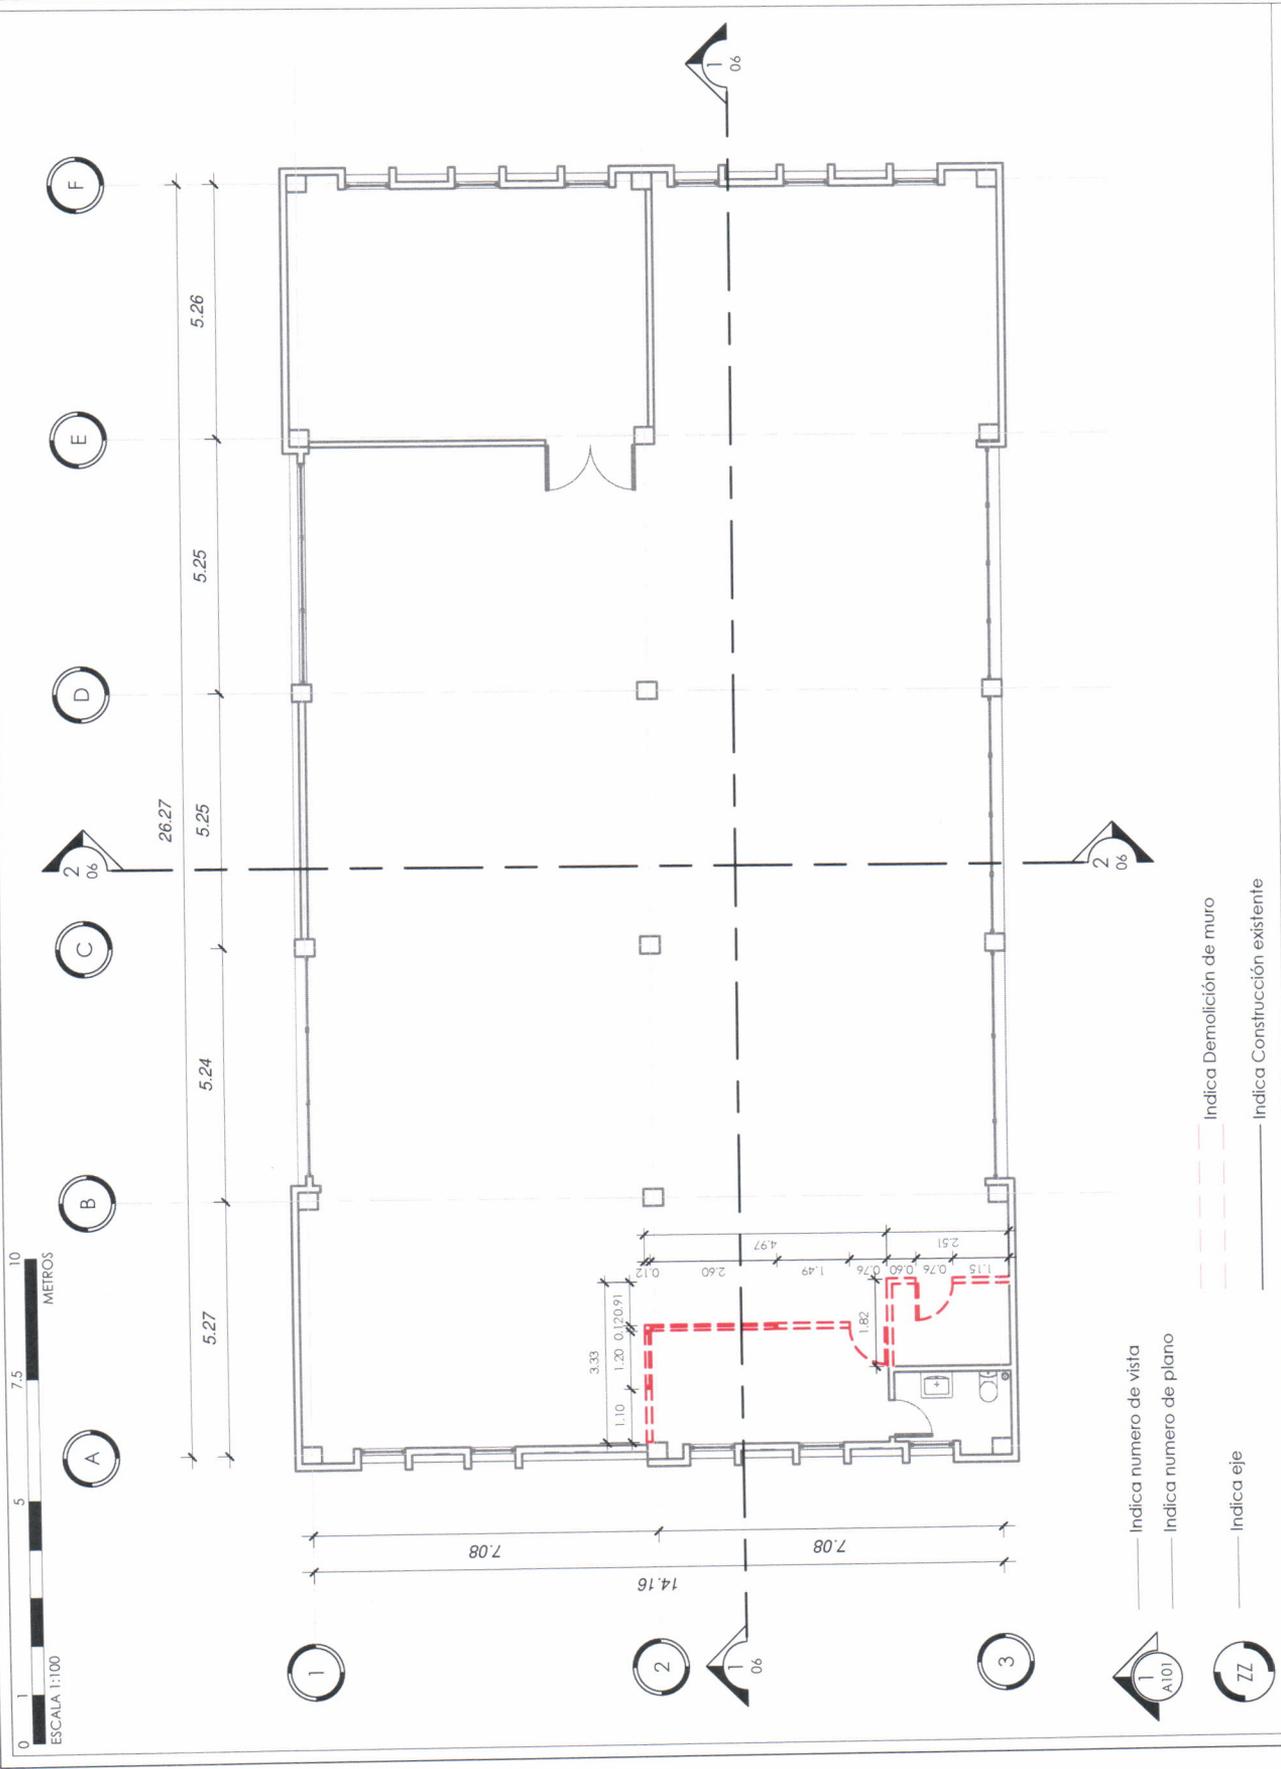

1 PLANTA DE DEMOLICIÓN

ENCA 1 : 100

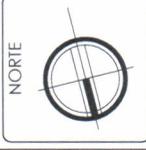

Dirección:
Escuela Nacional
Central de Agricultura
ENCA - Finca Agrícola
Villa Nueva, Guatemala

Proyecto:
REMEDIACIÓN DE LA
SITUACIÓN AMBIENTAL
DE LA ENCA

Contiene:
PLANO DE
DEMOLICIÓN


Escalado: As indicated

Platificador:
Jose Emmanuele
Chavez Olivares

Fecha: 07/23/19

Observaciones:
Estado del proyecto

TIMBRE	PLANO No.
	02
	19

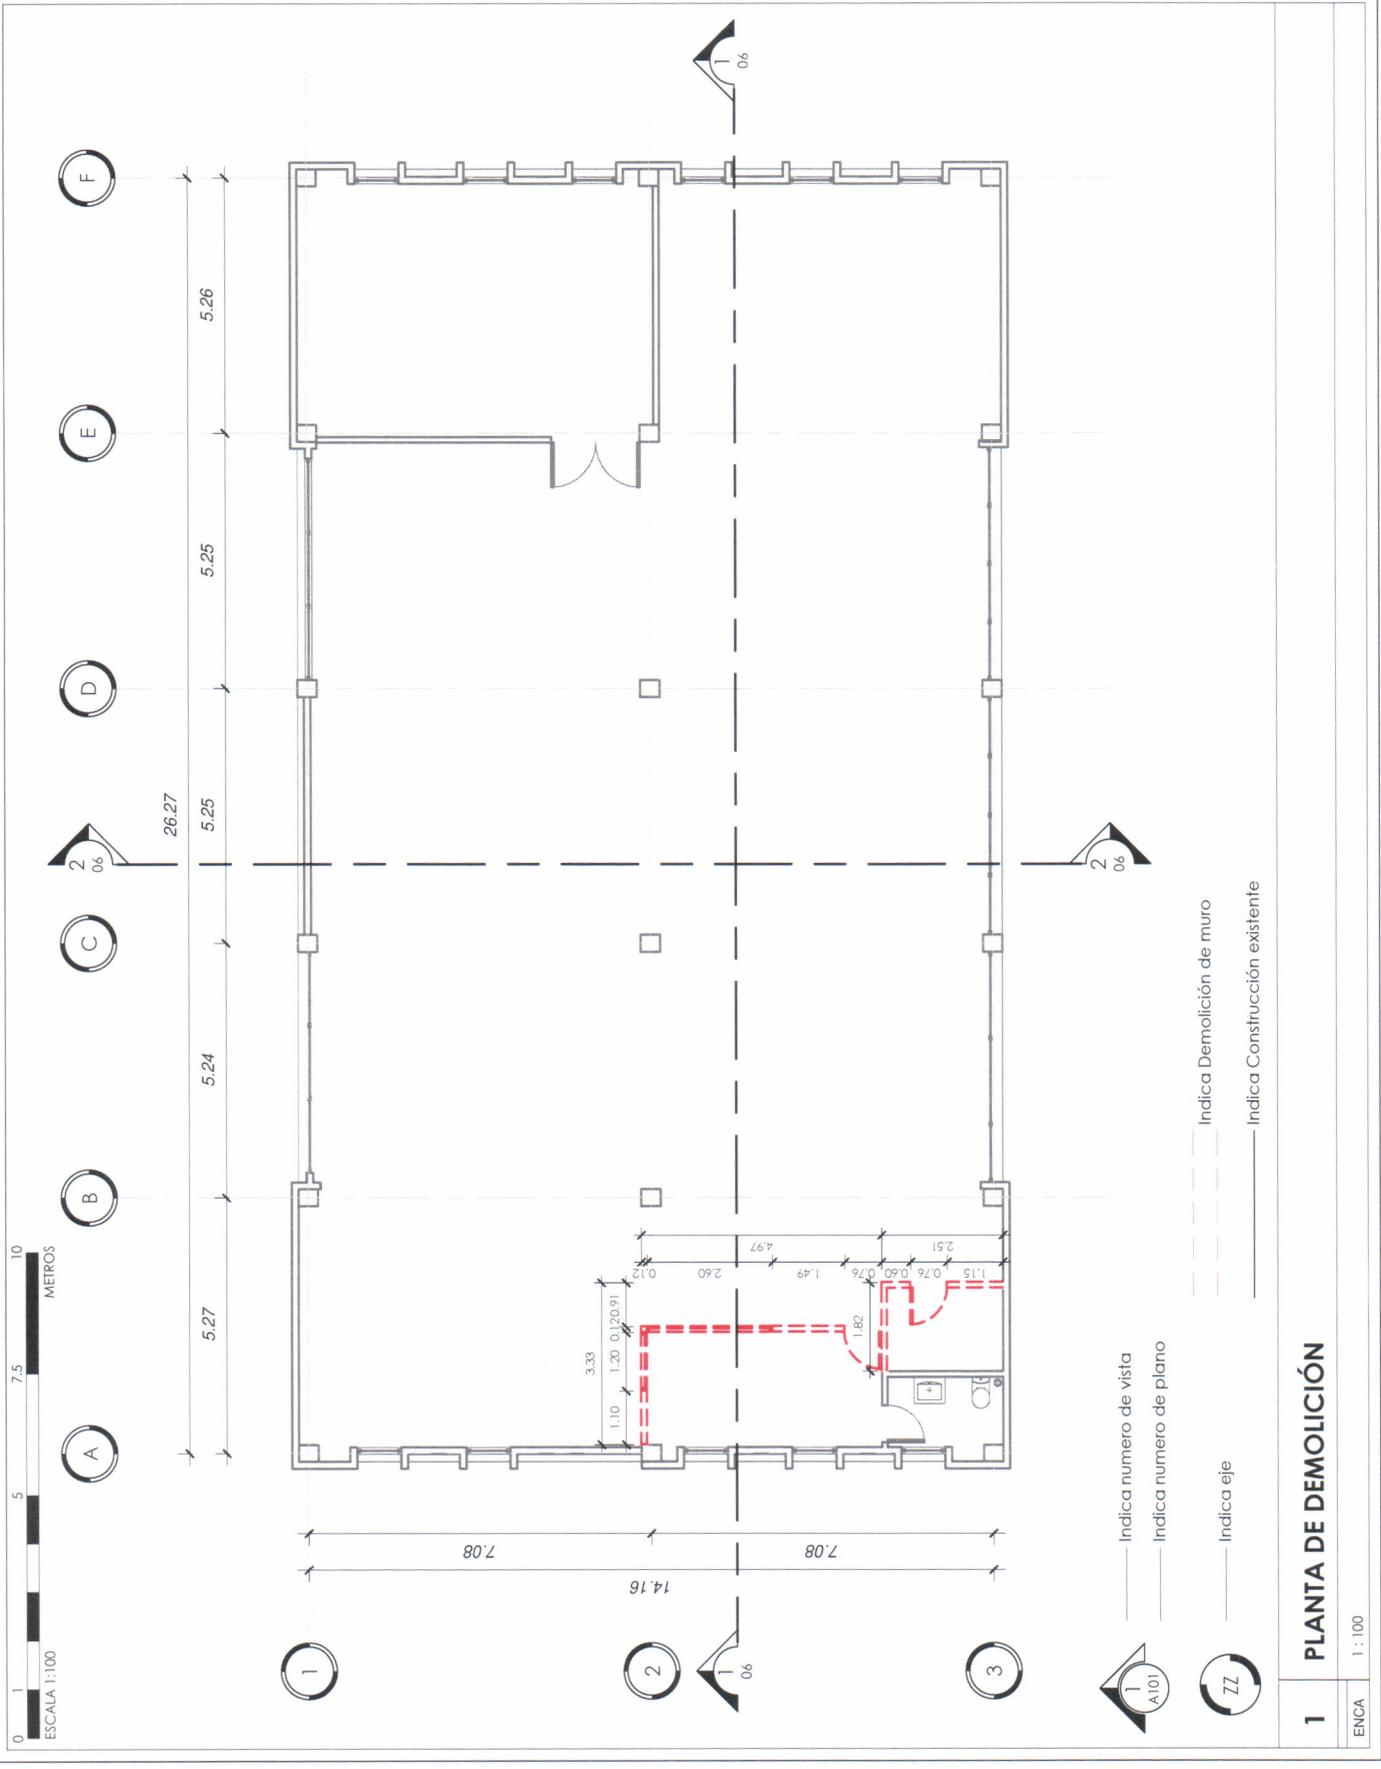

1 PLANTA DE DEMOLICIÓN

ENCA 1 : 100



NORTE



Dirección:

Escuela Nacional
Central de Agricultura
-ENCA- Finca Barcena,
Villa Nueva, Guatemala

Proyecto:

REMODELACIÓN DE LA
BIBLIOTECA CENTRAL
DE LA -ENCA-

Contiene:

PLANTA AMUEBLADA

Escala: 1:100

Platificador:
Jose Emmanuelle
Chavez Olivares


Fecha: 07/23/19

Observaciones:
Estado de proyecto

TIMBRE

PLANO No.

04
19

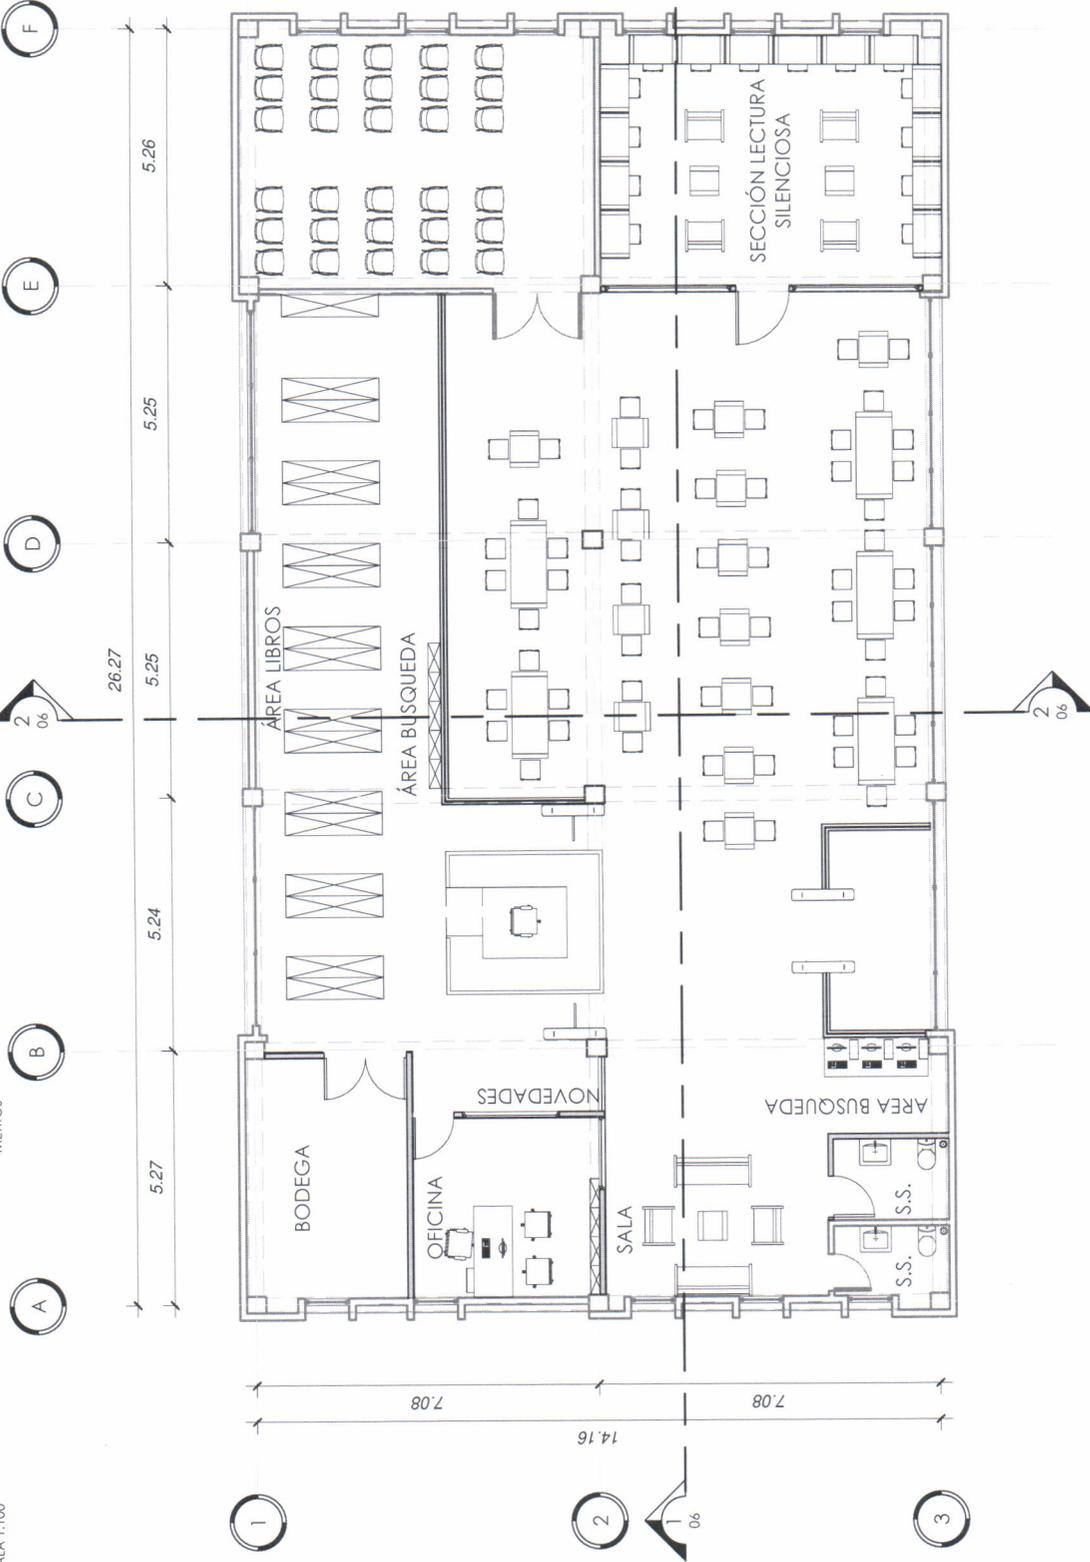

1 PLANTA AMUEBLADA

ENCA 1:100

Universidad de San Carlos de Guatemala
Ejercicio Profesional Supervisado de Arquitectura -**EPSDA**
Escuela Nacional Central de Agricultura -**ENCA**
Sección de Planificación Institucional

ANEXO 11

Diseño monumento a los Agrónomos de ayer, de hoy y de siempre, -ENCA-





Proyecto:
MONUMENTO A LOS
AGRONOMOS DE AYER
DE HOY Y DE SIEMPRE

Dirección:
Escuela Nacional
Central de Agricultura
-ENCA- Finca Barceros,
Villa Nueva, Guatemala.

Contiene:
PLANTA DE CONJUNTO

Escala: 1 : 250

Episista:
Jose Emmanuelle
Chavez Olivares

11/20/19


Diseño:
Designer
Dibujo:
Autor
Revisión:
Checker
Observaciones:
07

PAGINA No. | PLANO No.
01 | **07**



CALLE INTERNA ENCA

CALLE INTERNA ENCA

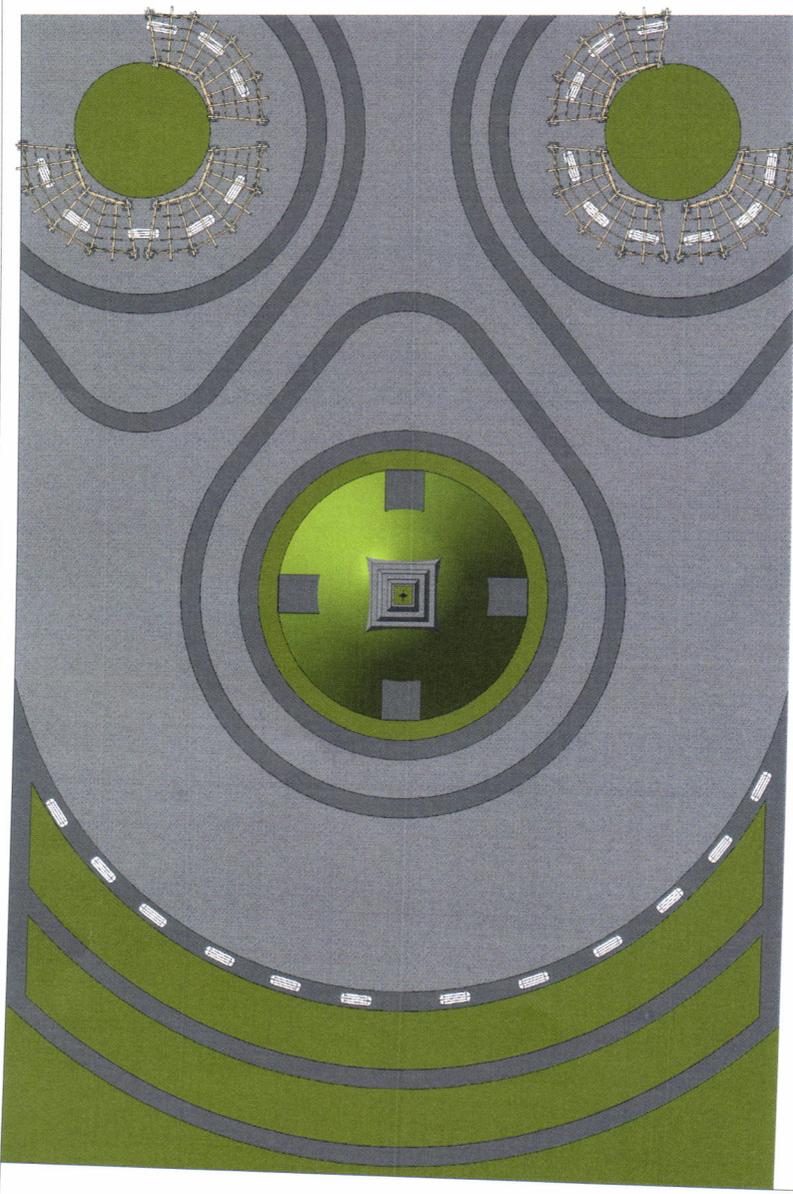

FRUTALES

FRUTALES



1 PLANTA CONJUNTO
ENCA 1 : 250



Proyecto:
MONUMENTO A LOS
REVOLUCIONARIOS
DE HOY Y DE SIEMPRE

Dirección:
Escuela Nacional
Central de Agricultura
y Mecanización
Villa Nueva, Guatemala

Contiene:
PLANTA DE
ARQUITECTURA

Escala: 1:250

Episita:
Jose Emmanuelle
Chavez Olivares

11/2019

Diseño:
Designer
Dibujo:
Author
Revisó:
Checker
Observaciones:
0'

PAGINA No. PLANO No.
02 07



1.00


9.50

1.00

60.00

CALLE INTERNA ENCA

CALLE INTERNA ENCA

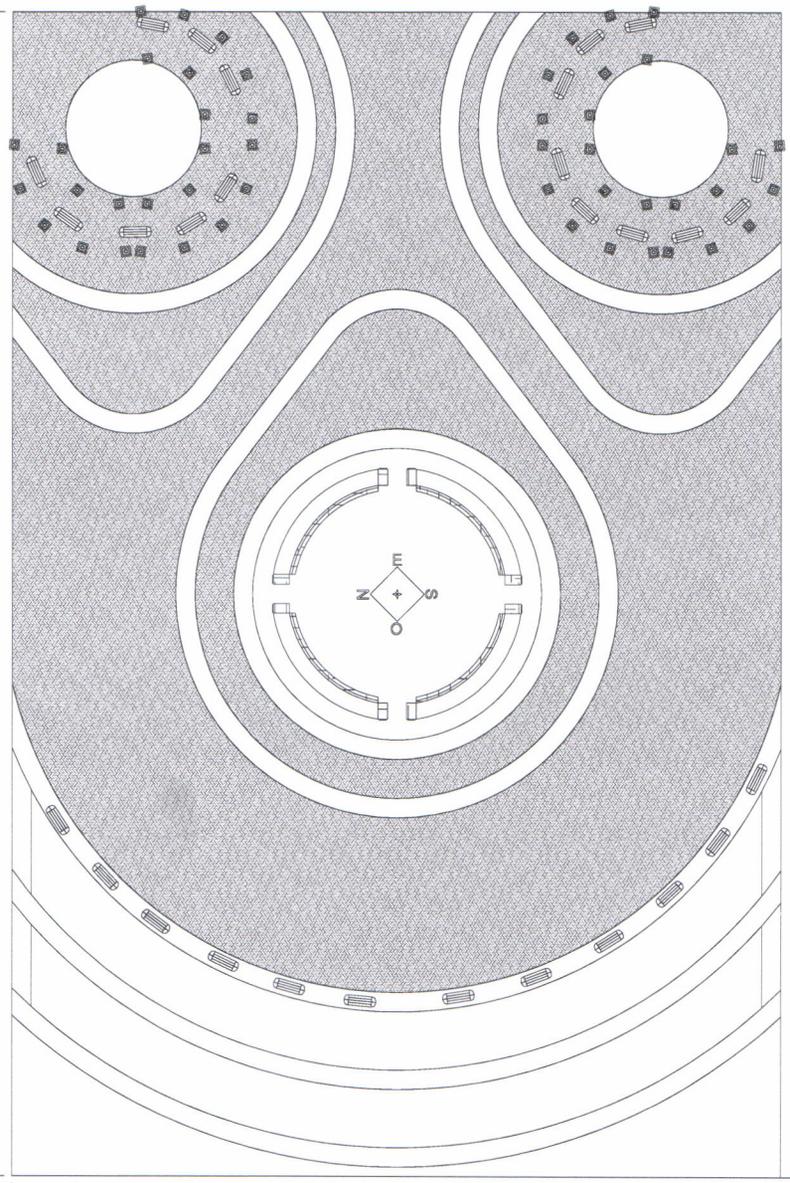

FRUTALES

FRUTALES



1 PLANTA DE ARQUITECTURA

ENCA 1:250